

市長		副市長		部長		課長		係長		係員		検算		担当者	
令和5年度 穂高プール跡地農地復旧造成工事										金抜設計書					
安曇野市 穂高プール跡地															
設 計 大 要						施 工 方 法				請 負					
穂高プール跡地農地造成工事 1. ほ場整備工 1式 2. 用水路工 1式 3. 道路工 1式 4. 仮設工 1式 5. 産業廃棄物処理工 1式						履 行 期 間				日 間					
						着 手 予 定 年 月 日				令 和 年 月 日					
						完 了 予 定 年 月 日				令 和 6 年 3 月 15 日					
						契 約 保 証 方 法				金 銭 的 保 証					

総括情報表

事務所名 変更回数 事業名 適用単価区分 単価適用地区 単価適用日 諸経費体系	11：中信（2） R05.04.01		
	当 世 代	前 世 代	
前払率（%） 消費税率（%） 工種 施工地域等区分 現場環境改善費 契約保証方法	3 5 %を超え 4 0 %以下 10% ほ場整備工事 補正なし 計上する 金銭的保証が必要な場合 4 週 8 休制		

本工事費

頁 0-0003

(工事費内訳書)

令和5年度 穂高プール跡地農地復旧工事

費目・工種・種別・細別・施工名称など		数 量	単 位	単 価	金 額	備 考
本工事費						
ほ場整備工		1	式			
土工		1	式			
	掘削 土砂 オープンカット 有り 普通土30,000m3未満又は 湿地軟弱土					
		6,400	m3			施工 第 0-001号表
	路床盛土 4.0m以上 10,000m3未満 無し					
		15	m3			施工 第 0-002号表
	積込(ルーズ) 土砂 土量50,000m3未満					
		9,000	m3			施工 第 0-003号表
	土砂等運搬 標準 バックホウ山積1.4m3(平積1.0m3) 土砂(岩 塊・玉石混り土含む) 無し 3.0km以下					
		9,000	m3			施工 第 0-004号表
作業土工		1	式			
	掘削 土砂 オープンカット 無し 無し 5,000m3未満					
		3,200	m3			施工 第 0-005号表

本工事費

頁 0-0004

(工事費内訳書)

令和5年度 穂高プール跡地農地復旧工事

費目・工種・種別・細別・施工名称など		数 量	単 位	単 価	金 額	備 考
	埋戻し 最大埋戻幅4m以上					施工 第 0-006号表
		520	m3			
整地工						
		1	式			
	ほ場整備工(基盤造成・畦畔築立)(標準区画 0.3ha以上) 基盤切盛+畦畔築立+基盤整地 A=0.34ha					施工 第 0-007号表
		1.37	ha			
客土工						
		1	式			
	客土購入土					
		3,900	m3			
	積込(ルース) 土砂 土量50,000m3未満					施工 第 0-010号表
		3,900	m3			
	土砂等運搬 標準 バックホウ山積1.4m3(平積1.0m3) 土砂(岩塊・ 玉石混り土含む) 無し 10.0km以下					施工 第 0-011号表
		3,900	m3			
	整地 敷均し(ルース) 標準以外(10,000m3以上) 無し					施工 第 0-012号表
		10,800	m3			
整形仕上げ工						
		1	式			

本工事費

頁 0-0005

(工事費内訳書)

令和5年度 穂高プール跡地農地復旧工事

費目・工種・種別・細別・施工名称など		数 量	単 位	単 価	金 額	備 考
	機械による切土整形 切土法面整形 ㄱ質土、砂及び砂質土、粘性土					
		92	m2			施工 第 0-013号表
	機械による築立(土羽)整形 盛土法面整形 ㄱ質土、砂及び砂質土、粘性土					
		39	m2			施工 第 0-015号表
付帯工						
		1	式			
	進入路工 2.5m以上4.0m未満					
		9	箇所			施工 第 0-016号表
	暗渠排水管敷設 波状管及び網状管 50～150mm 据付					
		14	m			施工 第 0-019号表
	巻立コンクリート					
		5	箇所			施工 第 0-020号表
	受台 (BF300用)					
		1	箇所			施工 第 0-023号表
	受台 (BF500用)					
		4	箇所			施工 第 0-024号表
	田排水工設置 田排水柵(1型)					
		5	箇所			施工 第 0-025号表

本工事費

頁 0-0006

(工事費内訳書)

令和5年度 穂高プール跡地農地復旧工事

費目・工種・種別・細別・施工名称など	数 量	単 位	単 価	金 額	備 考
田排水接続工					
	1	式			施工 第 0-027号表
暗渠排水管 据付 直管 50~150mm					
	13	m			施工 第 0-031号表
構造物撤去工					
	1	式			
構造物とりこわし[標準単価] 鉄筋構造物 機械施工 無し 無し 必要					
	9	m3			施工 第 0-032号表
構造物とりこわし[標準単価] 無筋構造物 機械施工 無し 無し 必要					
	40	m3			施工 第 0-033号表
舗装版切断 アスファルト舗装版 15cm以下					
	74	m			施工 第 0-034号表
舗装版破碎 アスファルト舗装版 無し 必要 15cm以下					
	233	m2			施工 第 0-035号表
ネットフェンス撤去工(本体) A-II型 1.2m A					
	24	m			施工 第 0-036号表
産業廃棄物処理工					
	1	式			

本工事費

頁 0-0007

(工事費内訳書)

令和5年度 穂高プール跡地農地復旧工事

費目・工種・種別・細別・施工名称など	数 量	単 位	単 価	金 額	備 考
ダンプトラック(10t積級)運搬(Co殻) 鉄筋コンクリート DID区間無 3.0km以下					
	9	m3			施工 第 0-037号表
処分費(t)					
	23	t			施工 第 0-039号表
ダンプトラック(10t積級)運搬(Co殻) 無筋コンクリート DID区間無 3.0km以下					
	40	m3			施工 第 0-040号表
処分費(t)					
	94	t			施工 第 0-041号表
アスファルト塊運搬 無し 3.0km以下					
	12	m3			施工 第 0-042号表
処分費(t)					
	27	t			施工 第 0-043号表
用水路工					
	1	式			
土工					
	1	式			
バックホウ掘削積込(小規模土工) クローラ型山積0.28m3(平積0.2m3) 地山					
	14	m3			施工 第 0-044号表

本工事費

頁 0-0008

(工事費内訳書)

令和5年度 穂高プール跡地農地復旧工事

費目・工種・種別・細別・施工名称など		数 量	単 位	単 価	金 額	備 考
	路体(築堤)盛土・埋戻 2.5m以上4.0m未満					
		210	m3			施工 第 0-046号表
作業土工						
		1	式			
	床掘り 土砂 標準 無し 無し					
		81	m3			施工 第 0-047号表
	埋戻し 上記以外(小規模)					
		40	m3			施工 第 0-048号表
	基面整正					
		160	m2			施工 第 0-049号表
整形仕上げ工						
		1	式			
	機械による切土整形 切土法面整形 ㄀質土、砂及び砂質土、粘性土					
		45	m2			施工 第 0-013号表
	機械による築立(土羽)整形 盛土法面整形 ㄀質土、砂及び砂質土、粘性土					
		150	m2			施工 第 0-015号表
排水構造物工						
		1	式			

本工事費

頁 0-0009

(工事費内訳書)

令和5年度 穂高プール跡地農地復旧工事

費目・工種・種別・細別・施工名称など	数 量	単 位	単 価	金 額	備 考
排水構造物工 ベンチリュム_300型 据付け L=2000 1000kg/個以下					
	94	m			施工 第 0-050号表
排水構造物工 ベンチリュム_ 据付け L=2000 1000kg/個以下					
	122	m			施工 第 0-051号表
BF補強工					
	2	箇所			施工 第 0-052号表
掛口工布設 掛口(普通) 500型 L=0.5m 基礎砕石有					
	4	箇所			施工 第 0-053号表
掛口工布設 掛口(普通) 300型 L=0.5m 基礎砕石有					
	1	箇所			施工 第 0-055号表
自由勾配側溝[標準単価] 300 x 300 無し L=2000mm 1000kg/個以下 無し 生コンクリート(18-8-25(20)-BB (W/C=60%以下)) 0.29m3/10m 有り 再生クラッシャーラン(40mm以下) 0.67m3/10m					
	16	m			施工 第 0-056号表
自由勾配側溝[標準単価] 300 x 400 無し L=2000mm 1000kg/個以下 無し 生コンクリート(18-8-25(20)-BB (W/C=60%以下)) 0.29m3/10m 有り 再生クラッシャーラン(40mm以下) 0.67m3/10m					
	26	m			施工 第 0-057号表
自由勾配側溝[標準単価] 300 x 500 無し L=2000mm 1000kg/個以下 無し 生コンクリート(18-8-25(20)-BB (W/C=60%以下)) 0.29m3/10m 有り 再生クラッシャーラン(40mm以下) 0.67m3/10m					
	24	m			施工 第 0-058号表
生コンクリート 18-8-25(20)-BB (W/C=60%以下)					
	1	m3			T1059

本工事費

頁 0-0010

(工事費内訳書)

令和5年度 穂高プール跡地農地復旧工事

費目・工種・種別・細別・施工名称など		数 量	単 位	単 価	金 額	備 考
付帯工						
		1	式			
水槽工1型						
		1	基			施工 第 0-059号表
水槽工2型						
		1	基			施工 第 0-062号表
水槽工3型						
		2	基			施工 第 0-063号表
水槽工4型						
		2	基			施工 第 0-064号表
水槽工5型						
		1	基			施工 第 0-065号表
道路工						
		1	式			
土工						
		1	式			
掘削 土砂 オープンカット 有り 普通土30,000m3未満又は 湿地軟弱土						
		580	m3			施工 第 0-001号表

本工事費

頁 0-0011

(工事費内訳書)

令和5年度 穂高プール跡地農地復旧工事

費目・工種・種別・細別・施工名称など		数 量	単 位	単 価	金 額	備 考
	路体(築堤)盛土 2.5m以上4.0m未満					
		340	m3			施工 第 0-017号表
整形仕上げ工						
		1	式			
	機械による切土整形 切土法面整形 は質土、砂及び砂質土、粘性土					
		300	m2			施工 第 0-013号表
	機械による築立(土羽)整形 盛土法面整形 は質土、砂及び砂質土、粘性土					
		350	m2			施工 第 0-015号表
舗装工						
		1	式			
	砂利舗装 厚10cm					
		1,200	m2			施工 第 0-066号表
仮設工						
		1	式			
	仮設水廻しパイプ 布設・撤去(参考)_ ポリエチレン厚肉管 φ500mm 供用日数6ヶ月以上(45%)					
		156	m			施工 第 0-067号表
	土のう積工 小口並べ 仕拵・積立・撤去					
		0.24	m2			施工 第 0-068号表

本工事費

頁 0-0012

(工事費内訳書)

令和5年度 穂高プール跡地農地復旧工事

費目・工種・種別・細別・施工名称など	数 量	単 位	単 価	金 額	備 考
産業廃棄物処理工					
	1	式			
産業廃棄物処理工					
	1	式			
粒径処理 80を超え100以下					
	7,839	m3			施工 第 0-069号表
ふるい分け整地 敷均し(ルーズ) 標準(10,000m3未満) 無し					
	7,839	m3			施工 第 0-070号表
鋼矢板、H形鋼、覆工板、敷鉄板等の運搬 関東・中部・近畿 9.5km 12m以内 割増無し(0.0) 無					
	0.5	m3			施工 第 0-071号表
金属くず処分 G・フレンドリー					
	4	t			
バックホ積込(Co殻) 山積0.8m3(平積0.6m3)					
	545	m3			施工 第 0-072号表
殻運搬 コンクリート(無筋)構造物とりこわし 無し 3.3km以下 良好					
	545	m3			施工 第 0-074号表
処分費 Co無筋廃材… 参考 共和リテック(株)安曇野市穂高牧622-8 R5.3 中信(2) 中間処理場					
	1,254	t			

本工事費

頁 0-0013

(工事費内訳書)

令和5年度 穂高プール跡地農地復旧工事

費目・工種・種別・細別・施工名称など	数 量	単 位	単 価	金 額	備 考
直接工事費					
	1	式			
現場環境改善費（率分）					
	1	式			
共通仮設費率計算額					
	1	式			
共通仮設費計					
	1	式			
純工事費					
	1	式			
現場管理費					
	1	式			
工事原価					
	1	式			
一般管理費等					
	1	式			
工事価格計					
	1	式			

本工事費

(工事費内訳書)
令和5年度 穂高プール跡地農地復旧工事

費目・工種・種別・細別・施工名称など	数 量	単 位	単 価	金 額	備 考
消費税等相当額					
	1	式			
工事費計					
	1	式			

施 工 内 訳 表

頁 0-0015

掘削

土砂 オープンカット 有り 普通土30,000m3未満又は湿地軟弱土

施工 第 0-001号表

1

m3

当り

機械構成比：

労務構成比：

材料構成比：

市場単価構成比：

標準単価：

代 表 機 労 材 規 格	構成比	単 価	代 表 機 労 材 規 格 (東京地区)	単価 (東京地区)	備 考
ブルドーザ [湿地・排出ガス対策型 (第3次基準値)] 20t級			ブルドーザ [湿地・排出ガス対策型 (第3次基準値)] 20t級		
運転手 (特殊)			運転手 (特殊)		
軽油 小型ローラー パトロール給油			軽油 パトロール給油 小型ローラー		TSX24
積算単価					

施 工 内 訳 表

頁 0-0016

路床盛土
4.0m以上 10,000m3未満 無し
機械構成比：

労務構成比：

材料構成比：

市場単価構成比：

施工 第 0-002号表

1

m3

当り

標準単価：

代 表 機 労 材 規 格	構成比	単 価	代 表 機 労 材 規 格 (東京地区)	単価 (東京地区)	備 考
ブルドーザ賃料(長期割引) 湿地 7t級 排対1次・2次			ブルドーザ賃料(長期割引) 湿地 7t級 排対1次・2次		
振動ローラ(土工用)賃料(長期割引) フラットシングルドラム型 11～12t(～排2014・低騒含)			振動ローラ(土工用)賃料(長期割引) フラットシングルドラム型 11～12t 排対～2014		
運転手(特殊)			運転手(特殊)		
普通作業員			普通作業員		
軽油 小型ローラー ハートロール給油			軽油 ハートロール給油 小型ローラー		TSX24
積算単価					

施 工 内 訳 表

頁 0-0017

積込(ルーズ)
土砂 土量50,000m3未満
機械構成比：

労務構成比：

材料構成比：

市場単価構成比：

施工 第 0-003号表
1

m3 当り

標準単価：

代 表 機 労 材 規 格	構成比	単 価	代 表 機 労 材 規 格(東京地区)	単価(東京地区)	備 考
バックホウ(クローラ型) [標準型・排対型(2次基準)] 標準バケット容量(山積0.8/平積0.6m3)			バックホウ(クローラ型) [標準型・排対型(2次基準)] 標準バケット容量(山積0.8/平積0.6m3)		
運転手(特殊)			運転手(特殊)		
軽油 小型ローリー パトロール給油			軽油 パトロール給油 小型ローリー		TSX24
積算単価					

施 工 内 訳 表

頁 0-0018

土砂等運搬

標準 バックホウ山積1.4m3(平積1.0m3) 土砂(岩塊・玉石混り土含む) 無し 3.0km

施工 第 0-004号表

1

m3 当り

機械構成比：

労務構成比：

材料構成比：

市場単価構成比：

標準単価：

代 表 機 労 材 規 格	構成比	単 価	代 表 機 労 材 規 格(東京地区)	単価(東京地区)	備 考
ダンプトラック[オンロード・ディーゼル] 10t積級			ダンプトラック[オンロード・ディーゼル] 10t積級		
運転手(一般)			運転手(一般)		
軽油 小型ローリー パトロール給油			軽油 パトロール給油 小型ローリー		TSX24
積算単価					

施 工 内 訳 表

頁 0-0019

掘削

土砂 オープンカット 無し 無し 5,000m3未満

施工 第 0-005号表

1

m3 当り

機械構成比：

労務構成比：

材料構成比：

市場単価構成比：

標準単価：

代 表 機 労 材 規 格	構成比	単 価	代 表 機 労 材 規 格 (東京地区)	単価 (東京地区)	備 考
バックホウ(クローラ型) [標準型・超低騒音型・排対型(3次)] 標準バケット容量(山積0.8/平積0.6m3)			バックホウ(クローラ型) [標準型・超低騒音型・排対型(3次)] 標準バケット容量(山積0.8/平積0.6m3)		
運転手(特殊)			運転手(特殊)		
軽油 小型ローラー パトロール給油			軽油 パトロール給油 小型ローラー		TSX24
積算単価					

施 工 内 訳 表

頁 0-0020

埋戻し
最大埋戻幅4m以上
機械構成比：

労務構成比：

材料構成比：

市場単価構成比：

施工 第 0-006号表
1

m3 当り

標準単価：

代 表 機 労 材 規 格	構成比	単 価	代 表 機 労 材 規 格 (東京地区)	単価 (東京地区)	備 考
バックホウ(クローラ型) [標準型・排対型(2次基準)] 標準バケット容量(山積0.8/平積0.6m3)			バックホウ(クローラ型) [標準型・排対型(2次基準)] 標準バケット容量(山積0.8/平積0.6m3)		
振動ローザ賃料(長期割引) ハントガイト式 0.8～1.1t			振動ローザ賃料(長期割引) ハントガイト式 0.8～1.1t		
タンパ及びランマ賃料(長期割引) 質量 60～80kg			タンパ及びランマ賃料(長期割引) 質量 60～80kg		
普通作業員			普通作業員		
特殊作業員			特殊作業員		
運転手(特殊)			運転手(特殊)		

施 工 内 訳 表

頁 0-0021

埋戻し
最大埋戻幅4m以上
機械構成比：

労務構成比：

材料構成比：

市場単価構成比：

施工 第 0-006号表
1

標準単価：

m3 当り

代 表 機 労 材 規 格	構成比	単 価	代 表 機 労 材 規 格(東京地区)	単価(東京地区)	備 考
軽油 小型ローリー パトロール給油			軽油 パトロール給油 小型ローリー		TSX24
ガソリン レギュラー スタント			ガソリン レギュラーガソリン スタント		TSX32
積算単価					

ほ場整備工(基盤造成・畦畔築立) (標準区画0.3ha以
基盤切盛+畦畔築立+基盤整地

A=0.34ha

施 工 内 訳 表

施工 第 0-007号表

1

ha

当り

頁 0-0022

施 工 名 称 な ど	数 量	単 位	単 価	金 額	備 考
ブルドーザ運転(機-28)賃料 湿地 20t級		日			施工 第 0-008号表
土木一般世話役		人			
普通作業員		人			
バックホウ(クローラ型)運転(機-28)賃料 標準 山0.45m3 平0.35m3		日			施工 第 0-009号表
諸雑費		%			
*** 単位当り ***	1	ha			

ブルドーザ 運転(機-28)賃料
湿地 20t級

施 工 内 訳 表

頁 0-0023
施工 第 0-008号表
1 日 当り

施 工 名 称 な ど	数 量	単 位	単 価	金 額	備 考
運転手(特殊)		人			
軽油 小型ローリー パトロール給油		L			TSX24
ブルドーザ 賃料(長期割引) 湿地 20t級 (～排2014含)		日			
諸雑費		式			
*** 単位当り ***	1	日			

バックホウ(クローラ型)運転(機-28)賃料
標準 山0.45m3 平0.35m3

施 工 内 訳 表

施工 第 0-009号表
1 日 当り
頁 0-0024

施 工 名 称 な ど	数 量	単 位	単 価	金 額	備 考
運転手(特殊)		人			
軽油 小型ローリー パトロール給油		L			TSX24
バックホウ賃料(長期割引) クローラ 山0.45m3 平0.35m3 排対1・2・3次		日			
諸雑費		式			
*** 単位当り ***	1	日			

施 工 内 訳 表

頁 0-0025

積込(ルース)
土砂 土量50,000m3未満
機械構成比：

労務構成比：

材料構成比：

市場単価構成比：

施工 第 0-010号表
1
標準単価：

m3 当り

代 表 機 労 材 規 格	構成比	単 価	代 表 機 労 材 規 格(東京地区)	単価(東京地区)	備 考
バックホウ(クローラ型)〔標準型・排対型(2次基準)〕 標準バケツ容量(山積0.8/平積0.6m3)			バックホウ(クローラ型)〔標準型・排対型(2次基準)〕 標準バケツ容量(山積0.8/平積0.6m3)		
運転手(特殊)			運転手(特殊)		
軽油 小型ローラー パトロール給油			軽油 パトロール給油 小型ローラー		TSX24
積算単価					

施 工 内 訳 表

頁 0-0026

土砂等運搬

施工 第 0-011号表

標準 バックホウ山積1.4m3(平積1.0m3) 土砂(岩塊・玉石混り土含む) 無し 10.0k

1

m3 当り

機械構成比：

労務構成比：

材料構成比：

市場単価構成比：

標準単価：

代 表 機 労 材 規 格	構成比	単 価	代 表 機 労 材 規 格(東京地区)	単価(東京地区)	備 考
ダンプトラック[オンロード・ディーゼル] 10t積級			ダンプトラック[オンロード・ディーゼル] 10t積級		
運転手(一般)			運転手(一般)		
軽油 小型ローリー パトロール給油			軽油 パトロール給油 小型ローリー		TSX24
積算単価					

施 工 内 訳 表

頁 0-0027

整地

敷均し(ルズ) 標準以外(10,000m3以上) 無し

機械構成比：

労務構成比：

材料構成比：

市場単価構成比：

施工 第 0-012号表

1

m3

当り

標準単価：

代 表 機 労 材 規 格	構成比	単 価	代 表 機 労 材 規 格(東京地区)	単価(東京地区)	備 考
バックホ賃料(長期割引) クローラ 山0.8m3 平0.6m3 排対1・2・3次・2011			バックホ賃料(長期割引) クローラ 山0.8m3 平0.6m3 排対1・2・3次・2011		
運転手(特殊)			運転手(特殊)		
軽油 小型ローリー パトロール給油			軽油 パトロール給油 小型ローリー		TSX24
積算単価					

機械による切土整形
切土法面整形

施 工 内 訳 表

砂質土、砂及び砂質土、粘性土

施工 第 0-013号表

100

m2

当り

頁 0-0028

施 工 名 称 な ど	数 量	単 位	単 価	金 額	備 考
土木一般世話役		人			
普通作業員		人			
バックホウ(クローラ型)運転(機-1) 標準 排対2次 山0.8m3 平0.6m3 岩石割増:無		時間			施工 第 0-014号表
諸雑費		式			
*** 合 計 ***	100	m2			
*** 単位当り ***	1	m2			

バックホウ(クローラ型)運転(機-1)
標準 排対2次 山0.8m3 平0.6m3

施 工 内 訳 表

施工 第 0-014号表

岩石割増:無

1 時間 当り

施 工 名 称 な ど	数 量	単 位	単 価	金 額	備 考
運転手(特殊)		人			
軽油 小型ローリー バトル給油		L			TSX24
バックホウ(クローラ型) [標準型・排対型(2次基準)] 標準バケット容量(山積0.8/平積0.6m3)		時間			
諸雑費		式			
*** 単位当り ***	1	時間			

機械による築立(土羽)整形
盛土法面整形

施 工 内 訳 表

け質土、砂及び砂質土、粘性土

頁 0-0030
施工 第 0-015号表
100 m2 当り

施 工 名 称 な ど	数 量	単 位	単 価	金 額	備 考
土木一般世話役		人			
普通作業員		人			
バックホウ(クローラ型)運転(機-1) 標準 排対2次 山0.8m3 平0.6m3 岩石割増:無		時間			施工 第 0-014号表
諸雑費		式			
*** 合 計 ***	100	m2			
*** 単位当り ***	1	m2			

進入路工
2.5m以上4.0m未満

施 工 内 訳 表

施工 第 0-016号表
1
箇所 当り
頁 0-0031

施 工 名 称 な ど	数 量	単 位	単 価	金 額	備 考
客土		m3			
路体(築堤)盛土 2.5m以上4.0m未満		m3			施工 第 0-017号表
法面整形 盛土部 有り 無し		m2			施工 第 0-018号表
*** 単位当り ***	1	箇所			

施 工 内 訳 表

頁 0-0032

路体(築堤)盛土
2.5m以上4.0m未満

施工 第 0-017号表

1 m3 当り

機械構成比：

労務構成比：

材料構成比：

市場単価構成比：

標準単価：

代 表 機 労 材 規 格	構成比	単 価	代 表 機 労 材 規 格(東京地区)	単価(東京地区)	備 考
バックホ賃料(長期割引) 後方超小旋回・クロー 山0.28(～排2014・超低含)			バックホ賃料(長期割引) 後方超小旋回・クロー 山0.28 排対～2014		
振動ロー賃料(長期割引) 搭乗式コンバインド型 3～4t 排対1次・2次			振動ロー賃料(長期割引) 搭乗式コンバインド型 3～4t 排対1次・2次		
運転手(特殊)			運転手(特殊)		
普通作業員			普通作業員		
軽油 小型ローリー ハートロール給油			軽油 ハートロール給油 小型ローリー		TSX24
積算単価					

施 工 内 訳 表

頁 0-0033

法面整形
盛土部 有り 無し
機械構成比：

労務構成比：

材料構成比：

市場単価構成比：

施工 第 0-018号表

1

m2

当り

標準単価：

代 表 機 労 材 規 格	構成比	単 価	代 表 機 労 材 規 格 (東京地区)	単価 (東京地区)	備 考
バックホウ賃料(長期割引) クローラ 山0.8m3 平0.6m3 排対1・2・3次・2011			バックホウ賃料(長期割引) クローラ 山0.8m3 平0.6m3 排対1・2・3次・2011		
普通作業員			普通作業員		
運転手(特殊)			運転手(特殊)		
土木一般世話役			土木一般世話役		
軽油 小型ローリー ハートル給油			軽油 ハートル給油 小型ローリー		TSX24
積算単価					

暗渠排水管敷設
波状管及び網状管 50～150mm

施 工 内 訳 表

施工 第 0-019号表
100 m 当り
頁 0-0034

施 工 名 称 な ど	数 量	単 位	単 価	金 額	備 考
土木一般世話役		人			
普通作業員		人			
耐溝状腐食電縫鋼管 SGP-MN 白ねじ付 150A定尺5.5m		本			
諸雑費		式			
*** 合 計 ***	100	m			
*** 単位当り ***	1	m			

施 工 内 訳 表

施 工 名 称 な ど	数 量	単 位	単 価	金 額	備 考
コンクリート 小型構造物 人力打設 一般養生 無し		m3			施工 第 0-021号表
型枠 一般型枠 小型構造物		m2			施工 第 0-022号表
*** 合 計 ***	100	箇所			
*** 単位当り ***	1	箇所			

施 工 内 訳 表

頁 0-0036

コンクリート
小型構造物 人力打設 一般養生 無し
機械構成比：

労務構成比：

材料構成比：

市場単価構成比：

施工 第 0-021号表

1

m3

当り

標準単価：

代 表 機 労 材 規 格	構成比	単 価	代 表 機 労 材 規 格(東京地区)	単価(東京地区)	備 考
普通作業員			普通作業員		
土木一般世話役			土木一般世話役		
特殊作業員			特殊作業員		
生コンクリート 18-8-25(20)-BB (W/C=60%以下)			レディーミストコンクリート(高炉) 24-12-25WC55		T1059
積算単価					

施 工 内 訳 表

頁 0-0037

型枠
一般型枠 小型構造物
機械構成比：

労務構成比：

材料構成比：

市場単価構成比：

施工 第 0-022号表
1

標準単価：

m2 当り

代 表 機 労 材 規 格	構成比	単 価	代 表 機 労 材 規 格(東京地区)	単価(東京地区)	備 考
型わく工			型枠工		
普通作業員			普通作業員		
土木一般世話役			土木一般世話役		
積算単価					

施 工 内 訳 表

施 工 名 称 な ど	数 量	単 位	単 価	金 額	備 考
コンクリート 小型構造物 人力打設 一般養生 無し		m3			施工 第 0-021号表
型枠 一般型枠 小型構造物		m2			施工 第 0-022号表
*** 合 計 ***	100	箇所			
*** 単位当り ***	1	箇所			

受台（BF500用）

施 工 内 訳 表

頁 0-0039

施工 第 0-024号表

100箇所 当り

施 工 名 称 な ど	数 量	単 位	単 価	金 額	備 考
コンクリート 小型構造物 人力打設 一般養生 無し		m3			施工 第 0-021号表
型枠 一般型枠 小型構造物		m2			施工 第 0-022号表
*** 合 計 ***	100	箇所			
*** 単位当り ***	1	箇所			

田排水工設置
田排水柵(1型)

施 工 内 訳 表

施工 第 0-025号表
100
箇所 当り
頁 0-0040

施 工 名 称 な ど	数 量	単 位	単 価	金 額	備 考
田排水柵 1型		個			K6700
蓋設置（170kg以上／枚） _ 50kg以上80kg以下		基			施工 第 0-026号表
*** 合 計 ***	100	箇所			
*** 単位当り ***	1	箇所			

蓋設置（170kg以上／枚） _
50kg以上80kg以下

施 工 内 訳 表

施工 第 0-026号表
10
基 当り
頁 0-0041

施 工 名 称 な ど	数 量	単 位	単 価	金 額	備 考
土木一般世話役		人			
特殊作業員		人			
普通作業員		人			
*** 合 計 ***	10	基			
*** 単位当り ***	1	基			

施 工 内 訳 表

施 工 名 称 な ど	数 量	単 位	単 価	金 額	備 考
田排水柵 (BF300)		箇所			施工 第 0-028号表
田排水柵 (BF500)		箇所			施工 第 0-030号表
*** 単位当り ***	1	式			

施 工 内 訳 表

施 工 名 称 な ど	数 量	単 位	単 価	金 額	備 考
コンクリート 小型構造物 人力打設 一般養生 無し		m3			施工 第 0-021号表
型枠 一般型枠 小型構造物		m2			施工 第 0-022号表
コンクリート削孔(電動ハンマドリル) 30mm以上200mm未満		孔			施工 第 0-029号表
*** 単位当り ***	1	箇所			

施 工 内 訳 表

頁 0-0044

コンクリート削孔(電動ハンマドリル)
30mm以上200mm未満

施工 第 0-029号表

1

孔 当り

機械構成比：

労務構成比：

材料構成比：

市場単価構成比：

標準単価：

代 表 機 労 材 規 格	構成比	単 価	代 表 機 労 材 規 格(東京地区)	単価(東京地区)	備 考
発動発電機賃料(長期割引) ガソリンエンジン駆動 2kVA			発動発電機賃料(長期割引) ガソリンエンジン駆動 2kVA		
その他[電動ハンマドリル] 穴あけ能力 φ38～40mm			その他[電動ハンマドリル] 穴あけ能力 φ38～40mm		
特殊作業員			特殊作業員		
普通作業員			普通作業員		
土木一般世話役			土木一般世話役		
ガソリン レギュラー スタント			ガソリン レギュラーガソリン スタント		TSX32

施 工 内 訳 表

頁 0-0045

コンクリート削孔(電動ハンマドリル)
30mm以上200mm未満

施工 第 0-029号表

1

孔 当り

機械構成比：

労務構成比：

材料構成比：

市場単価構成比：

標準単価：

代 表 機 労 材 規 格	構成比	単 価	代 表 機 労 材 規 格(東京地区)	単価(東京地区)	備 考
積算単価					

施 工 内 訳 表

施 工 名 称 な ど	数 量	単 位	単 価	金 額	備 考
コンクリート 小型構造物 人力打設 一般養生 無し		m3			施工 第 0-021号表
型枠 一般型枠 小型構造物		m2			施工 第 0-022号表
コンクリート削孔(電動ハンマドリル) 30mm以上200mm未満		孔			施工 第 0-029号表
*** 単位当り ***	1	箇所			

施 工 内 訳 表

頁 0-0047

暗渠排水管
据付 直管 50~150mm

施工 第 0-031号表

1

m

当り

機械構成比：

労務構成比：

材料構成比：

市場単価構成比：

標準単価：

代 表 機 労 材 規 格	構成比	単 価	代 表 機 労 材 規 格(東京地区)	単価(東京地区)	備 考
普通作業員			普通作業員		
土木一般世話役			土木一般世話役		
暗きょ排水管 高密度ポリエチレン管 シングル構造 呼径100mm			暗きょ排水管 ポリエチレン薄肉吸集水管 内径75mm 肉厚2.5mm		
積算単価					

施工内訳表

施工 第 0-032号表

1

m3

当り

[illegible]

構造物とりこわし工
無筋構造物 機械施工 制約無 昼間 8休
刊
諸雑費

施 工 内 訳 表

頁 0-0050

舗装版切断
アスファルト舗装版 15cm以下
機械構成比：

労務構成比：

材料構成比：

市場単価構成比：

施工 第 0-034号表

1

m

当り

標準単価：

代 表 機 労 材 規 格	構成比	単 価	代 表 機 労 材 規 格 (東京地区)	単価 (東京地区)	備 考
コンクリートカッタ[バキューム式・湿式] 切削深20cm級プレート径 φ 56cm			コンクリートカッタ[バキューム式・湿式] 切削深20cm級プレート径 φ 56cm		
特殊作業員			特殊作業員		
土木一般世話役			土木一般世話役		
普通作業員			普通作業員		
プレート (コンクリートカッタ) 径22インチ (56cm)			コンクリートカッタプレート 22インチ (56cm)		TSD06
ガソリン レギュラー スタント			ガソリン レギュラーガソリン スタント		TSX32

施 工 内 訳 表

頁 0-0051

舗装版切断
アスファルト舗装版 15cm以下
機械構成比：

施工 第 0-034号表

1

m

当り

労務構成比：

材料構成比：

市場単価構成比：

標準単価：

代 表 機 労 材 規 格	構成比	単 価	代 表 機 労 材 規 格 (東京地区)	単価 (東京地区)	備 考
積算単価					

施 工 内 訳 表

頁 0-0052

舗装版破碎

アスファルト舗装版 無し 必要 15cm以下

施工 第 0-035号表

1

m2 当り

機械構成比：

労務構成比：

材料構成比：

市場単価構成比：

標準単価：

代 表 機 労 材 規 格	構成比	単 価	代 表 機 労 材 規 格(東京地区)	単価(東京地区)	備 考
バックホ用アタッチメント[コンクリート圧砕装置(大割機)] 開口幅735～850mm破碎力550～980kN			バックホ用アタッチメント[コンクリート圧砕装置(大割機)] 開口幅735～850mm破碎力550～980kN		
バックホ賃料(長期割引) クローラ 山0.45m3 平0.35m3 排対1・2・3次			バックホ賃料(長期割引) クローラ 山0.45m3 平0.35m3 排対1・2・3次		
運転手(特殊)			運転手(特殊)		
普通作業員			普通作業員		
土木一般世話役			土木一般世話役		
軽油 小型ローラー ハートローラー給油			軽油 ハートローラー給油 小型ローラー		TSX24

施 工 内 訳 表

頁 0-0053

舗装版破碎

アスファルト舗装版 無し 必要 15cm以下

施工 第 0-035号表

1

m2 当り

機械構成比：

労務構成比：

材料構成比：

市場単価構成比：

標準単価：

代 表 機 労 材 規 格	構成比	単 価	代 表 機 労 材 規 格(東京地区)	単価(東京地区)	備 考
積算単価					

ネットフェンス撤去工(本体)
A-II型 1.2m A

施 工 内 訳 表

施工 第 0-036号表
20 m 当り
頁 0-0054

施 工 名 称 な ど	数 量	単 位	単 価	金 額	備 考
土木一般世話役		人			
普通作業員		人			
諸雑費		%			
*** 合 計 ***	20	m			
*** 単位当り ***	1	m			

ダンプトラック(10t積級)運搬(Co殻)
鉄筋コンクリート

施 工 内 訳 表
DID区間無 3.0km以下

施工 第 0-037号表
100 m3 当り
頁 0-0055

施 工 名 称 な ど	数 量	単 位	単 価	金 額	備 考
ダンプトラック運転(機-22) オンロード・ディーゼル 10t積級 良好 岩石割増:無		日			施工 第 0-038号表
諸雑費		式			
*** 合 計 ***	100	m3			
*** 単位当り ***	1	m3			

施 工 内 訳 表

頁 0-0056

ダンプトラック運転(機-22)

施工 第 0-038号表

オンロード・ディーゼル 10t積級 良好

岩石割増:無

1 日 当り

施 工 名 称 な ど	数 量	単 位	単 価	金 額	備 考
運転手(一般)		人			
軽油 小型ローリー パトロール給油		L			TSX24
ダンプトラック[オンロード・ディーゼル] 10t積級		供用日			
ダンプトラックタイヤ損耗費 10t 良好		供用日			
諸雑費		式			
*** 単位当り ***	1	日			

処分費(t)

施 工 内 訳 表

施工 第 0-039号表
100 t 当り
頁 0-0057

施 工 名 称 な ど	数 量	単 位	単 価	金 額	備 考
処分費 Co有筋廃材… 参考 共和リテック(株) 安曇野市穂高牧622-8 R5.3 中信(2) 中間処理場		t			
*** 合 計 ***	100	t			
*** 単位当り ***	1	t			

ダンプトラック(10t積級)運搬(Co殻)
無筋コンクリート

施 工 内 訳 表

DID区間無 3.0km以下

施工 第 0-040号表
100 m3 当り

頁 0-0058

施 工 名 称 な ど	数 量	単 位	単 価	金 額	備 考
ダンプトラック運転(機-22) オンロード・ディーゼル 10t積級 良好 岩石割増:無		日			施工 第 0-038号表
諸雑費		式			
*** 合 計 ***	100	m3			
*** 単位当り ***	1	m3			

処分費(t)

施 工 内 訳 表

施工 第 0-041号表
100 t 当り
頁 0-0059

施 工 名 称 な ど	数 量	単 位	単 価	金 額	備 考
処分費 Co無筋廃材… 参考 共和リテック(株) 安曇野市穂高牧622-8 R5.3 中信(2) 中間処理場		t			
*** 合 計 ***	100	t			
*** 単位当り ***	1	t			

施 工 内 訳 表

頁 0-0060

アスファルト塊運搬
無し 3.0km以下
機械構成比：

労務構成比：

材料構成比：

市場単価構成比：

施工 第 0-042号表
1

標準単価：

m3 当り

代 表 機 労 材 規 格	構成比	単 価	代 表 機 労 材 規 格 (東京地区)	単価 (東京地区)	備 考
ダンプトラック[オンロード・ディーゼル] 10t積級			ダンプトラック[オンロード・ディーゼル] 10t積級		
運転手(一般)			運転手(一般)		
軽油 小型ローリー パトロール給油			軽油 パトロール給油 小型ローリー		TSX24
積算単価					

処分費(t)

施 工 内 訳 表

施工 第 0-043号表
100 t 当り
頁 0-0061

施 工 名 称 な ど	数 量	単 位	単 価	金 額	備 考
処分費 As掘削廃材… 参考 共和リテック(株) 安曇野市穂高牧622-8 R5.3 中信(2) 中間処理場		t			
*** 合 計 ***	100	t			
*** 単位当り ***	1	t			

施工内訳表

施工 第 0-044号表

10

m3

当り

[illegible]

バックホウ(クローラ型)運転(機-18)
標準 排対2次 山0.28m3 平0.2m3

施 工 内 訳 表

岩石割増:無

施工 第 0-045号表
1 日 当り
頁 0-0063

施 工 名 称 な ど	数 量	単 位	単 価	金 額	備 考
運転手(特殊)		人			
軽油 小型ローラー パトロール給油		L			TSX24
バックホウ(クローラ型) [標準型・排対型(2次基準)] 標準バケット容量(山積0.28/平積0.2m3)		供用日			
諸雑費		式			
*** 単位当り ***	1	日			

施 工 内 訳 表

頁 0-0064

路体(築堤)盛土・埋戻
2.5m以上4.0m未満

施工 第 0-046号表

1

m3

当り

機械構成比：

労務構成比：

材料構成比：

市場単価構成比：

標準単価：

代 表 機 労 材 規 格	構成比	単 価	代 表 機 労 材 規 格(東京地区)	単価(東京地区)	備 考
バックホウ[クローラ・後方超小旋回]賃料 山積0.28m3			バックホウ賃料(長期割引) 後方超小旋回・クローラ 山0.28 排対～2014		KQ048
振動ローラ[搭乗式・コンバインド型]賃料 質量3～4t			振動ローラ賃料(長期割引) 搭乗式コンバインド型 3～4t 排対1次・2次		KQ870
運転手(特殊)			運転手(特殊)		
普通作業員			普通作業員		
軽油 小型ローラー ハートロール給油			軽油 ハートロール給油 小型ローラー		TSX24
積算単価					

施 工 内 訳 表

頁 0-0065

床掘り
土砂 標準 無し 無し
機械構成比：

労務構成比：

材料構成比：

市場単価構成比：

施工 第 0-047号表
1

標準単価：

m3 当り

代 表 機 労 材 規 格	構成比	単 価	代 表 機 労 材 規 格 (東京地区)	単価 (東京地区)	備 考
バックホウ[クローラ型]賃料 排ガス1次 山積0.8m3			バックホウ賃料(長期割引) クローラ 山0.8m3 平0.6m3 排対1・2・3次・2011		KQ014
運転手(特殊)			運転手(特殊)		
軽油 小型ローリー パトロール給油			軽油 パトロール給油 小型ローリー		TSX24
積算単価					

施 工 内 訳 表

頁 0-0066

埋戻し
上記以外(小規模)
機械構成比：

労務構成比：

材料構成比：

市場単価構成比：

施工 第 0-048号表

1

m3

当り

標準単価：

代 表 機 労 材 規 格	構成比	単 価	代 表 機 労 材 規 格(東京地区)	単価(東京地区)	備 考
バックホウ(クローラ型)[後方超小旋回型・排対型(2次基準)] 標準バケット容量(山積0.28/平積0.2m3)			バックホウ(クローラ型)[後方超小旋回型・排対型(2次基準)] 標準バケット容量(山積0.28/平積0.2m3)		
タンパ 及びランマ[ランマ] 質量60～80kg			タンパ 及びランマ[ランマ] 質量60～80kg		
普通作業員			普通作業員		
特殊作業員			特殊作業員		
運転手(特殊)			運転手(特殊)		
軽油 小型ローリー ハトロール給油			軽油 ハトロール給油 小型ローリー		TSX24

施 工 内 訳 表

頁 0-0067

埋戻し
上記以外(小規模)
機械構成比：

労務構成比：

材料構成比：

市場単価構成比：

施工 第 0-048号表

1

m3

当り

標準単価：

代 表 機 労 材 規 格	構成比	単 価	代 表 機 労 材 規 格(東京地区)	単価(東京地区)	備 考
ガソリン レギュラー スタンド			ガソリン レギュラーガソリン スタンド		TSX32
積算単価					

基面整正

施 工 内 訳 表

施工 第 0-049号表

頁 0-0068

機械構成比： 労務構成比： 材料構成比： 市場単価構成比： 標準単価： 1 m2 当り

代 表 機 労 材 規 格	構成比	単 価	代 表 機 労 材 規 格 (東京地区)	単価 (東京地区)	備 考
普通作業員			普通作業員		
積算単価					

排水構造物工 ヘンチフリューム_300型
据付け L=2000 1000kg/個以下

施 工 内 訳 表

施工 第 0-050号表
10 m 当り
頁 0-0069

施 工 名 称 な ど	数 量	単 位	単 価	金 額	備 考
排水構造物工 U型側溝(L2000) 1000kg以下 制約無 昼間 8休 刊		m			
ヘンチフリューム 300型 巾300 高200 長2000 重量0.146t 刊		本			T2513
フリューム用ハット 300用		枚			K9103
再生クラッシャーラン 40mm以下		m3			T7096
諸雑費		式			
*** 合 計 ***	10	m			
*** 単位当り ***	1	m			

排水構造物工 ベンチリウム
据付け L=2000 1000kg/個以下

施 工 内 訳 表

施工 第 0-051号表
10 m 当り
頁 0-0070

施 工 名 称 な ど	数 量	単 位	単 価	金 額	備 考
排水構造物工 U型側溝(L2000) 1000kg以下 制約無 昼間 8休 刊		m			
ベンチリウム 500型 巾500 高320 長2000 刊		本			T2516
リウム用ハット 500用		枚			K9107
再生クラッシャーラン 40mm以下		m3			T7096
諸雑費		式			
*** 合 計 ***	10	m			
*** 単位当り ***	1	m			

施 工 内 訳 表

施 工 名 称 な ど	数 量	単 位	単 価	金 額	備 考
型枠 一般型枠 小型構造物		m2			施工 第 0-022号表
コンクリート 小型構造物 人力打設 一般養生 無し		m3			施工 第 0-021号表
*** 合 計 ***	100	箇所			
*** 単位当り ***	1	箇所			

掛口工布設

掛口(普通) 500型 L=0.5m

基礎碎石有

施 工 内 訳 表

施工 第 0-053号表

100

箇所

当り

施 工 名 称 な ど	数 量	単 位	単 価	金 額	備 考
掛口(普通) 500型 L=0.5m		本			K6025
フリューム用ハット 500用		枚			K9107
再生クラッシャーラン 40mm以下		m3			T7096
排水構造物工(U型側溝)[標準単価] 据付け L=600 60を超え300kg/個以下		m			施工 第 0-054号表
*** 合 計 ***	100	箇所			
*** 単位当り ***	1	箇所			

排水構造物工(U型側溝)[標準単価]
据付け L=600 60を超え300kg/個以下

施 工 内 訳 表

施工 第 0-054号表
10 m 当り
頁 0-0073

施 工 名 称 な ど	数 量	単 位	単 価	金 額	備 考
排水構造物工 U型側溝(L600) 60超300kg以下 制約無 昼間 8休 刊		m			
諸雑費		式			
*** 合 計 ***	10	m			
*** 単位当り ***	1	m			

掛口工布設

掛口(普通) 300型 L=0.5m

基礎碎石有

施 工 内 訳 表

施工 第 0-055号表

100

箇所

当り

施 工 名 称 な ど	数 量	単 位	単 価	金 額	備 考
掛口(普通) 300型 L=0.5m		本			K6022
フリューム用ハット 300用		枚			K9103
再生クラッシャーラン 40mm以下		m3			T7096
排水構造物工(U型側溝)[標準単価] 据付け L=600 60を超え300kg/個以下		m			施工 第 0-054号表
*** 合 計 ***	100	箇所			
*** 単位当り ***	1	箇所			

施 工 内 訳 表

自由勾配側溝[標準単価] 300 x 300

施工 第 0-056号表

無し L=2000mm 1000kg/個以下 無し 生コンクリート(18-8-25(20)

有り 再生クラッシャーラン(40mm以下) 0.67m3/10m

10

m

当り

施 工 名 称 な ど	数 量	単 位	単 価	金 額	備 考
排水構造物工 自由勾配側溝(L2000) 1000kg以下 制約無 昼間 8休 刊		m			
自由勾配側溝 300×300 長2.0m(縦断用)一般及び防音型蓋2枚タイプ 共通 刊 重量0.315t		個			TGL01
生コンクリート 18-8-25(20)-BB (W/C=60%以下)		m3			T1059
再生クラッシャーラン 40mm以下		m3			T1221
諸雑費		式			
*** 合 計 ***	10	m			
*** 単位当り ***	1	m			

施 工 内 訳 表

自由勾配側溝[標準単価] 300 x 400

施工 第 0-057号表

無し L=2000mm 1000kg/個以下 無し 生コンクリート(18-8-25(20)

有り 再生クラッシャーラン(40mm以下) 0.67m3/10m

10 m 当り

施 工 名 称 な ど	数 量	単 位	単 価	金 額	備 考
排水構造物工 自由勾配側溝(L2000) 1000kg以下 制約無 昼間 8休 刊		m			
自由勾配側溝 300×400 長2.0m(縦断用)一般及び防音型蓋2枚タイプ 共通 刊 重量0.371t		個			TGL02
生コンクリート 18-8-25(20)-BB (W/C=60%以下)		m3			T1059
再生クラッシャーラン 40mm以下		m3			T1221
諸雑費		式			
*** 合 計 ***	10	m			
*** 単位当り ***	1	m			

施 工 内 訳 表

自由勾配側溝[標準単価] 300 x 500

施工 第 0-058号表

無し L=2000mm 1000kg/個以下 無し 生コンクリート(18-8-25(20)

有り 再生クラッシャーラン(40mm以下) 0.67m3/10m

10 m 当り

施 工 名 称 な ど	数 量	単 位	単 価	金 額	備 考
排水構造物工 自由勾配側溝(L2000) 1000kg以下 制約無 昼間 8休 刊		m			
自由勾配側溝 300×500 長2.0m(縦断用)一般及び防音型蓋2枚タイプ 共通 刊 重量0.428t		個			TGL03
生コンクリート 18-8-25(20)-BB (W/C=60%以下)		m3			T1059
再生クラッシャーラン 40mm以下		m3			T1221
諸雑費		式			
*** 合 計 ***	10	m			
*** 単位当り ***	1	m			

施 工 内 訳 表

施 工 名 称 な ど	数 量	単 位	単 価	金 額	備 考
コンクリート 小型構造物 人力打設 一般養生 有り		m3			施工 第 0-060号表
型枠 一般型枠 小型構造物		m2			施工 第 0-022号表
基礎碎石 12.5cmを超え17.5cm以下		m2			施工 第 0-061号表
グレーチング 柵蓋(正方形・落込み式・普通目) T-2用 800×800用 (受枠共) 59.7kg 諏訪建設事務所 R4		組			
*** 単位当り ***	1	基			

施 工 内 訳 表

頁 0-0079

コンクリート
小型構造物 人力打設 一般養生 有り

施工 第 0-060号表

1

m3 当り

機械構成比： 労務構成比： 材料構成比： 市場単価構成比： 標準単価：

代 表 機 労 材 規 格	構成比	単 価	代 表 機 労 材 規 格(東京地区)	単価(東京地区)	備 考
普通作業員			普通作業員		
土木一般世話役			土木一般世話役		
特殊作業員			特殊作業員		
生コンクリート 18-8-25(20)-BB (W/C=60%以下)			レディーミストコンクリート(高炉) 24-12-25WC55		T1059
積算単価					

施 工 内 訳 表

頁 0-0080

基礎砕石
12.5cmを超え17.5cm以下

施工 第 0-061号表

1

m2 当り

機械構成比：

労務構成比：

材料構成比：

市場単価構成比：

標準単価：

代 表 機 労 材 規 格	構成比	単 価	代 表 機 労 材 規 格(東京地区)	単価(東京地区)	備 考
バックホ賃料(長期割引) クローラ 山0.8m3 平0.6m3 排対1・2・3次・2011			バックホ賃料(長期割引) クローラ 山0.8m3 平0.6m3 排対1・2・3次・2011		
普通作業員			普通作業員		
特殊作業員			特殊作業員		
運転手(特殊)			運転手(特殊)		
土木一般世話役			土木一般世話役		
再生クラッシャー 40mm以下			再生道路用砕石 再生クラッシャー 40～0mm		T1221

施 工 内 訳 表

頁 0-0081

基礎碎石
12.5cmを超え17.5cm以下

施工 第 0-061号表

1

m2 当り

機械構成比：

労務構成比：

材料構成比：

市場単価構成比：

標準単価：

代 表 機 労 材 規 格	構成比	単 価	代 表 機 労 材 規 格(東京地区)	単価(東京地区)	備 考
軽油 小型ローリー ハ°トル給油			軽油 ハ°トル給油 小型ローリー		TSX24
積算単価					

施 工 内 訳 表

施 工 名 称 な ど	数 量	単 位	単 価	金 額	備 考
コンクリート 小型構造物 人力打設 一般養生 有り		m3			施工 第 0-060号表
型枠 一般型枠 小型構造物		m2			施工 第 0-022号表
基礎碎石 12.5cmを超え17.5cm以下		m2			施工 第 0-061号表
縞鋼板蓋 500型… t=4.5mm 600×600mm 16.5kg 大町建設事務所 H31		枚			
*** 単位当り ***	1	基			

施 工 内 訳 表

施 工 名 称 な ど	数 量	単 位	単 価	金 額	備 考
コンクリート 小型構造物 人力打設 一般養生 有り		m3			施工 第 0-060号表
型枠 一般型枠 小型構造物		m2			施工 第 0-022号表
基礎碎石 12.5cmを超え17.5cm以下		m2			施工 第 0-061号表
縞鋼板蓋 700型… t=4.5mm 800×800mm 26.81kg 大町建設事務所 H31		枚			
*** 単位当り ***	1	基			

施 工 内 訳 表

施 工 名 称 な ど	数 量	単 位	単 価	金 額	備 考
コンクリート 小型構造物 人力打設 一般養生 有り		m3			施工 第 0-060号表
型枠 一般型枠 小型構造物		m2			施工 第 0-022号表
基礎碎石 12.5cmを超え17.5cm以下		m2			施工 第 0-061号表
縞鋼板蓋 700型… t=4.5mm 800×800mm 26.81kg 大町建設事務所 H31		枚			
*** 単位当り ***	1	基			

施 工 内 訳 表

施 工 名 称 な ど	数 量	単 位	単 価	金 額	備 考
コンクリート 小型構造物 人力打設 一般養生 有り		m3			施工 第 0-060号表
型枠 一般型枠 小型構造物		m2			施工 第 0-022号表
基礎碎石 12.5cmを超え17.5cm以下		m2			施工 第 0-061号表
縞鋼板蓋 800型… t=4.5mm 900×900mm 33.49kg 大町建設事務所 H31		枚			
*** 単位当り ***	1	基			

砂利舗装
厚10cm

施 工 内 訳 表

施工 第 0-066号表
100 m2 当り
頁 0-0086

施 工 名 称 な ど	数 量	単 位	単 価	金 額	備 考
造園工		人			
普通作業員		人			
再生道路用碎石 再生クラッシュ 40～0mm		m3			
諸雑費		式			
*** 合 計 ***	100	m2			
*** 単位当り ***	1	m2			

仮設水廻しパイプ布設・撤去(参考)_
ポリエチレン厚肉管φ500mm

施 工 内 訳 表
供用日数6ヶ月以上(45%)

頁 0-0087
施工 第 0-067号表
100 m 当り

施 工 名 称 な ど	数 量	単 位	単 価	金 額	備 考
ポリエチレン薄肉管(吸・集水) φ500mm L=4.0m 刊		本			K6849
土木一般世話役		人			
特殊作業員		人			
普通作業員		人			
トラッククレーン[油圧伸縮ジャブ型]賃料 4.9t吊 (長期割引) 刊		日			KP121/KQ305
*** 合 計 ***	100	m			
*** 単位当り ***	1	m			

土のう積工
小口並べ 仕拵・積立・撤去

施 工 内 訳 表

施工 第 0-068号表
10 m2 当り
頁 0-0088

施 工 名 称 な ど	数 量	単 位	単 価	金 額	備 考
路床砂 クッション用		m3			
土のう (PE) 48×62cm 刊		枚			KC385DBK
普通作業員		人			
諸雑費		式			
*** 合 計 ***	10	m2			
*** 単位当り ***	1	m2			

施 工 内 訳 表

頁 0-0089

粒径処理
80を超え100以下
機械構成比：

労務構成比：

材料構成比：

市場単価構成比：

施工 第 0-069号表

1

m3

当り

標準単価：

代 表 機 労 材 規 格	構成比	単 価	代 表 機 労 材 規 格 (東京地区)	単価 (東京地区)	備 考
バックホウ(クローラ型) [標準型・超低騒音型・排対型(2次)] 標準バケット容量(山積0.8/平積0.6m3)			バックホウ(クローラ型) [標準型・超低騒音型・排対型(2次)] 標準バケット容量(山積0.8/平積0.6m3)		
土木一般世話役			土木一般世話役		
運転手(特殊)			運転手(特殊)		
普通作業員			普通作業員		
軽油 小型ローリー ハートロール給油			軽油 ハートロール給油 小型ローリー		TSX24
積算単価					

施 工 内 訳 表

頁 0-0090

ふるい分け整地

敷均し(ルーズ) 標準(10,000m3未満) 無し

施工 第 0-070号表

1

m3 当り

機械構成比：

労務構成比：

材料構成比：

市場単価構成比：

標準単価：

代 表 機 労 材 規 格	構成比	単 価	代 表 機 労 材 規 格(東京地区)	単価(東京地区)	備 考
バックホ賃料(長期割引) クローラ 山0.8m3 平0.6m3 排対1・2・3次・2011			バックホ賃料(長期割引) クローラ 山0.8m3 平0.6m3 排対1・2・3次・2011		
運転手(特殊)			運転手(特殊)		
軽油 小型ローリー パトロール給油			軽油 パトロール給油 小型ローリー		TSX24
積算単価					

鋼矢板、H形鋼、覆工板、敷鉄板等の運搬
関東・中部・近畿 9.5km 12m以内

施 工 内 訳 表

施工 第 0-071号表
1 m3 当り
頁 0-0091

施 工 名 称 な ど	数 量	単 位	単 価	金 額	備 考
基本運賃区分A L12m以内 10km迄		t			
諸雑費		式			
*** 単位当り ***	1	m3			

バックホ積込 (Co殻)
山積0.8m3 (平積0.6m3)

施 工 内 訳 表

頁 0-0092
施工 第 0-072号表
10 m3 当り

施 工 名 称 な ど	数 量	単 位	単 価	金 額	備 考
バックホ (クローラ型) 運転 (機-18) 標準 排対2次 山0.8m3 平0.6m3 岩石割増:無		日			施工 第 0-073号表
諸雑費		式			
*** 合 計 ***	10	m3			
*** 単位当り ***	1	m3			

バックホウ(クローラ型)運転(機-18)
標準 排対2次 山0.8m3 平0.6m3

施 工 内 訳 表

岩石割増:無

施工 第 0-073号表
1 日 当り
頁 0-0093

施 工 名 称 な ど	数 量	単 位	単 価	金 額	備 考
運転手(特殊)		人			
軽油 小型ローリー バトル給油		L			TSX24
バックホウ(クローラ型) [標準型・排対型(2次基準)] 標準バケット容量(山積0.8/平積0.6m3)		供用日			
諸雑費		式			
*** 単位当り ***	1	日			

施 工 内 訳 表

頁 0-0094

殻運搬

施工 第 0-074号表

コンクリート(無筋)構造物とりこわし 無し 3.3km以下 良好

1

m3

当り

機械構成比：

労務構成比：


材料構成比：

市場単価構成比：

標準単価：

代 表 機 労 材 規 格	構成比	単 価	代 表 機 労 材 規 格 (東京地区)	単価(東京地区)	備 考
ダンプトラック[オンロード・ディーゼル] 10t積級			ダンプトラック[オンロード・ディーゼル] 10t積級		
運転手(一般)			運転手(一般)		
軽油 小型ローリー パトロール給油			軽油 パトロール給油 小型ローリー		TSX24
積算単価					

位置図

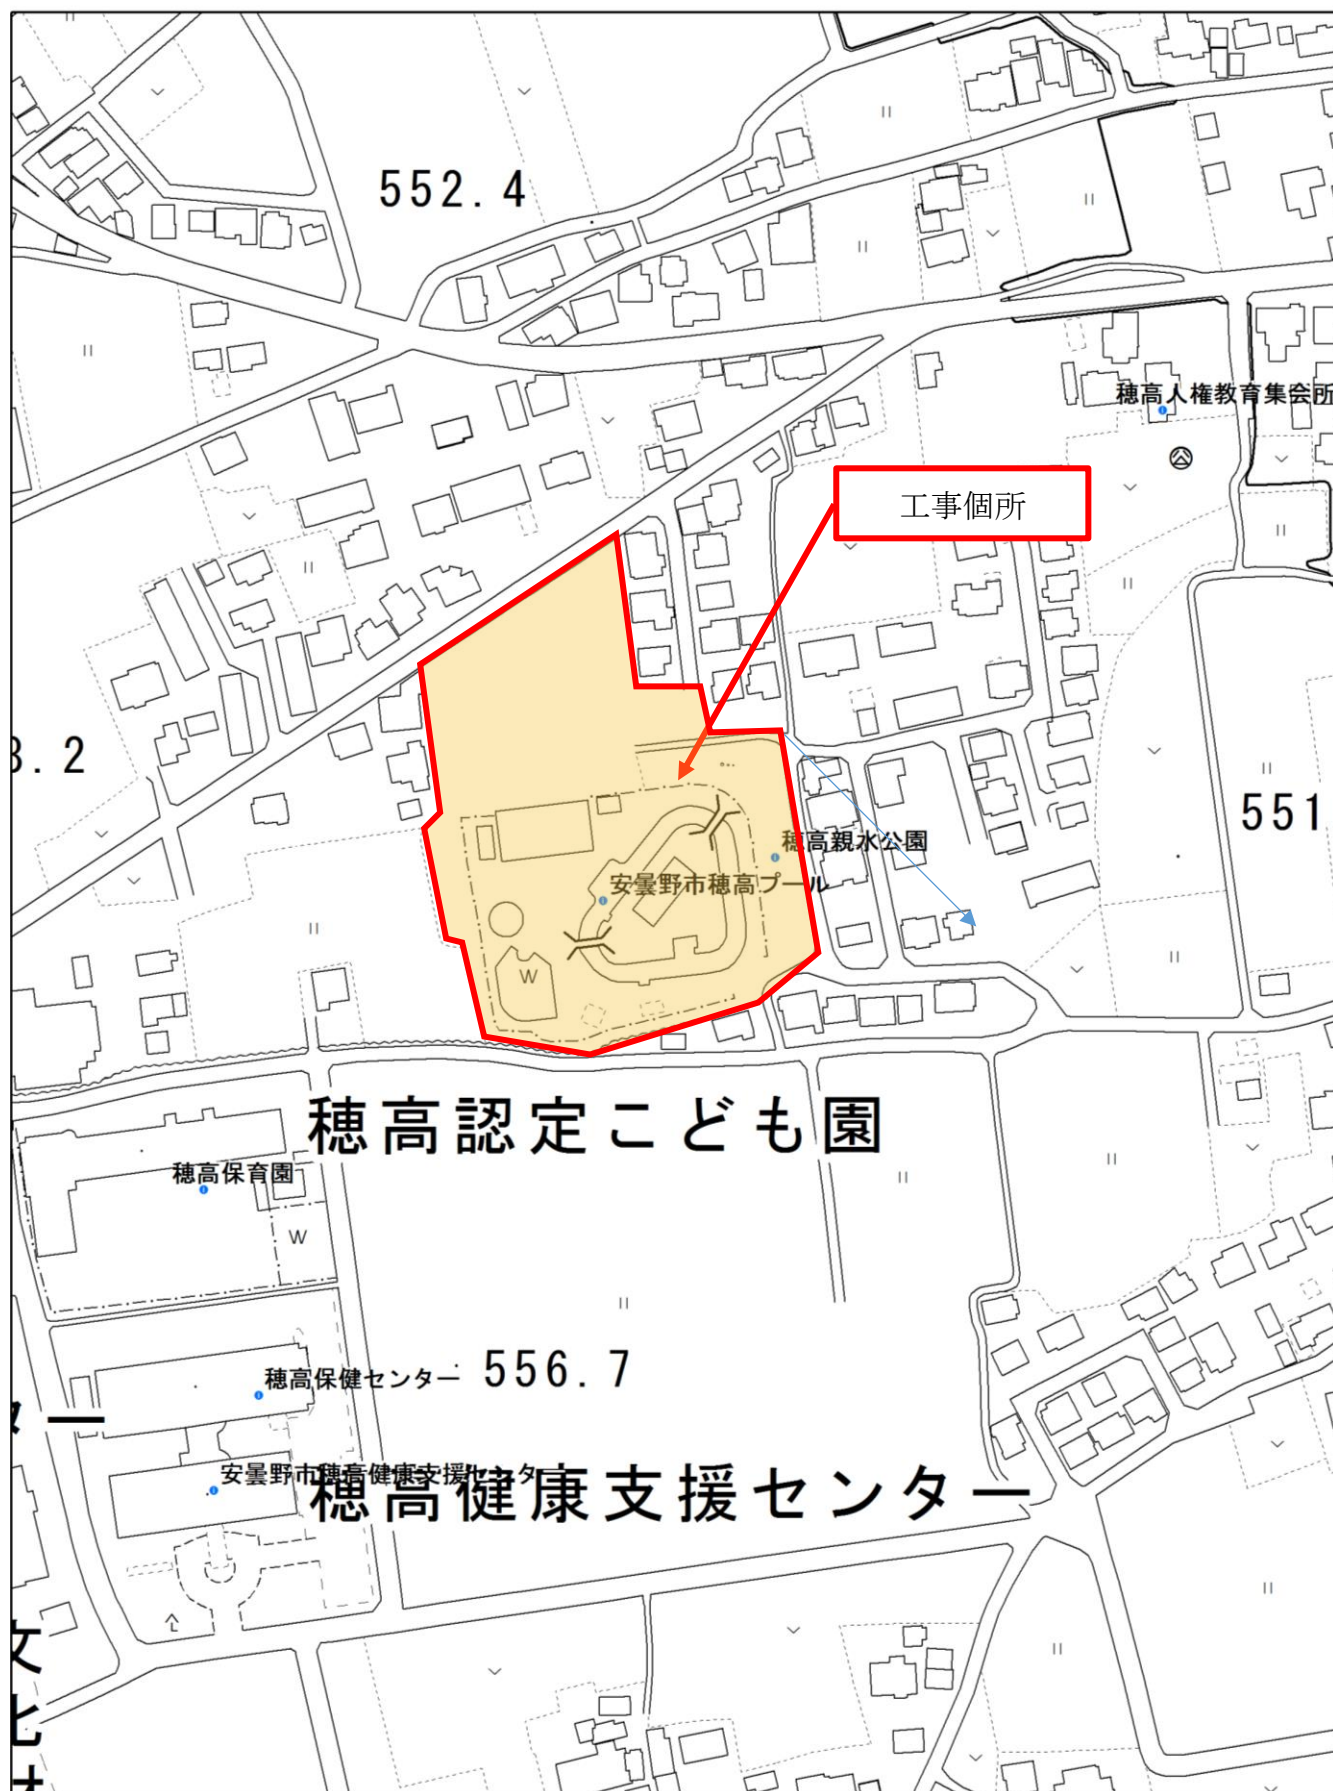

特記事項

工事名：令和5年度 穂高プール跡地農地復旧造成工事

箇所名：安曇野市 穂高プール跡地

本工の施工にあたっては指定された図書を参考にし、『安曇野市土木工事共通仕様書』、『安曇野市土木工事共通施工条件明示事項』（安曇野市土木工事共通仕様書、安曇野市土木工事共通施工条件明示事項については、安曇野市ホームページ参照）を確認するとともに、以下の事項について施工条件とする。

1 工事内容

工事概要：金抜き設計書のとおり。

2 工期関係

工期は、契約日より令和6年3月15日までとする。

なお、休日等には日曜日・祝日・夏期休暇及び年末年始休暇の他、作業期間内の全土曜日を含んでいる。

3 工程関係

本工に際し、適切な工程を計画すること。

また、周辺住民、地域関係者に対しては通知・連絡等を必ず実施し、周知すること。

4 残土・廃棄物関係

(1) 本工の施工において生じる産業廃棄物及び発生土の処分については、下記の処分先を想定して処分費、運搬費を計上している。

なお、受注者の都合による処分先の変更については、原則として設計変更しない。

参 考

(2) 建設発生土

受入場所・仮置き場所	処分方法	運搬距離	特記事項
共和リテック(株)		2.5 km	

距離指定の場合、残土運搬距離は設計変更の対象とする。

参 考

(3) 特定建設資材（建設リサイクル法）

種 別		処分条件	処分先・運搬距離・数量・金額等				
アスファルト塊		再利用	処理工場名	共和リテック(株)	距離	2.5	km
			数 量	27	t	・	m ³
			直接工事費	処分費	円	運搬費	円
コンクリート塊	無筋 Co	再利用	処理工場名	共和リテック(株)	距離	2.5	km
			数 量	1,348	t	・	m ³
			直接工事費	処分費	円	運搬費	円
	鉄筋 Co	再利用	処理工場名	共和リテック(株)	距離	2.5	km
			数 量	23	t	・	m ³
			直接工事費	処分費	円	運搬費	円
	二次 製品	再利用	処理工場名		距離		km
			数 量		t	・	m ³
			直接工事費	処分費	円	運搬費	円
建設資材木材			処理工場名		距離		km
			数 量		t	・	m ³
			直接工事費	処分費	円	運搬費	円

(4) 産業廃棄物（建設廃棄物処理指針）

種 別	処分条件	処分先・運搬距離・数量・金額等			
木くず (抜根・伐採材)	再利用	処理工場名		距離	km
		数 量	t ・ m ³		
		直接工事費	処分費 円	運搬費	円
汚 泥		処理工場名		距離	km
		数 量	t ・ m ³		
		直接工事費	処分費 円	運搬費	円
その他（金属クズ他）		処理工場名	(株)G・フレンドリー	距離	8.4 km
		数 量	3.5	t ・ m ³	
		直接工事費	処分費 円	運搬費	

建設工事請負契約書において、処分費・運搬費が上記（３）、（４）に明示した金額より低額の場合は、設計変更の対象とする。

(5) 建設副産物の運搬・処理について

ア 建設副産物の運搬を廃棄物処理業者に委託する場合には、必ず書面による委託契約を締結すること。

イ 運搬及び処分を業とする許可証を添付すること。

ウ 下請業者が建設副産物を運搬・処分を行う場合、下請契約とは別に運搬・処分に係る委託契約を締結すること。

エ マニフェストにより適切に運搬・処理されているか確認を行うとともに、マニフェスト伝票（Ａ、Ｂ２、Ｄ、Ｅ表）の写しをしゅん工書類に添付すること。（写しの添付については、初回、中間、最終を基本とする。少量の場合には、監督員と事前打ち合わせ願います。）

併せて、再資源化施設、最終処分場との関係を示す写真をしゅん工書類に添付すること。

オ 受注者が施工計画書に記載若しくは整備すべき事項

・記載事項

※該当するものを選択する

処理方法※	1 再資源化	2 破碎処理	3 焼却処理	4 埋立処分場	5 その他
処 分 先 (業 者)	業 者 名 住 所		許可番号		
運 搬 委 託 先 (委託の場合)	業 者 名 住 所		許可番号		
そ の 他	資源化の方法など				

・添付書類

ア 処理先の許可書の写し及び（収集運搬を委託する場合）収集運搬業者の許可書の写し

イ 受注者と処理又は運搬業者との契約書の写し

ウ 処理業者の所在地及び計画運搬ルート

5 その他

(1) 関係機関・自治体等との近接協議

関係機関等	事 項	制約内容	時 期
安曇野市 学校教育課	小中学校の通学路 確認	関係機関指導のもと	契約後即対応のこと。 また、工期内とする。
小中学校	関係小中学校の通 学路に係る周知。 各種行事調整。	上記と同様	契約後即対応のこと。 また、工期内とする。

安曇野市 認定こども園	バス運行、通園路 などの確認。各種 行事調整。	関係機関指導のもと	契約後即対応のこと。 また、工期内とする。
地元区長 地元市議会議員	工事内容、工事期 間、迂回路などの 説明及び調整。	区長、隣組長など指導のもと	上記と同様
工事沿線住民	工事内容、工事期 間、迂回路などの 説明及び調整。	関係者等の指導のもと。(ただし、 要求内容が無理難題と判断され る場合には、断ることも必要であ る。また、要求内容については監 督員へ報告すること。特に工事金 額に係る内容は協議を交わすこ と。)	契約後即対応のこと。 また、工期内とする。
工事区間内農地 所有者又は管理 者及び工事影響 範囲の利害関係 者など	農地については、 工事の進捗及び営 農上支障になるこ との調整。その他 利害関係者との調 整。	上記と同様	上記と同様
中部電力	電柱、架空線等の 移設調整。また、 本工事への影響確 認。	関係機関指導のもと	上記と同様
穂高自動車 教習所	教習コースの確認	関係機関指導のもと	上記と同様
関係官公庁	本工事に係ること	関係機関指導のもと	上記と同様
その他	状況に応じて対応 すること。	上記と同様	苦情については、即対 応のこと。要望につい ては、監督員と協議の うえ対応すること。

(2) 個別事項

- 1) 本工事では、現場環境改善に係る経費を当初設計にて計上しています。実施する内容については、別紙－3の中から原則として各計上費目（仮設備関係、営繕関係、安全関係及び地域連携）ごとに1内容ずつ（いずれか1費目のみ2内容）、合計5つの内容を選択すること。
選択にあたっては地域の状況や工事内容等により、実施費目数及び実施内容を変更してもよい。
 - ・選択した実施内容について、実際に現場で実施する内容を『現場環境改善費事例集（長野県建設部）』を参考に記載する。
 - ・この経費は率計上されているため、実施する内容が巨額となり、率計上分では行うことが適当ではないと判断される場合は、積上げ計上とします。また、積上げ計上分については、事前に監督員と協議すること。
 - ・この経費の設計変更については、実費精算等の設計変更は行いません。ただし、対象金額の変動に伴う現場環境改善費率の変更は行います。なお、当初設計で計上されていた場合も、受発注者協議により、内容の実施が不要と判断された場合などについては、費用の全額を減額するものとします。
- 2) 本工事は、工事成績評定の対象工事です。
- 3) 創意工夫については、監督員と協議し、実施内容を事前に報告すること。
- 4) 路線測量は実施していないため、計画縦断・横断図は参考図である。施工時には起工測量を行い高さ等確認すること。
- 5) 敷地内北側の駐車場であった付近を中心にコンクリート殻やH鋼が残存している。そのため、掘削時にはスケルトンバケット等によりふるい分けを行い分類すること。なお、積込・運搬及び処理を概算にて計上しているが、変更が必要な場合については、施工時に協議を必要とする。
- 6) 各区画の計画田面高に留意すること。
- 7) 導水工の位置については、地権者に確認をとっているが、施工時に再度掛口の位置を確認すること。
- 8) 水路工（ベンチフリューム）の勾配に留意すること。高さについては、計画田面高より低い位置とすること。
- 9) 進入路工の位置については、地権者に確認をとっているが、施工時には再度進入路の位置を確認すること。
- 10) 畦畔については、高さが1 m以上は小段を設けているが、施工時には地権者の意向を聞き適切に小段を設けること。
- 11) 電柱西幹 34 11 ネ 561、西幹 34 D11 ネ 563 の移設が必要である。
- 12) 工事の一部内容（水路・作道設置）について農地法に係る申請手続きを行い、許可を受ける必要があります。手続きは市が行いますが、許可が交付されるまでの約3ヶ月程度（10月～12

月頃予定) 施工ができない予定です。

- 13) 本設計は、週休二日制を反映した工期設定をしている。
ただし、週休二日制を実施するか否かは、契約後速やかに監督員と協議すること。

- 14) ほ場整備工（基盤造成・畦畔築立）は以下の歩掛を採用している。

1 ha あたり

ブルドーザー運転（機-28）賃料 湿地 20 t 級	4.05 日
土木一般世話役	1.60 人
普通作業員	5.40 人
バックホウ（クローラ型）運転（機-28）賃料	
標準 山 0.45m ³ 平 0.35m ³	15.14 日
諸雑費	0.1%

- 15) その他疑義がある場合には、必要書類等を添えて監督員と協議願います。協議のないものは変更対象としません。また、協議なく変更し支障が出た場合は請負者の責任において是正すること。

整 地 工 数 量 総 括 表

工 種	種 別	細 別	規 格	単位	数量	摘 要
整地工	掘 削 工	機械掘削	土砂	m ³	6400	6354.5
	盛 土 工	盛土	〃	〃	15	14.8
	作 業 土 工	機械床掘	〃	〃	3200	3247.8
		埋戻し（土砂）	〃	〃	520	520.0
		埋戻し（購入土）	〃	〃	3900	3942.8
		残土処分	C1+C2-(B+b1)/0.9	〃	9000	9008.1
	整 地 工	ほ場整備工		ha	1.37	1.37
		積込	購入土	m ³	3900	3942.8
		土砂運搬	購入土 100km以下	〃	3900	3942.8
	整 形 仕 上 げ 工	切土法面整形		m ²	92	91.9
		盛土法面整形		〃	39	38.7
		不陸整正		〃	10800	10822.1
付帯工	進 入 路 工	進入路		箇所	9	9.0
	導 水 工	炭素鋼鋼管布設	白ネジ付φ100	m	14	13.8
		巻き立てコンクリート	150×350×350	箇所	5	5.0
		フリューム受台300用	SGP管設置個所	〃	1	1.0
		フリューム受台500用	SGP管設置個所	〃	4	4.0
	田 排 水 工	田排水柵	I 型	〃	5	5.0
		田排水接続工	BF300型	〃	1	1.0

[illegible]

整 地 工 数 量 集 計 表

整地工2-1		算 出 計		単 位	数 量
細 別	略 図 及 び 算 式	+	-		
掘削工 機械掘削 C1	整地工土量計算書より	6354.5		m ³	6354.5
盛土工 盛土 B	整地工土量計算書より	14.8		m ³	14.8
残土処分	$C1+C2-(B+b1)/0.9$	9008.1		m ³	9008.1
残土処分（全体） 整地工-用排水路工+道路工	9008.1-186.6+205.1	9026.6		m ³	9026.6
作業土工 機械床掘 C2	整地工土量計算書より	3247.8		m ³	3247.8
埋戻し（土砂） b1	整地工土量計算書より	520.0		m ³	520.0
埋戻し（購入土） b2	整地工土量計算書より	3942.8		m ³	3942.8
整地工 ほ場整備工	計画平面図参照 ①3767+②5922+③2556+④1419	1.37		ha	1.37
積込（購入土）		3942.8		m ³	3942.8
土砂運搬（購入土） 100km以下		3942.8		m ³	3942.8

[illegible]

整 地 工 数 量 集 計 表

付帯工		算 出 計		単 位	数 量
細 別	略 図 及 び 算 式	+	-		
進入路工 進入路	計画平面図・構造図参照			箇所	9.0
導水工 炭素鋼鋼管布設 白ネジ付φ100	計画平面図・構造図参照 4.0+1.2+1.1+5.5+2.0			m	13.8
巻き立てコンクリート 150×350×350	計画平面図・構造図参照			箇所	5.0
フリューム受台300用 SGP管設置個所	計画平面図・構造図参照			箇所	1.0
フリューム受台500用 SGP管設置個所	計画平面図・構造図参照			箇所	4.0
田排水工 田排水柵 I 型	計画平面図・構造図参照			箇所	5.0
田排水接続工 BF300型	計画平面図・構造図参照			箇所	1.0
田排水接続工 BF500型	計画平面図・構造図参照			箇所	4.0
田排水接続管布設 高密度ポリエチレン管φ100	計画平面図・構造図参照 0.2+2.8+3.5+3.0+3.6			m	13.1

整 地 工 数 量 集 計 表

構造物撤去工		算 出 計		単 位	数 量
細 別	略 図 及 び 算 式	+	-		
構造物取壊し 有筋	撤去工平面図参照			m ³	9.0
構造物取壊し 無筋	撤去工平面図参照			m ³	40.1
舗装版切断 t=5cm	撤去工平面図参照			m	74.0
舗装版破壊 t=5cm	撤去工平面図参照			m ²	233.1
フェンス撤去工 6.5kg/m	撤去工平面図参照			m	24.0

整地工数量集計表

[illegible]

整 地 工 土 量 計 算 書

測点 (追加距離)		点間距離	横 断 面 積			平均横断面積			機械掘削	機械床掘	
			機械掘削	機械床掘		機械掘削	機械床掘		C1	C2	
			C1	C2		C1	C2				
		m	m ²	m ²	m ²	m ²	m ²	m ²	m ³	m ³	m ³
0.0	0.00		0.0	0.0							
20.0	20.00	20.00	48.7	21.8		24.35	10.90		487.0	218.0	
40.0	40.00	20.00	62.7	23.2		55.70	22.50		1114.0	450.0	
60.0	60.00	20.00	50.1	22.9		56.40	23.05		1128.0	461.0	
80.0	80.00	20.00	45.1	27.1		47.60	25.00		952.0	500.0	
100.0	100.00	20.00	25.2	29.7		35.15	28.40		703.0	568.0	
Pt. 104.5	104.50	0.00	32.9	20.3		29.05	25.00		0.0	0.0	
120.0	120.00	15.50	32.9	20.3		32.90	20.30		510.0	314.7	
140.0	140.00	20.00	46.7	20.6		39.80	20.45		796.0	409.0	
160.7	160.70	20.70	17.5	11.0		32.10	15.80		664.5	327.1	
合計		156.20							6354.5	3247.8	

整 地 工 土 量 計 算 書											
測点 (追加距離)		点間距離	横 断 面 積			平均横断面積			盛土	埋戻し(土砂)	埋戻し(購入土)
			盛土	埋戻し(土砂)	埋戻し(購入土)	盛土	埋戻し(土砂)	埋戻し(購入土)	B	b1	b2
			B	b1	b2	B	b1	b2			
		m	m ²	m ²	m ²	m ²	m ²	m ²	m ³	m ³	m ³
0.0	0.00		0.0	0.0	0.0						
20.0	20.00	20.00	0.0	10.8	32.4	0.00	5.40	16.20	0.0	108.0	324.0
40.0	40.00	20.00	0.0	6.2	32.6	0.00	8.50	32.50	0.0	170.0	650.0
60.0	60.00	20.00	0.0	8.0	32.3	0.00	7.10	32.45	0.0	142.0	649.0
80.0	80.00	20.00	0.0	1.0	32.4	0.00	4.50	32.35	0.0	90.0	647.0
100.0	100.00	20.00	0.0	0.0	29.8	0.00	0.50	31.10	0.0	10.0	622.0
Pt. 104.5	104.50	0.00	0.5	0.0	20.3	0.25	0.00	25.05	0.0	0.0	0.0
120.0	120.00	15.50	0.5	0.0	20.3	0.50	0.00	20.30	7.8	0.0	314.7
140.0	140.00	20.00	0.1	0.0	20.6	0.30	0.00	20.45	6.0	0.0	409.0
160.7	160.70	20.70	0.0	0.0	11.0	0.05	0.00	15.80	1.0	0.0	327.1
合計		156.20							14.8	520.0	3942.8

整 地 工 面 積 計 算 書											
測点 (追加距離)		点間距離	横 断 長			平均横断長			切土法面整形	盛土法面整形	不陸整正
			切土法面整形	盛土法面整形	不陸整正	切土法面整形	盛土法面整形	不陸整正	L1	L2	L3
			L1	L2	L3	L1	L2	L3			
		m	m	m	m	m	m	m	m ²	m ²	m ²
0.0	0.00		0.0	0.0	0.0						
20.0	20.00	20.00	0.0	0.0	80.3	0.00	0.00	40.15	0.0	0.0	803.0
40.0	40.00	20.00	0.0	0.0	89.6	0.00	0.00	84.95	0.0	0.0	1699.0
60.0	60.00	20.00	0.0	0.0	79.2	0.00	0.00	84.40	0.0	0.0	1688.0
80.0	80.00	20.00	0.0	0.0	99.9	0.00	0.00	89.55	0.0	0.0	1791.0
100.0	100.00	20.00	0.0	0.0	98.6	0.00	0.00	99.25	0.0	0.0	1985.0
Pt. 104.5	104.50	0.00	1.4	1.2	67.5	0.70	0.60	83.05	0.0	0.0	0.0
120.0	120.00	15.50	1.4	1.2	68.3	1.40	1.20	67.90	21.7	18.6	1052.5
140.0	140.00	20.00	2.1	0.4	36.5	1.75	0.80	52.40	35.0	16.0	1048.0
160.7	160.70	20.70	1.3	0.0	36.5	1.70	0.20	36.50	35.2	4.1	755.6
合計		156.20							91.9	38.7	10822.1

排水工数量総括表

工 種	種 別	細 別	規 格	単位	数量	摘 要
整地工	掘 削 工	機械掘削	土砂	m ³	14	14.0
	盛 土 工	盛土	〃	〃	210	213.7
		残土処分	C1+C2-(B+b1)/0.9	〃	(200)	-186.6
	作 業 土 工	機械床掘	〃	〃	81	80.7
		埋戻し(土砂)	〃	〃	40	39.5
		基面整正		m ²	160	155.8
	整 形 仕 上 げ 工	切土法面整形		〃	45	45.0
		盛土法面整形		〃	150	145.7
付帯工	排水構造物工	ベンチフリューム	BFⅡ-300型	m	94	93.6
		ベンチフリューム	BFⅡ-500型	〃	122	122.1
		BF補強工	500型	箇所	2	2.0
		掛口工布設(300)	普通掛口(FK)	〃	1	1.0
		掛口工布設(500)	普通掛口(FK)	〃	4	4.0
		自由勾配側溝	W300×H300	m	16	16.0
		自由勾配側溝	W300×H400	〃	26	26.0
		自由勾配側溝	W300×H500	〃	24	24.2
		インポートコンクリート加算分	18-8-25BB	m ³	1	1.0
	現 場 打 水 槽 工	水槽工1型	800×800×500	基	1	1.0

用 排 水 工 数 量 総 括 表

[illegible]

用排水工数量集計表

用排水工			算出計		単位	数量
細別	略図及び算式		+	-		
掘削工 機械掘削 C1	用排水工土量計算書より	S-1号 S-2号 S-3号	6.0 5.0 3.0		m ³	14.0
盛土工 盛土 B	用排水工土量計算書より	S-1号 S-2号 S-3号	149.6 15.8 48.3		m ³	213.7
残土処分	$C1+C2-(B+b1)/0.9$		-186.6		m ³	-186.6
作業土工 機械床掘 C2	用排水工土量計算書より	S-1号 S-2号 S-3号	12.9 44.2 23.6		m ³	80.7
埋戻し(土砂) b1	用排水工土量計算書より	S-1号 S-2号 S-3号	10.6 16.8 12.1		m ³	39.5
基面整正 T	用排水工面積計算書より	S-1号 S-2号 S-3号	35.1 73.3 47.4		m ²	155.8
整形仕上げ工 切土法面整形 L1	用排水工面積計算書より	S-1号 S-2号 S-3号	0.0 33.3 11.7		m ²	45.0
盛土法面整形 L2	用排水工面積計算書より	S-1号 S-2号 S-3号	15.2 38.9 91.6		m ²	145.7

用排水工数量集計表

付帯工2-1		算出計		単位	数量
細別	略図及び算式	+	-		
排水構造物工 ベンチフリューム BFⅡ-300型	計画平面図・構造図参照			m	93.6
ベンチフリューム BFⅡ-500型	計画平面図・構造図参照			m	122.1
BF補強工 500型	計画平面図・構造図参照			箇所	2.0
掛口工布設(300) 普通掛口(FK)	計画平面図・構造図参照			箇所	1.0
掛口工布設(500) 普通掛口(FK)	計画平面図・構造図参照			箇所	4.0
自由勾配側溝 W300×H300	水路工展開図参照			m	16.0
自由勾配側溝 W300×H400	水路工展開図参照			m	26.0
自由勾配側溝 W300×H500	水路工展開図参照			m	24.2
インバートコンクリート加算分 18-8-25BB	水路工展開図参照			m ³	1.0

用 排 水 工 数 量 集 計 表

付帯工2-2		算 出 計		単 位	数 量
細 別	略 図 及 び 算 式	+	-		
現場打水槽工 水槽工1型 800×800×500	計画平面図・構造図参照			基	1.0
水槽工2型 500×500×350	計画平面図・構造図参照			基	1.0
水槽工3型 700×700×500	計画平面図・構造図参照			基	1.0
水槽工4型 700×700×500	計画平面図・構造図参照			基	1.0
水槽工5型 800×800×750	計画平面図・構造図参照			基	1.0

用排水1号土量計算書

測点 (追加距離)		点間距離	横断面積			平均横断面積			機械掘削	機械床掘	
			機械掘削	機械床掘		機械掘削	機械床掘		C1	C2	
			C1	C2		C1	C2				
		m	m ²	m ²	m ²	m ²	m ²	m ²	m ³	m ³	m ³
S1-0.0	0.00		0.0	0.0							
S1-20.0	20.00	20.00	0.3	0.3		0.15	0.15		3.0	3.0	
S1-40.0	40.00	20.00	0.0	0.2		0.15	0.25		3.0	5.0	
S1-60.0	60.00	20.00	0.0	0.0		0.00	0.10		0.0	2.0	
S1-80.0	80.00	20.00	0.0	0.0		0.00	0.00		0.0	0.0	
Pt. 97.1	97.10	17.10	0.0	0.3		0.00	0.15		0.0	2.6	
S1-97.5	97.50	0.40	0.0	1.3		0.00	0.80		0.0	0.3	
合計		97.50							6.0	12.9	

用排水1号土量計算書

測点 (追加距離)		点間距離	横断面積			平均横断面積			盛土	埋戻し(土砂)	
			盛土	埋戻し(土砂)		盛土	埋戻し(土砂)		B	b1	
			B	b1		B	b1		B	b1	
		m	m ²	m ²	m ²	m ²	m ²	m ²	m ³	m ³	m ³
S1-0.0	0.00		0.0	0.0							
S1-20.0	20.00	20.00	0.0	0.1		0.00	0.05		0.0	1.0	
S1-40.0	40.00	20.00	0.1	0.1		0.05	0.10		1.0	2.0	
S1-60.0	60.00	20.00	4.8	0.1		2.45	0.10		49.0	2.0	
S1-80.0	80.00	20.00	2.2	0.1		3.50	0.10		70.0	2.0	
Pt. 97.1	97.10	17.10	1.2	0.3		1.70	0.20		29.1	3.4	
S1-97.5	97.50	0.40	1.2	0.5		1.20	0.40		0.5	0.2	
合計		97.50							149.6	10.6	

用排水1号面積計算書

測点 (追加距離)		点間距離	横断長			平均横断長			基面整正	切土法面整形	盛土法面整形
			基面整正	切土法面整形	盛土法面整形	基面整正	切土法面整形	盛土法面整形	T	L1	L2
			T	L1	L2	T	L1	L2			
		m	m	m	m	m	m	m	m ²	m ²	m ²
S1-0.0	0.00		0.0		0.0						
S1-20.0	20.00	20.00	0.4		0.0	0.20		0.00	4.0		0.0
S1-40.0	40.00	20.00	0.4		0.0	0.40		0.00	8.0		0.0
S1-60.0	60.00	20.00	0.4		0.0	0.40		0.00	8.0		0.0
S1-80.0	80.00	20.00	0.4		0.0	0.40		0.00	8.0		0.0
Pt. 97.1	97.10	17.10	0.4		1.7	0.40		0.85	6.8		14.5
S1-97.5	97.50	0.40	1.1		1.7	0.75		1.70	0.3		0.7
合計		97.50							35.1	0.0	15.2

用排水2号土量計算書

測点 (追加距離)		点間距離	横断面積			平均横断面積			機械掘削	機械床掘	
			機械掘削	機械床掘		機械掘削	機械床掘		C1	C2	
			C1	C2		C1	C2				
		m	m ²	m ²	m ²	m ²	m ²	m ²	m ³	m ³	m ³
S2-0.0	0.00		0.3	0.5							
S2-20.0	20.00	20.00	0.1	0.5		0.20	0.50		4.0	10.0	
S2-40.0	40.00	20.00	0.0	0.4		0.05	0.45		1.0	9.0	
S2-60.0	60.00	20.00	0.0	0.3		0.00	0.35		0.0	7.0	
S2-IP.1	66.51	6.51	0.0	0.1		0.00	0.20		0.0	1.3	
S2-80.0	80.00	13.49	0.0	0.4		0.00	0.25		0.0	3.4	
S2-98.5	97.50	17.50	0.0	0.3		0.00	0.35		0.0	6.1	
S2-122.2	122.20	24.70	0.0	0.3		0.00	0.30		0.0	7.4	
合計		122.20							5.0	44.2	

用排水2号土量計算書

測点 (追加距離)		点間距離	横断面積			平均横断面積			盛土	埋戻し(土砂)	
			盛土	埋戻し(土砂)		盛土	埋戻し(土砂)		B	b1	
			B	b1		B	b1		B	b1	
		m	m ²	m ²	m ²	m ²	m ²	m ²	m ³	m ³	m ³
S2-0.0	0.00		0.0	0.2							
S2-20.0	20.00	20.00	0.0	0.2		0.00	0.20		0.0	4.0	
S2-40.0	40.00	20.00	0.1	0.1		0.05	0.15		1.0	3.0	
S2-60.0	60.00	20.00	0.2	0.1		0.15	0.10		3.0	2.0	
S2-IP.1	66.51	6.51	0.3	0.1		0.25	0.10		1.6	0.7	
S2-80.0	80.00	13.49	0.1	0.2		0.20	0.15		2.7	2.0	
S2-98.5	97.50	17.50	0.2	0.1		0.15	0.15		2.6	2.6	
S2-122.2	122.20	24.70	0.2	0.1		0.20	0.10		4.9	2.5	
合計		122.20							15.8	16.8	

用排水2号面積計算書

測点 (追加距離)		点間距離	横断長			平均横断長			基面整正	切土法面整形	盛土法面整形
			基面整正	切土法面整形	盛土法面整形	基面整正	切土法面整形	盛土法面整形	T	L1	L2
			T	L1	L2	T	L1	L2			
		m	m	m	m	m	m	m	m ²	m ²	m ²
S2-0.0	0.00		0.6	1.0	0.0						
S2-20.0	20.00	20.00	0.6	0.7	0.0	0.60	0.85	0.00	12.0	17.0	0.0
S2-40.0	40.00	20.00	0.6	0.4	0.3	0.60	0.55	0.15	12.0	11.0	3.0
S2-60.0	60.00	20.00	0.6	0.1	0.5	0.60	0.25	0.40	12.0	5.0	8.0
S2-IP.1	66.51	6.51	0.6	0.0	0.0	0.60	0.05	0.25	3.9	0.3	1.6
S2-80.0	80.00	13.49	0.6	0.0	0.4	0.60	0.00	0.20	8.1	0.0	2.7
S2-98.5	97.50	17.50	0.6	0.0	0.6	0.60	0.00	0.50	10.5	0.0	8.8
S2-122.2	122.20	24.70	0.6	0.0	0.6	0.60	0.00	0.60	14.8	0.0	14.8
合計		122.20							73.3	33.3	38.9

用排水3号土量計算書

測点 (追加距離)		点間距離	横断面積			平均横断面積			機械掘削	機械床掘	
			機械掘削	機械床掘		機械掘削	機械床掘		C1	C2	
			C1	C2		C1	C2				
		m	m ²	m ²	m ²	m ²	m ²	m ²	m ³	m ³	m ³
Pt-0.8	-0.80		0.0	0.3							
S3-0.0	0.00	0.80	0.0	0.0		0.00	0.15		0.0	0.1	
S3-20.0	20.00	20.00	0.0	0.1		0.00	0.05		0.0	1.0	
S3-IP.1	30.20	10.20	0.0	0.2		0.00	0.15		0.0	1.5	
S3-40.0	40.00	9.80	0.0	0.4		0.00	0.30		0.0	2.9	
S3-60.0	60.00	20.00	0.2	0.9		0.10	0.65		2.0	13.0	
S3-IP.2	63.07	3.07	0.1	0.8		0.15	0.85		0.5	2.6	
S3-66.3	66.30	3.23	0.2	0.7		0.15	0.75		0.5	2.4	
Pt. 66.41	66.41	0.11	0.2	1.8		0.20	1.25		0.0	0.1	
合計		67.21							3.0	23.6	

用排水3号土量計算書

測点 (追加距離)		点間距離	横断面積			平均横断面積			盛土	埋戻し(土砂)	
			盛土	埋戻し(土砂)		盛土	埋戻し(土砂)		B	b1	
			B	b1		B	b1		B	b1	
		m	m ²	m ²	m ²	m ²	m ²	m ²	m ³	m ³	m ³
Pt-0.8	-0.80		1.1	0.0							
S3-0.0	0.00	0.80	1.2	0.0		1.15	0.00		0.9	0.0	
S3-20.0	20.00	20.00	1.0	0.0		1.10	0.00		22.0	0.0	
S3-IP.1	30.20	10.20	0.8	0.1		0.90	0.05		9.2	0.5	
S3-40.0	40.00	9.80	0.7	0.2		0.75	0.15		7.4	1.5	
S3-60.0	60.00	20.00	0.1	0.5		0.40	0.35		8.0	7.0	
S3-IP.2	63.07	3.07	0.1	0.5		0.10	0.50		0.3	1.5	
S3-66.3	66.30	3.23	0.2	0.4		0.15	0.45		0.5	1.5	
Pt. 66.41	66.41	0.11	0.1	0.8		0.15	0.60		0.0	0.1	
合計		67.21							48.3	12.1	

用排水2号面積計算書

測点 (追加距離)		点間距離	横断長			平均横断長			基面整正	切土法面整形	盛土法面整形
			基面整正	切土法面整形	盛土法面整形	基面整正	切土法面整形	盛土法面整形	T	L1	L2
			T	L1	L2	T	L1	L2			
		m	m	m	m	m	m	m	m ²	m ²	m ²
Pt-0.8	-0.80		1.2	0.0	1.6						
S3-0.0	0.00	0.80	0.7	0.0	1.6	0.95	0.00	1.60	0.8	0.0	1.3
S3-20.0	20.00	20.00	0.7	0.0	1.8	0.70	0.00	1.70	14.0	0.0	34.0
S3-IP.1	30.20	10.20	0.7	0.1	1.6	0.70	0.05	1.70	7.1	0.5	17.3
S3-40.0	40.00	9.80	0.7	0.2	1.3	0.70	0.15	1.45	6.9	1.5	14.2
S3-60.0	60.00	20.00	0.7	0.5	0.7	0.70	0.35	1.00	14.0	7.0	20.0
S3-IP.2	63.07	3.07	0.7	0.4	1.2	0.70	0.45	0.95	2.2	1.4	2.9
S3-66.3	66.30	3.23	0.7	0.4	0.0	0.70	0.40	0.60	2.3	1.3	1.9
Pt. 66.41	66.41	0.11	1.3	0.4	0.0	1.00	0.40	0.00	0.1	0.0	0.0
合計		67.21							47.4	11.7	91.6

[illegible]

道 路 工 数 量 集 計 表

道路工		算 出 計		単 位	数 量
細 別	略 図 及 び 算 式	+	-		
掘削工					
機械掘削 C1	耕作道土量計算書より	K-1号 13.8 K-2号 174.5 K-3号 48.9 K-4号 344.0		m ³	581.2
盛土工					
盛土 B	耕作道土量計算書より	K-1号 89.1 K-2号 160.3 K-3号 63.3 K-4号 25.8		m ³	338.5
残土処分	C1-B/0.9	205.1		m ³	205.1
整形仕上げ工					
切土法面整形 L1	耕作道土量計算書より	K-1号 39.4 K-2号 34.7 K-3号 44.9 K-4号 180.8		m ²	299.8
盛土法面整形 L2	用排水工面積計算書より	K-1号 84.4 K-2号 182.9 K-3号 44.7 K-4号 38.9		m ²	350.9

[illegible]

耕作道1号 土量計算書

測点 (追加距離)		点間距離	横断面積			平均横断面積			機械掘削	機械床掘	
			機械掘削	機械床掘		機械掘削	機械床掘		C1	C2	
			C1	C2		C1	C2				
			m ²	m ²	m ²	m ²	m ²	m ²			
	m		m ²	m ²	m ²	m ²	m ²	m ²	m ³	m ³	m ³
K1-0.0	0.00		0.6								
K1-20.0	20.00	20.00	0.1			0.35			7.0		
K1-40.0	40.00	20.00	0.2			0.15			3.0		
K1-60.0	60.00	20.00	0.0			0.10			2.0		
K1-80.0	80.00	20.00	0.0			0.00			0.0		
K1-97.1	97.10	17.10	0.2			0.10			1.7		
K1-97.5	97.50	0.40	0.2			0.20			0.1		
合計		97.50							13.8	0.0	

耕作道 1 号 土 量 計 算 書

測点 (追加距離)		点間距離	横 断 面 積			平均横断面積			盛土	埋戻し(土砂)	
			盛土	埋戻し(土砂)		盛土	埋戻し(土砂)		B	b1	
			B	b1		B	b1		B	b1	
		m	m ²	m ²	m ²	m ²	m ²	m ²	m ³	m ³	m ³
K1-0.0	0.00		0.0								
K1-20.0	20.00	20.00	2.3			1.15			23.0		
K1-40.0	40.00	20.00	0.2			1.25			25.0		
K1-60.0	60.00	20.00	1.4			0.80			16.0		
K1-80.0	80.00	20.00	0.5			0.95			19.0		
Pt. 97.1	97.10	17.10	0.2			0.35			6.0		
K1-97.5	97.50	0.40	0.2			0.20			0.1		
合計		97.50							89.1	0.0	

耕作道 1 号 面積 計 算 書

測点 (追加距離)		点間距離	横 断 長			平均横断長			基面整正	切土法面整形	盛土法面整形
			基面整正	切土法面整形	盛土法面整形	基面整正	切土法面整形	盛土法面整形	T	L1	L2
			T	L1	L2	T	L1	L2			
		m	m	m	m	m	m	m	m ²	m ²	m ²
K1-0.0	0.00										
K1-20.0	20.00	20.00		0.0	1.7		0.00	0.85		0.0	17.0
K1-40.0	40.00	20.00		0.7	0.8		0.35	1.25		7.0	25.0
K1-60.0	60.00	20.00		0.4	0.9		0.55	0.85		11.0	17.0
K1-80.0	80.00	20.00		0.6	0.5		0.50	0.70		10.0	14.0
Pt. 97.1	97.10	17.10		0.7	0.8		0.65	0.65		11.1	11.1
K1-97.5	97.50	0.40		0.7	0.8		0.70	0.80		0.3	0.3
合計		97.50							0.0	39.4	84.4

耕作道 2 号 土 量 計 算 書

測点 (追加距離)		点間距離	横 断 面 積			平均横断面積			機械掘削	機械床掘	
			機械掘削	機械床掘		機械掘削	機械床掘		C1	C2	
			C1	C2		C1	C2				
			m ²	m ²	m ²	m ²	m ²	m ²	m ³	m ³	m ³
K2-0.0	0.00		0.3								
K2-20.0	20.00	20.00	0.0			0.15			3.0		
K2-40.0	40.00	20.00	0.0			0.00			0.0		
K2-60.0	60.00	20.00	0.0			0.00			0.0		
K2-80.0	80.00	20.00	0.1			0.05			1.0		
K2-100	97.10	17.10	0.0			0.05			0.9		
Pt. 112.9	112.90	15.80	0.0			0.00			0.0		
Pt. 116.05	116.05	3.15	3.1			1.55			4.9		
K2-120	120.00	3.95	3.1			3.10			12.2		
K2-140	140.00	20.00	4.5			3.80			76.0		
Pt. 148.91	148.91	8.91	4.5			4.50			40.1		
Pt. 151.25	151.25	2.34	0.0			2.25			5.3		
Pt. 156.55	156.55	5.30	0.0			0.00			0.0		
Pt. 158.90	158.90	2.35	3.0			1.50			3.5		
K2-160	160.00	1.10	3.0			3.00			3.3		
K2-173.5	173.50	13.50	0.6			1.80			24.3		
合計		173.50							174.5	0.0	

耕作道 2 号 土 量 計 算 書

測点 (追加距離)		点間距離	横 断 面 積			平均横断面積			盛土	埋戻し(土砂)	
			盛土	埋戻し(土砂)		盛土	埋戻し(土砂)		B	b1	
			B	b1		B	b1		B	b1	
		m	m ²	m ²	m ²	m ²	m ²	m ²	m ³	m ³	m ³
K2-0.0	0.00		0.0								
K2-20.0	20.00	20.00	0.8			0.40			8.0		
K2-40.0	40.00	20.00	1.1			0.95			19.0		
K2-60.0	60.00	20.00	1.3			1.20			24.0		
K2-80.0	80.00	20.00	1.2			1.25			25.0		
K2-100	97.10	17.10	2.2			1.70			29.1		
Pt. 112.9	112.90	15.80	2.2			2.20			34.8		
Pt. 116.05	116.05	3.15	0.0			1.10			3.5		
K2-120	120.00	3.95	0.0			0.00			0.0		
K2-140	140.00	20.00	0.0			0.00			0.0		
Pt. 148.91	148.91	8.91	0.0			0.00			0.0		
Pt. 151.25	151.25	2.34	2.2			1.10			2.6		
Pt. 156.55	156.55	5.30	2.2			2.20			11.7		
Pt. 158.90	158.90	2.35	0.0			1.10			2.6		
K2-160	160.00	1.10	0.0			0.00			0.0		
K2-173.5	173.50	13.50	0.0			0.00			0.0		
合計		173.50							160.3	0.0	

耕作道 2 号 面積 計算 書

測点 (追加距離)		点間距離	横 断 長			平均横断長			基面整正	切土法面整形	盛土法面整形
			基面整正	切土法面整形	盛土法面整形	基面整正	切土法面整形	盛土法面整形	T	L1	L2
			T	L1	L2	T	L1	L2			
		m	m	m	m	m	m	m	m ²	m ²	m ²
K2-0.0	0.00			0.0	0.0						
K2-20.0	20.00	20.00		0.3	1.2		0.15	0.60		3.0	12.0
K2-40.0	40.00	20.00		0.1	1.4		0.20	1.30		4.0	26.0
K2-60.0	60.00	20.00		0.1	1.5		0.10	1.45		2.0	29.0
K2-80.0	80.00	20.00		0.7	0.6		0.40	1.05		8.0	21.0
K2-100	97.10	17.10		0.0	1.3		0.35	0.95		6.0	16.2
Pt. 112.9	112.90	15.80		0.0	1.3		0.00	1.30		0.0	20.5
Pt. 116.05	116.05	3.15		0.0	1.3		0.00	1.30		0.0	4.1
K2-120	120.00	3.95		0.0	1.3		0.00	1.30		0.0	5.1
K2-140	140.00	20.00		0.0	1.3		0.00	1.30		0.0	26.0
Pt. 148.91	148.91	8.91		0.0	1.3		0.00	1.30		0.0	11.6
Pt. 151.25	151.25	2.34		0.0	1.3		0.00	1.30		0.0	3.0
Pt. 156.55	156.55	5.30		0.0	1.3		0.00	1.30		0.0	6.9
Pt. 158.90	158.90	2.35		1.3	0.0		0.65	0.65		1.5	1.5
K2-160	160.00	1.10		1.3	0.0		1.30	0.00		1.4	0.0
K2-173.5	173.50	13.50		0.0	0.0		0.65	0.00		8.8	0.0
合計		173.50							0.0	34.7	182.9

耕作道 3 号 土 量 計 算 書

測点 (追加距離)		点間距離	横 断 面 積			平均横断面積			機械掘削	機械床掘	
			機械掘削	機械床掘		機械掘削	機械床掘		C1	C2	
			C1	C2		C1	C2		C1	C2	
		m	m ²	m ²	m ²	m ²	m ²	m ²	m ³	m ³	m ³
K3-0.0	0.00		0.3								
Pt. 2.46	2.46	2.46	1.8			1.05			2.6		
K3-20.0	20.00	17.54	1.1			1.45			25.4		
K3-40.0	40.00	20.00	0.4			0.75			15.0		
K3-60.0	60.00	20.00	0.0			0.20			4.0		
K3-IP.1	66.51	6.51	0.0			0.00			0.0		
Pt. 69.0	69.00	2.49	0.0			0.00			0.0		
K3-80.0	80.00	11.00	0.0			0.00			0.0		
K3-98.5	98.50	18.50	0.2			0.10			1.9		
合計		98.50							48.9	0.0	

耕作道 3 号 土 量 計 算 書

測点 (追加距離)		点間距離	横 断 面 積			平均横断面積			盛土	埋戻し(土砂)	
			盛土	埋戻し(土砂)		盛土	埋戻し(土砂)		B	b1	
			B	b1		B	b1		B	b1	
		m	m ²	m ²	m ²	m ²	m ²	m ²	m ³	m ³	m ³
K3-0.0	0.00		0.0								
Pt. 2.46	2.46	2.46	0.0			0.00			0.0		
K3-20.0	20.00	17.54	0.0			0.00			0.0		
K3-40.0	40.00	20.00	0.5			0.25			5.0		
K3-60.0	60.00	20.00	0.7			0.60			12.0		
K3-IP.1	66.51	6.51	2.6			1.65			10.7		
Pt. 69.0	69.00	2.49	2.6			2.60			6.5		
K3-80.0	80.00	11.00	0.5			1.55			17.1		
K3-98.5	98.50	18.50	0.8			0.65			12.0		
合計		98.50							63.3	0.0	

耕作道 3 号 面積計算書

測点 (追加距離)		点間距離	横断長			平均横断長			基面整正	切土法面整形	盛土法面整形
			基面整正	切土法面整形	盛土法面整形	基面整正	切土法面整形	盛土法面整形	T	L1	L2
			T	L1	L2	T	L1	L2			
		m	m	m	m	m	m	m	m ²	m ²	m ²
K3-0.0	0.00			0.9	0.0						
Pt. 2.46	2.46	2.46		1.7	0.0		1.30	0.00		3.2	0.0
K3-20.0	20.00	17.54		0.6	0.2		1.15	0.10		20.2	1.8
K3-40.0	40.00	20.00		0.2	0.4		0.40	0.30		8.0	6.0
K3-60.0	60.00	20.00		0.0	0.5		0.10	0.45		2.0	9.0
K3-IP.1	66.51	6.51		0.0	1.1		0.00	0.80		0.0	5.2
Pt. 69.0	69.00	2.49		0.0	1.6		0.00	1.35		0.0	3.4
K3-80.0	80.00	11.00		0.4	0.4		0.20	1.00		2.2	11.0
K3-98.5	98.50	18.50		0.6	0.5		0.50	0.45		9.3	8.3
合計		98.50							0.0	44.9	44.7

耕作道4号土量計算書

測点 (追加距離)		点間距離	横断面積			平均横断面積			機械掘削	機械床掘	
			機械掘削	機械床掘		機械掘削	機械床掘		C1	C2	
			C1	C2		C1	C2				
			m ²	m ²	m ²	m ²	m ²	m ²	m ³	m ³	m ³
K4-0.0	0.00		0.0								
Pt. 7.50	7.50	7.50	0.0			0.00			0.0		
Pt. 13.81	13.81	6.31	5.2			2.60			16.4		
K4-20.0	20.00	6.19	5.2			5.20			32.2		
K4-40.0	40.00	20.00	5.3			5.25			105.0		
K4-60.0	60.00	20.00	5.2			5.25			105.0		
Pt. 67.38	67.38	7.38	5.2			5.20			38.4		
K4-80.0	80.00	12.62	0.7			2.95			37.2		
K4-IP.4	84.86	4.86	0.0			0.35			1.7		
K4-IP.2	91.02	6.16	0.0			0.00			0.0		
K4-100.0	100.00	8.98	0.0			0.00			0.0		
K4-120.2	120.20	20.20	0.8			0.40			8.1		
合計		120.20							344.0	0.0	

耕作道4号 土量計算書

測点 (追加距離)		点間距離	横断面積			平均横断面積			盛土	埋戻し(土砂)	埋戻し(碎石)
			盛土	埋戻し(土砂)	埋戻し(碎石)	盛土	埋戻し(土砂)	埋戻し(碎石)	B	b1	b3
			B	b1	b3	B	b1	b3			
		m	m ²	m ²	m ²	m ²	m ²	m ²	m ³	m ³	m ³
K4-0.0	0.00		0.9		0.3						
Pt. 7.50	7.50	7.50	0.9		0.3	0.90		0.30	6.8		2.3
Pt. 13.81	13.81	6.31	0.0		0.3	0.45		0.30	2.8		1.9
K4-20.0	20.00	6.19	0.0		0.3	0.00		0.30	0.0		1.9
K4-40.0	40.00	20.00	0.0		0.3	0.00		0.30	0.0		6.0
K4-60.0	60.00	20.00	0.0		0.3	0.00		0.30	0.0		6.0
Pt. 67.38	67.38	7.38	0.0		0.3	0.00		0.30	0.0		2.2
K4-80.0	80.00	12.62	0.0		0.3	0.00		0.30	0.0		3.8
K4-IP.1	84.86	4.86	0.8		0.3	0.40		0.30	1.9		1.5
K4-IP.2	91.02	6.16	1.0		0.3	0.90		0.30	5.5		1.8
K4-100.0	100.00	8.98	0.3		0.3	0.65		0.30	5.8		2.7
K4-120.2	120.20	20.20	0.0		0.3	0.15		0.30	3.0		6.1
合計		120.20							25.8	0.0	36.2

耕作道 4 号 面積計算書

測点 (追加距離)		点間距離	横断長			平均横断長			基面整正	切土法面整形	盛土法面整形
			基面整正	切土法面整形	盛土法面整形	基面整正	切土法面整形	盛土法面整形	T	L1	L2
			T	L1	L2	T	L1	L2			
		m	m	m	m	m	m	m	m ²	m ²	m ²
K4-0.0	0.00			0.8	1.2						
Pt. 7.50	7.50	7.50		0.8	1.2		0.80	1.20		6.0	9.0
Pt. 13.81	13.81	6.31		2.0	0.0		1.40	0.60		8.8	3.8
K4-20.0	20.00	6.19		2.0	0.0		2.00	0.00		12.4	0.0
K4-40.0	40.00	20.00		2.1	0.0		2.05	0.00		41.0	0.0
K4-60.0	60.00	20.00		2.2	0.0		2.15	0.00		43.0	0.0
Pt. 67.38	67.38	7.38		2.2	0.0		2.20	0.00		16.2	0.0
K4-80.0	80.00	12.62		1.9	0.3		2.05	0.15		25.9	1.9
K4-IP.1	84.86	4.86		0.5	1.0		1.20	0.65		5.8	3.2
K4-IP.2	91.02	6.16		0.3	1.2		0.40	1.10		2.5	6.8
K4-100.0	100.00	8.98		0.6	0.6		0.45	0.90		4.0	8.1
K4-120.2	120.20	20.20		0.9	0.0		0.75	0.30		15.2	6.1
合計		120.20							0.0	180.8	38.9

産業廃棄物処理工(未処理分)数量総括表

[illegible]

産業廃棄物処理工(未処理分)数量集計表

		算 出 計		単 位	数 量
細 別	略 図 及 び 算 式	+	-		
ふるいわけ(土工) スケルトンバケット使用	ふるい分け対象面積: $6030\text{m}^2 \times 1.3 = 7839\text{m}^3$			m^3	7839
ふるい分け整地 敷均し(ルース)標準	ふるい分け対象面積: $6030\text{m}^2 \times 1.3 = 7839\text{m}^3$			m^3	7839
H型鋼殻運搬 9.5km以下	H型鋼 200×200 49.9kg/l $49.9 \times 5\text{m} \times 14\text{本} = 3.5\text{t}$ /7.85			m^3 t	0.45 3.5
コンクリート殻積込 無筋	$733\text{t} / 4580\text{m}^3 = 0.16\text{t}$ ふるい分け対象面積: $6030\text{m}^2 \times 1.3 = 7839\text{m}^3$ /2.35 $0.16 \times 7839 = 1254\text{t}$			m^3	545
コンクリート殻運搬 無筋 3.0km以下	$733\text{t} / 4580\text{m}^3 = 0.16\text{t}$ ふるい分け対象面積: $6030\text{m}^2 \times 1.3 = 7839\text{m}^3$ /2.35 $0.16 \times 7839 = 1254\text{t}$			m^3 t	545 1254

[illegible]

[illegible]

資材単価等について

令和5年度 穂高プール跡地農地復旧造成工事に係る工事費の積算にあたっては、長野県建設部の「令和5年度実施設計単価表」や積算資料(財団法人経済調査会)及び建設物価(財団法人建設物価調査会)に設定されている単価により予定価格を算出しています。

また、見積もり等による単価は下記のとおりです。

なお、使用した単価は予定価格算出のものであり、特定の製品や民間取引を指定したものではありません。

見積等により決定している設計単価

(四)

[illegible]

計画平面図 S=1: 500 (A1)
S=1:1000 (A3)

安曇野市 穂高プール跡地

整地工 A=1.365ha≒1.37ha
用排水工 BF300 L=93.6m、BF500 L=122.1m
VS300 L=66.2m
耕作道路 W=2.5 L=489.7m



※路線測量は実施していないため、施工時には起工測量を行うこと。

1: 500 (A1)
1:1000 (A3)


基準点座標				世界測地系(測地成果2011)	
点名	X座標	Y座標	Z座標(標高)	備考	
301	38112.191	-56145.413	553.417	3線基準点GNSS観測	
302	37868.280	-55978.585	552.678		
303	37851.967	-56244.947	556.276		
401	38022.901	-56124.448	553.510	4線基準点TS観測	
402	38024.322	-56167.089	554.304		
403	37886.052	-56151.180	553.867		
404	37865.665	-56112.639	553.762		
405	37831.402	-56086.100	554.919		
406	37881.067	-56083.768	553.592		
407	37857.392	-56074.375	553.851		
408	37860.827	-56025.850	553.317		
409	37858.571	-56191.505	554.261		
410	37822.497	-56179.963	554.090		
411	37897.400	-56188.844	555.573		
412	37862.091	-56183.409	555.478		

※Z座標(標高)は令和3年度の成果値(H=557.147)を基準とした直接測量による

実施図			
令和5年度 穂高プール跡地農地復旧造成工事			
番号	1/22	平面図	縮尺
安曇野市 穂高プール跡地			
設計会社			
測量会社	有限会社 サン・コンサルタンツ		
調査会社			
安曇野市役所			

撤去工平面図 S=1: 500 (A1)
S=1:1000 (A3)

安曇野市 穂高プール跡地

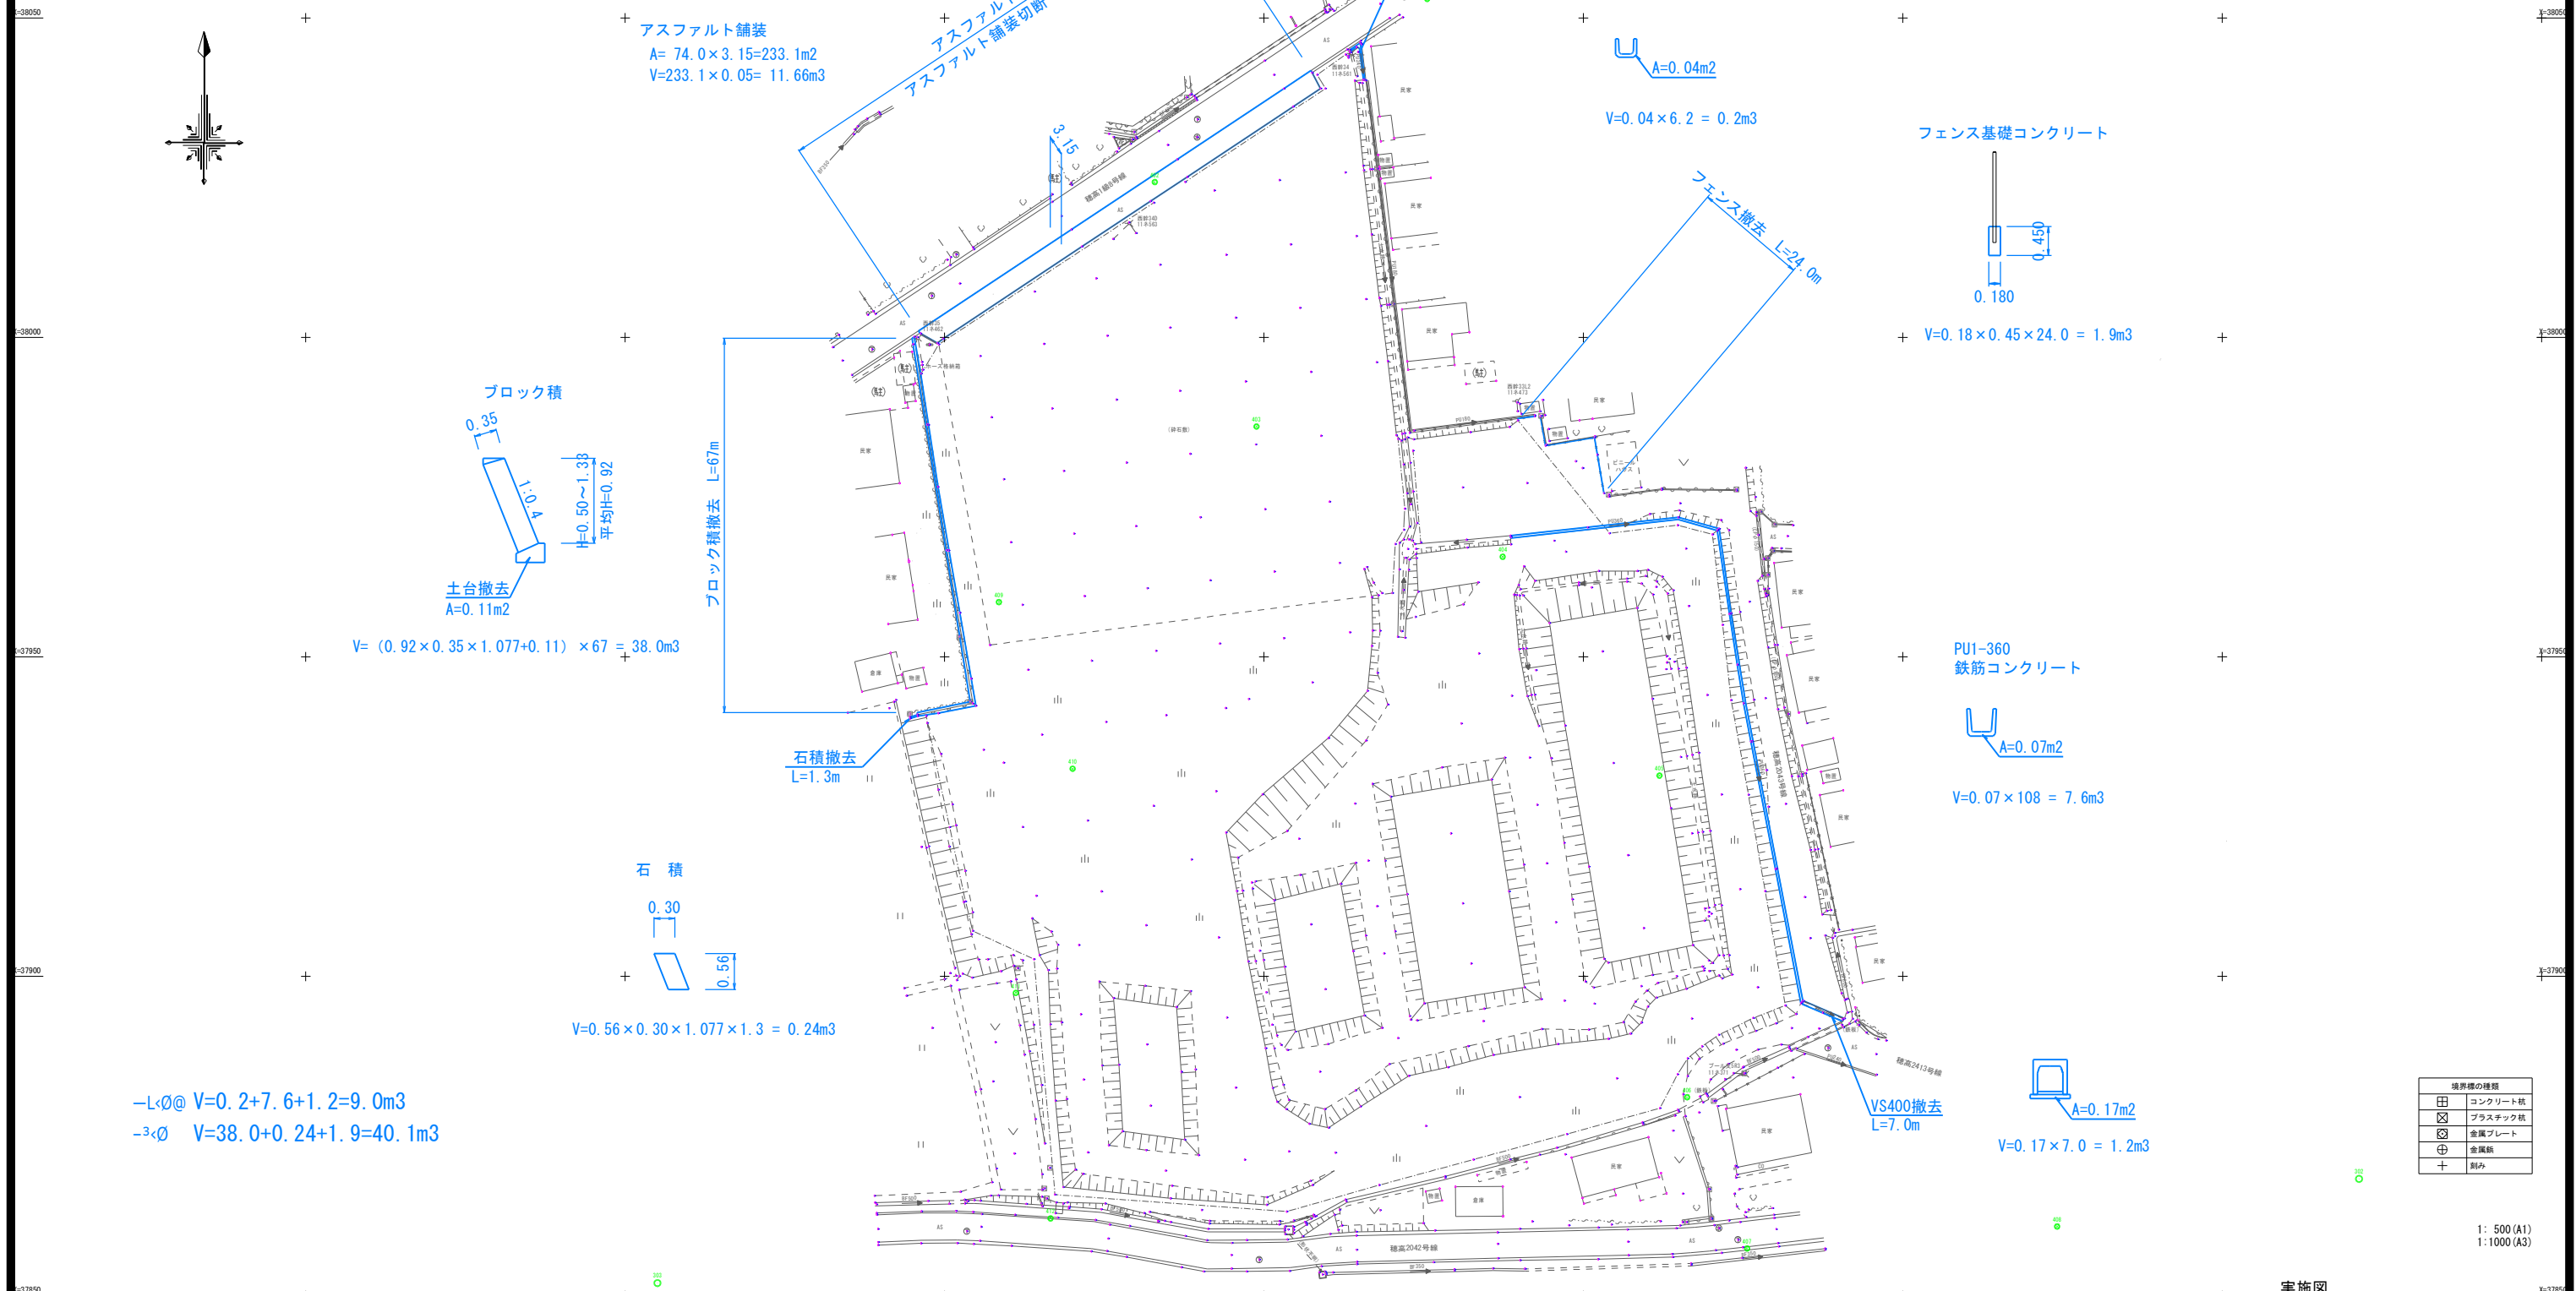

境界線の種類	
田	コンクリート杭
区	プラスチック杭
区	金属プレート
+	金属杭
+	測り

1: 500 (A1)
1:1000 (A3)


基準点座標			
点名	X座標	Y座標	Z座標(標高)
301	38112.191	-56145.413	553.417
302	37868.280	-55978.585	552.578
303	37851.967	-56244.947	556.276
401	38052.981	-56124.448	553.510
402	38024.322	-56167.098	554.304
403	37986.052	-56151.180	553.867
404	37965.665	-56112.639	553.762
405	37931.402	-56088.100	554.919
406	37881.087	-56083.788	553.592
407	37857.392	-56074.375	553.831
408	37860.827	-56025.850	553.317
409	37938.571	-56191.505	554.261
410	37932.487	-56179.963	554.090
411	37897.400	-56188.844	555.573
412	37862.091	-56183.409	555.478

※Z座標(標高)は令和3年度の成果値(0+557.147)を基準とした直接水準による


実施図			
令和5年度 穂高プール跡地農地復旧造成工事			
番号	2 / 22	撤去工平面図	縮尺
安曇野市 穂高プール跡地			
設計会社			
測量会社	有限会社 サン・コンサルタンツ		
調査会社			
安曇野市役所			

【参考】仮設計画図 S=1: 500 (A1)
S=1:1000 (A3)

安曇野市 穂高プール跡地

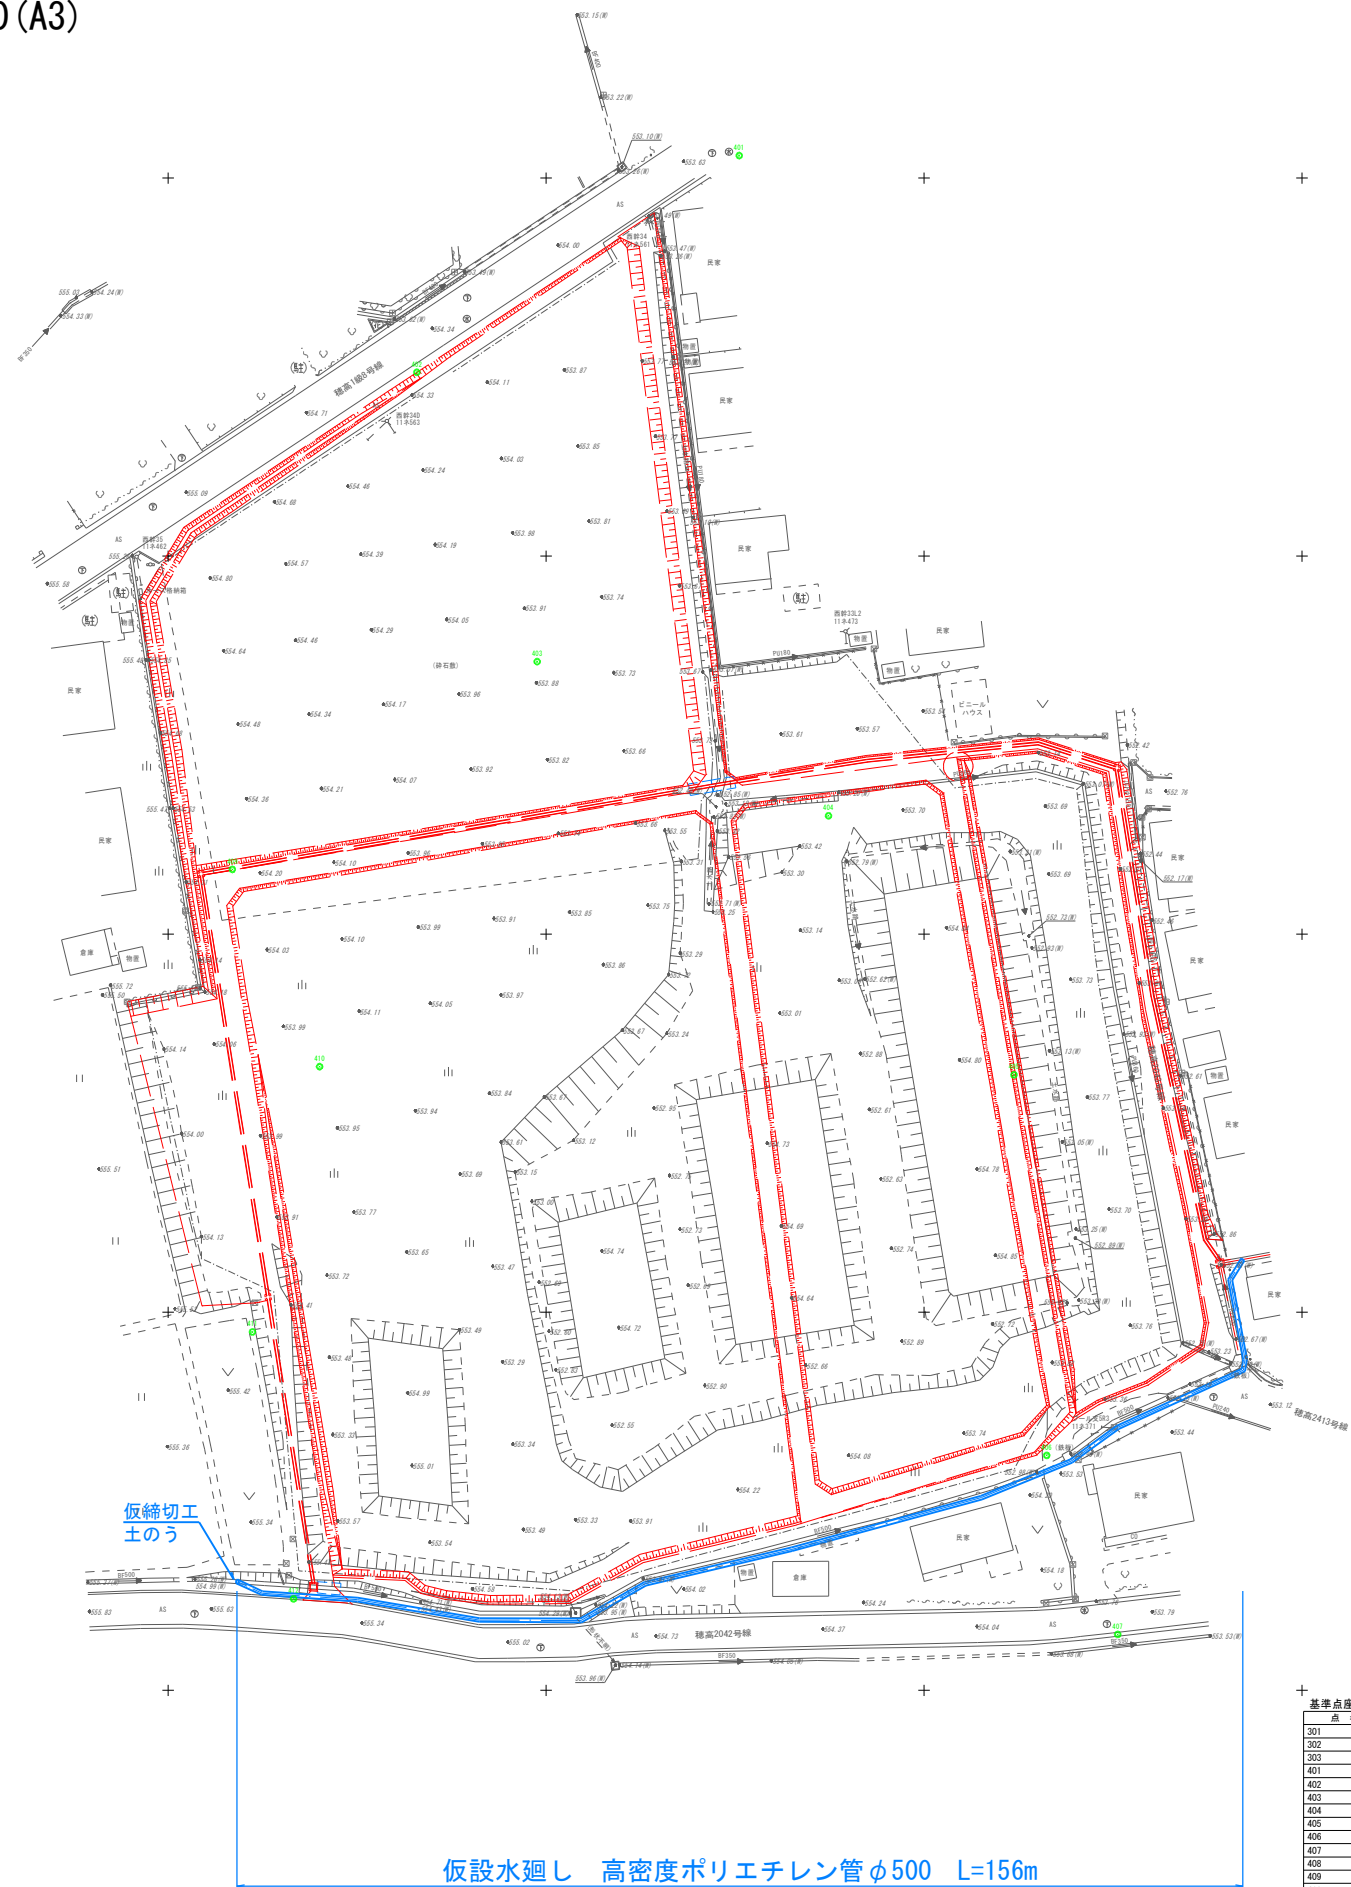


土のう参考図 S=1:25

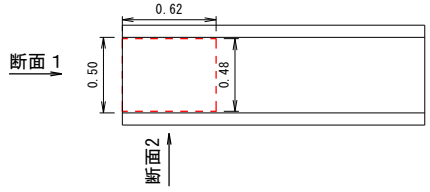


土のう寸法 H=13cm
B=48cm
L=62cm
土のう詰土 V=0.02m³/袋

土のう数量
土のう個数 0.50÷0.48×3段 = 3袋
土のう詰土 3×0.02 = 0.06 m³

断面図1

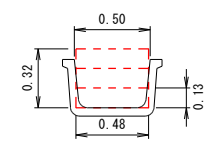

断面図2

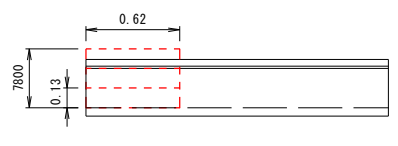

境界線の種類	
田	コンクリート杭
☒	プラスチック杭
⊕	金属プレート
⊕	金属杭
+	別カ

1: 500 (A1)
1:1000 (A3)

基準点座標		世界測地系(測地成果2011)	
点名		X座標	Y座標
301	38112.191	-56145.413	553.417
302	37868.280	-55978.585	552.578
303	37851.967	-56244.947	556.376
401	38052.981	-55124.448	553.510
402	38024.322	-56167.098	554.304
403	37886.052	-56151.180	553.867
404	37865.665	-56112.639	553.762
405	37931.402	-56080.100	554.918
406	37881.067	-56083.768	553.592
407	37857.392	-56074.375	553.831
408	37860.827	-56025.850	553.317
409	37958.571	-56191.505	554.261
410	37922.487	-56179.983	554.090
411	37897.400	-56188.844	555.573
412	37862.091	-56183.409	555.478

※Z座標(標高)は令和3年度の成果値 (H=557.147) を基準とした直接観測による

実施図


令和5年度 穂高プール跡地農地復旧造成工事			
番号	3／22	仮設計画図	縮尺
安曇野市 穂高プール跡地			
設計会社			
測量会社	有限会社 サン・コンサルタンツ		
調査会社			
安曇野市役所			

縦断図

V=1 : 100 H=1 : 500 (A1)
V=1 : 200 H=1 : 1000 (A3)

(参考図)

整地工

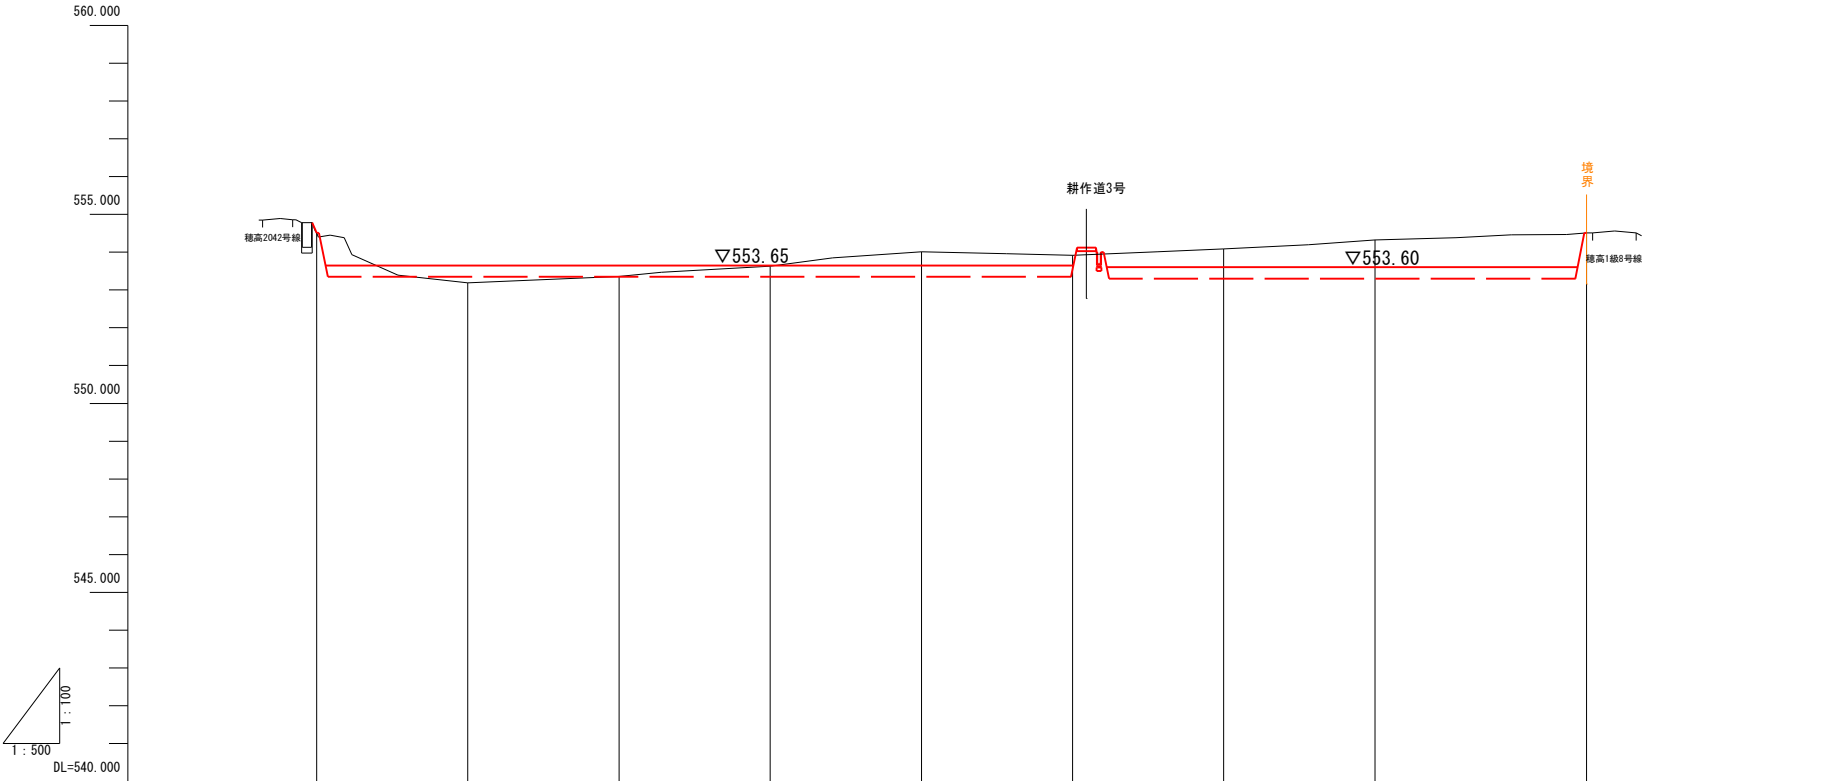


勾配										
盛土										
切土										
計画田面高		553.65	553.65	553.65	553.65	553.65	553.60	553.60		
地盤高	554.51	553.19	553.36	553.63	554.01	553.92	554.09	554.32	554.51	
追加距離	0.000	20.000	40.000	60.000	80.000	100.000	120.000	140.000	168.016	
単距離	0.000	20.000	20.000	20.000	20.000	20.000	20.000	20.000	28.016	
測点	0.0	20.0	40.0	60.0	80.0	100.0	120.0	140.0	160.7	
曲線										
標付勾配図										

実施図

令和5年度 穂高プール跡地農地復旧造成工事			
番号	5/22	整地工縦断図	縮尺 図 示
安曇野市 穂高プール跡地			
設計会社			
測量会社	有限会社 サン・コンサルタンツ		
調査会社			
安 曇 野 市 役 所			


横断図 1 S=1 : 200 (A1)
S=1 : 400 (A3) (参考図)
整地工

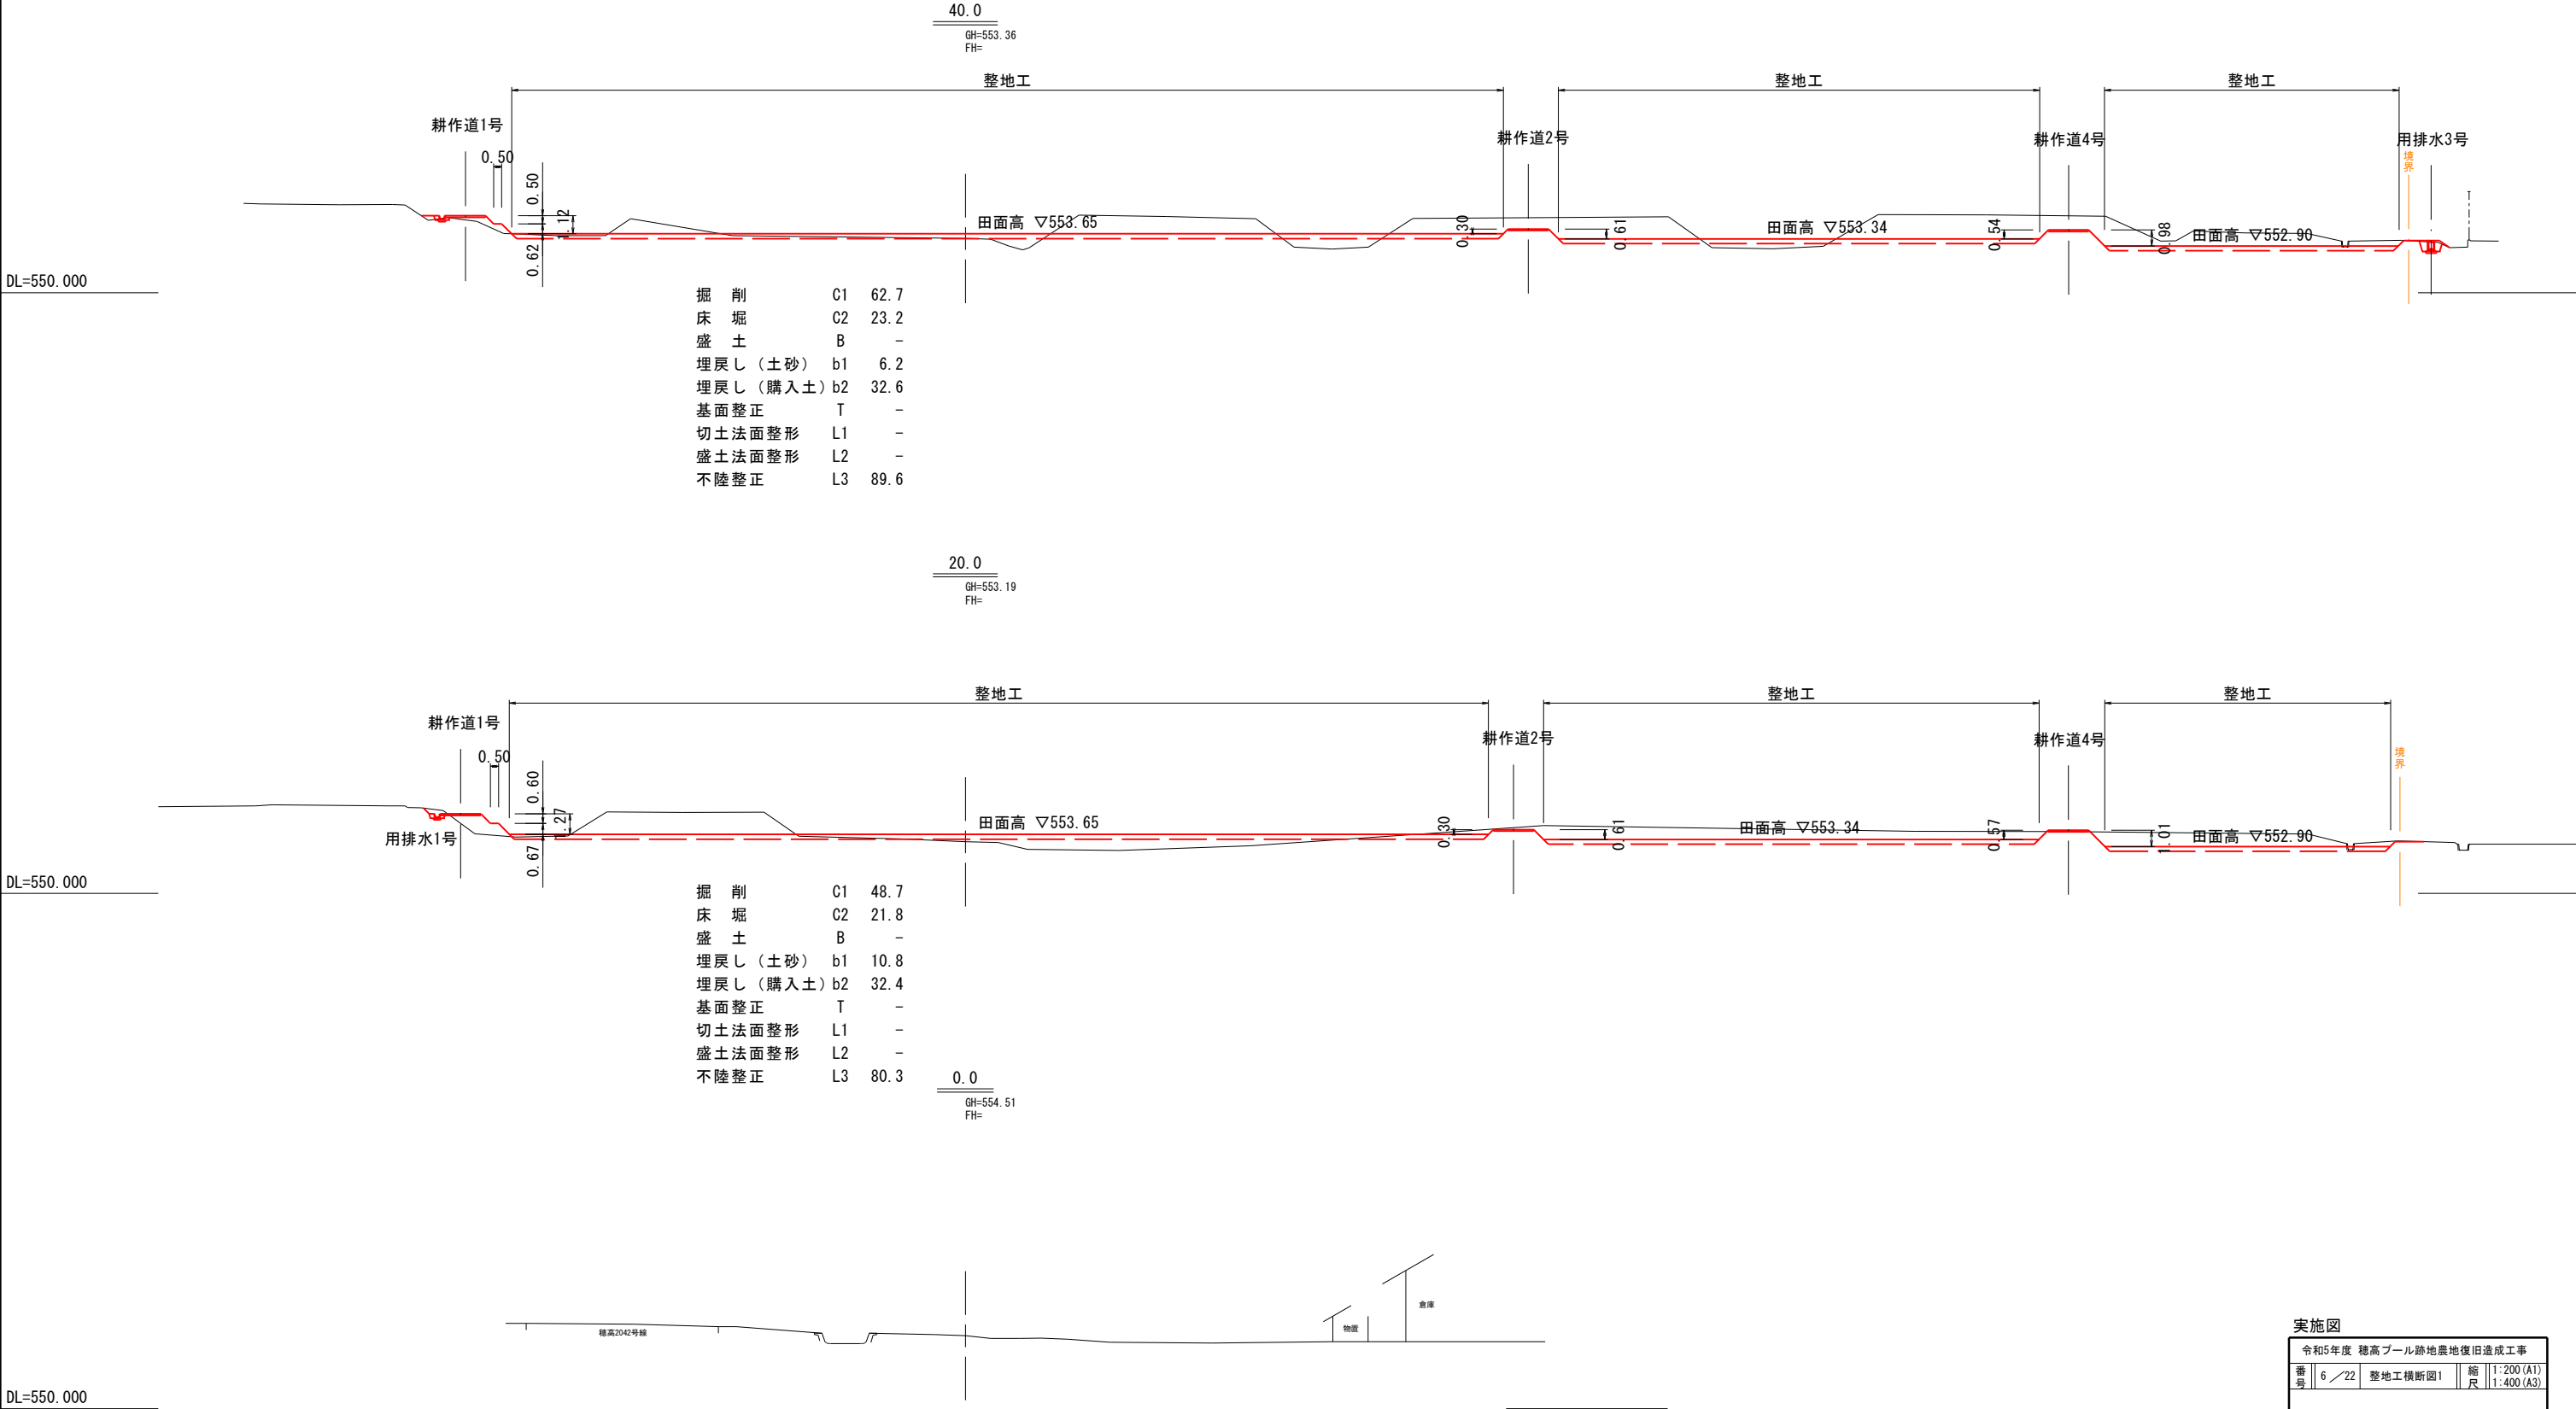

実施図

令和5年度 穂高プール跡地農地復旧造成工事			
番号	6/22	整地工横断面図1	縮尺 1:200 (A1) 1:400 (A3)
安曇野市 穂高プール跡地			
設計会社			
測量会社		有限会社 サン・コンサルタンツ	
調査会社			
安 曇 野 市 役 所			

横断図 2 S=1 : 200 (A1)
S=1 : 400 (A3) (参考図)
整地工

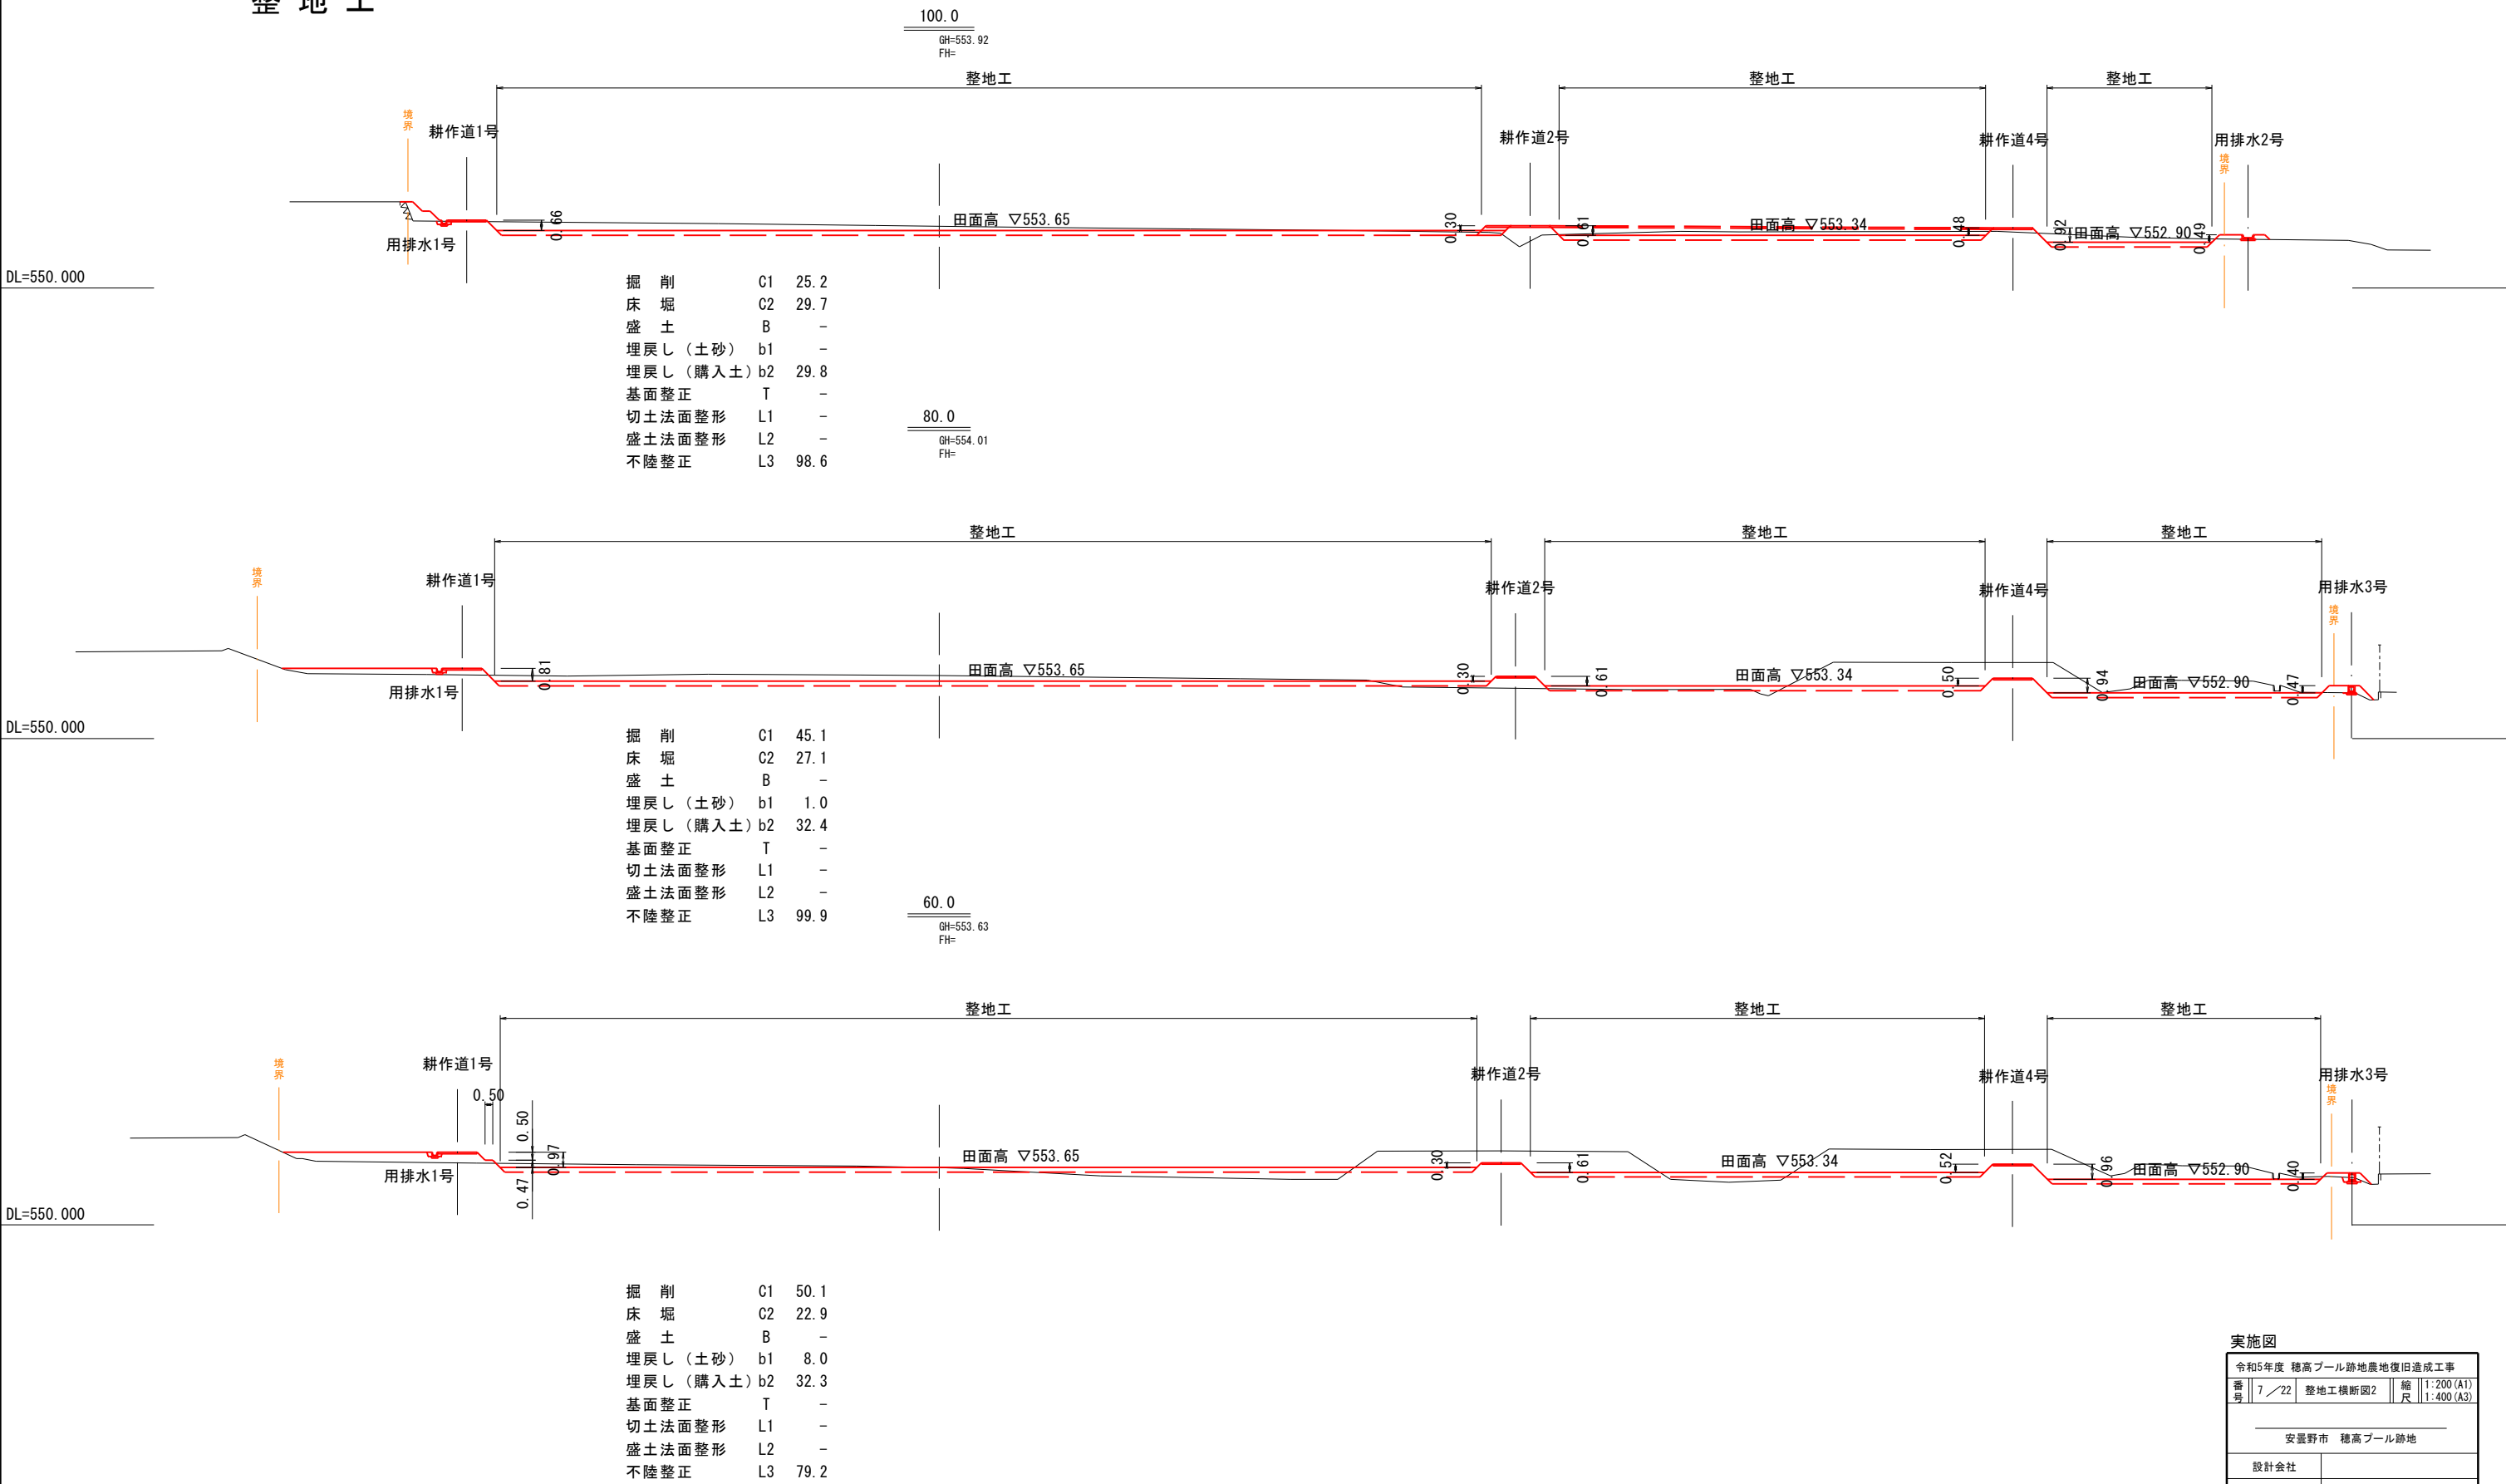


実施図			
令和5年度 穂高プール跡地農地復旧造成工事			
番号	7 / 22	整地工横断図2	縮尺 1:200 (A1) 1:400 (A3)
安曇野市 穂高プール跡地			
設計会社			
測量会社	有限会社 サン・コンサルタンツ		
調査会社			
安曇野市役所			

横断図 3

S=1 : 200 (A1)
S=1 : 400 (A3) (参考図)


整地工

DL=550.000

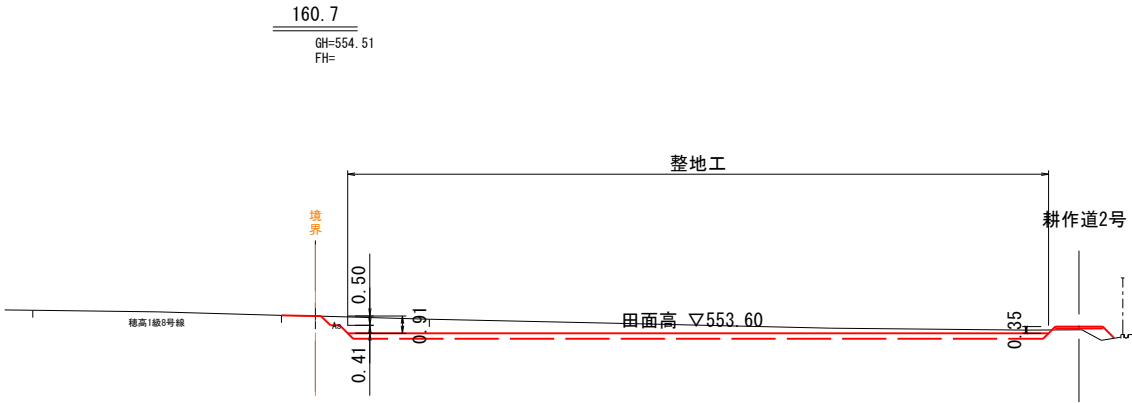


掘削	C1	17.5
床堀	C2	11.0
盛土	B	-
埋戻し(土砂)	b1	-
埋戻し(購入土)	b2	11.0
基面整正	T	-
切土法面整形	L1	1.3
盛土法面整形	L2	-
不陸整正	L3	36.5

DL=550.000

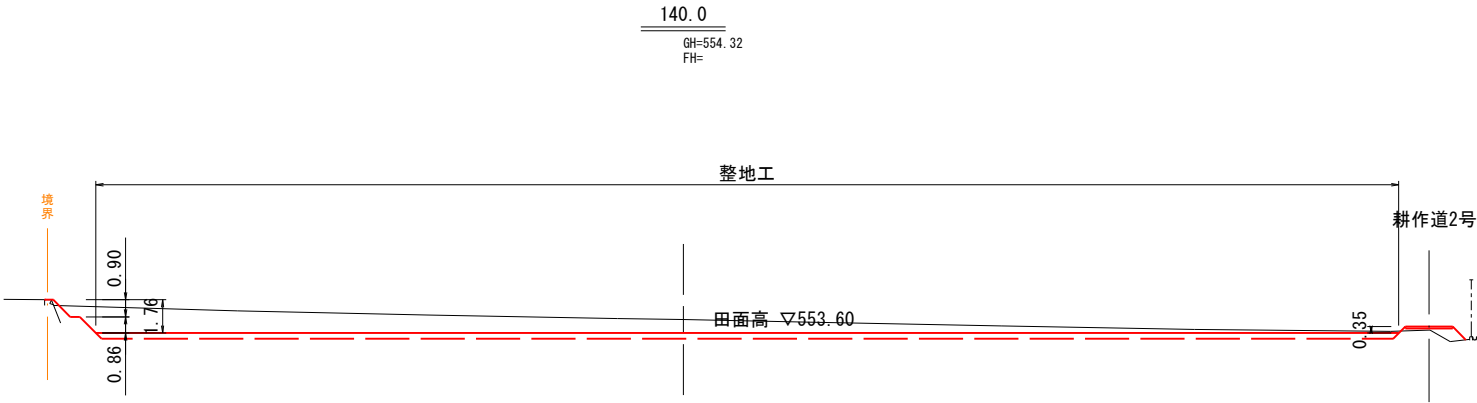

掘削	C1	46.7
床堀	C2	20.6
盛土	B	0.1
埋戻し(土砂)	b1	-
埋戻し(購入土)	b2	20.6
基面整正	T	-
切土法面整形	L1	2.1
盛土法面整形	L2	0.4
不陸整正	L3	68.3

DL=550.000

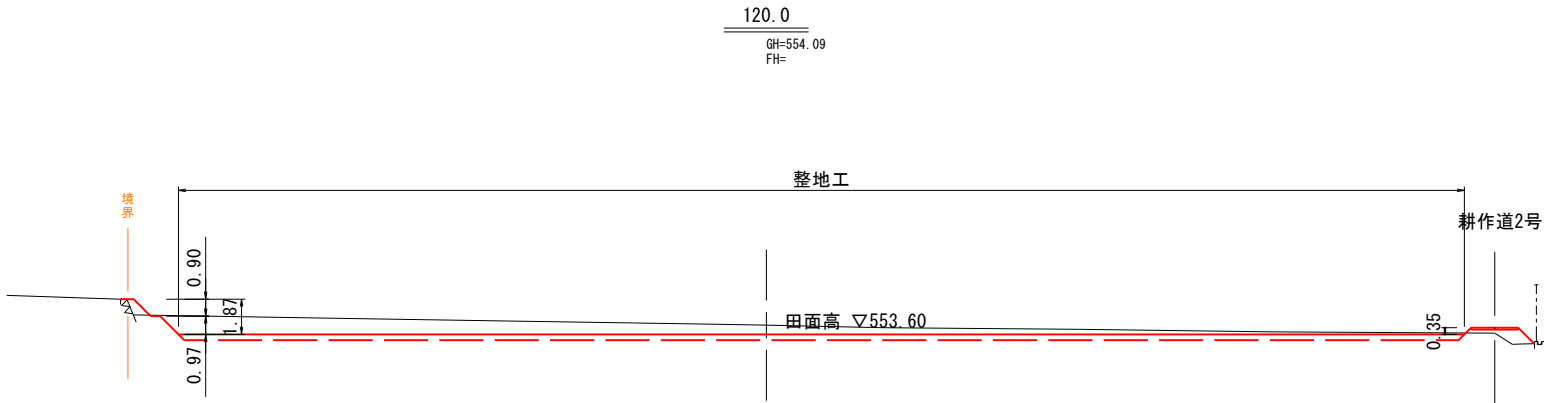


Pt. 104.5			
掘削	C1	32.9	32.9
床堀	C2	20.3	20.3
盛土	B	0.5	0.5
埋戻し(土砂)	b1	-	-
埋戻し(購入土)	b2	20.3	20.3
基面整正	T	-	-
切土法面整形	L1	1.4	1.4
盛土法面整形	L2	1.2	1.2
不陸整正	L3	67.5	67.5

実施図

令和5年度 穂高プール跡地農地復旧造成工事			
番号	8 / 22	整地工横断図3	縮尺 1:200 (A1) 1:400 (A3)
安曇野市 穂高プール跡地			
設計会社			
測量会社	有限会社 サン・コンサルタンツ		
調査会社			
安 曇 野 市 役 所			

縦断図 V=1 : 100 H=1 : 500 (A1) (参考図)
V=1 : 200 H=1 : 1000 (A3)


耕作道1号・用排水1号

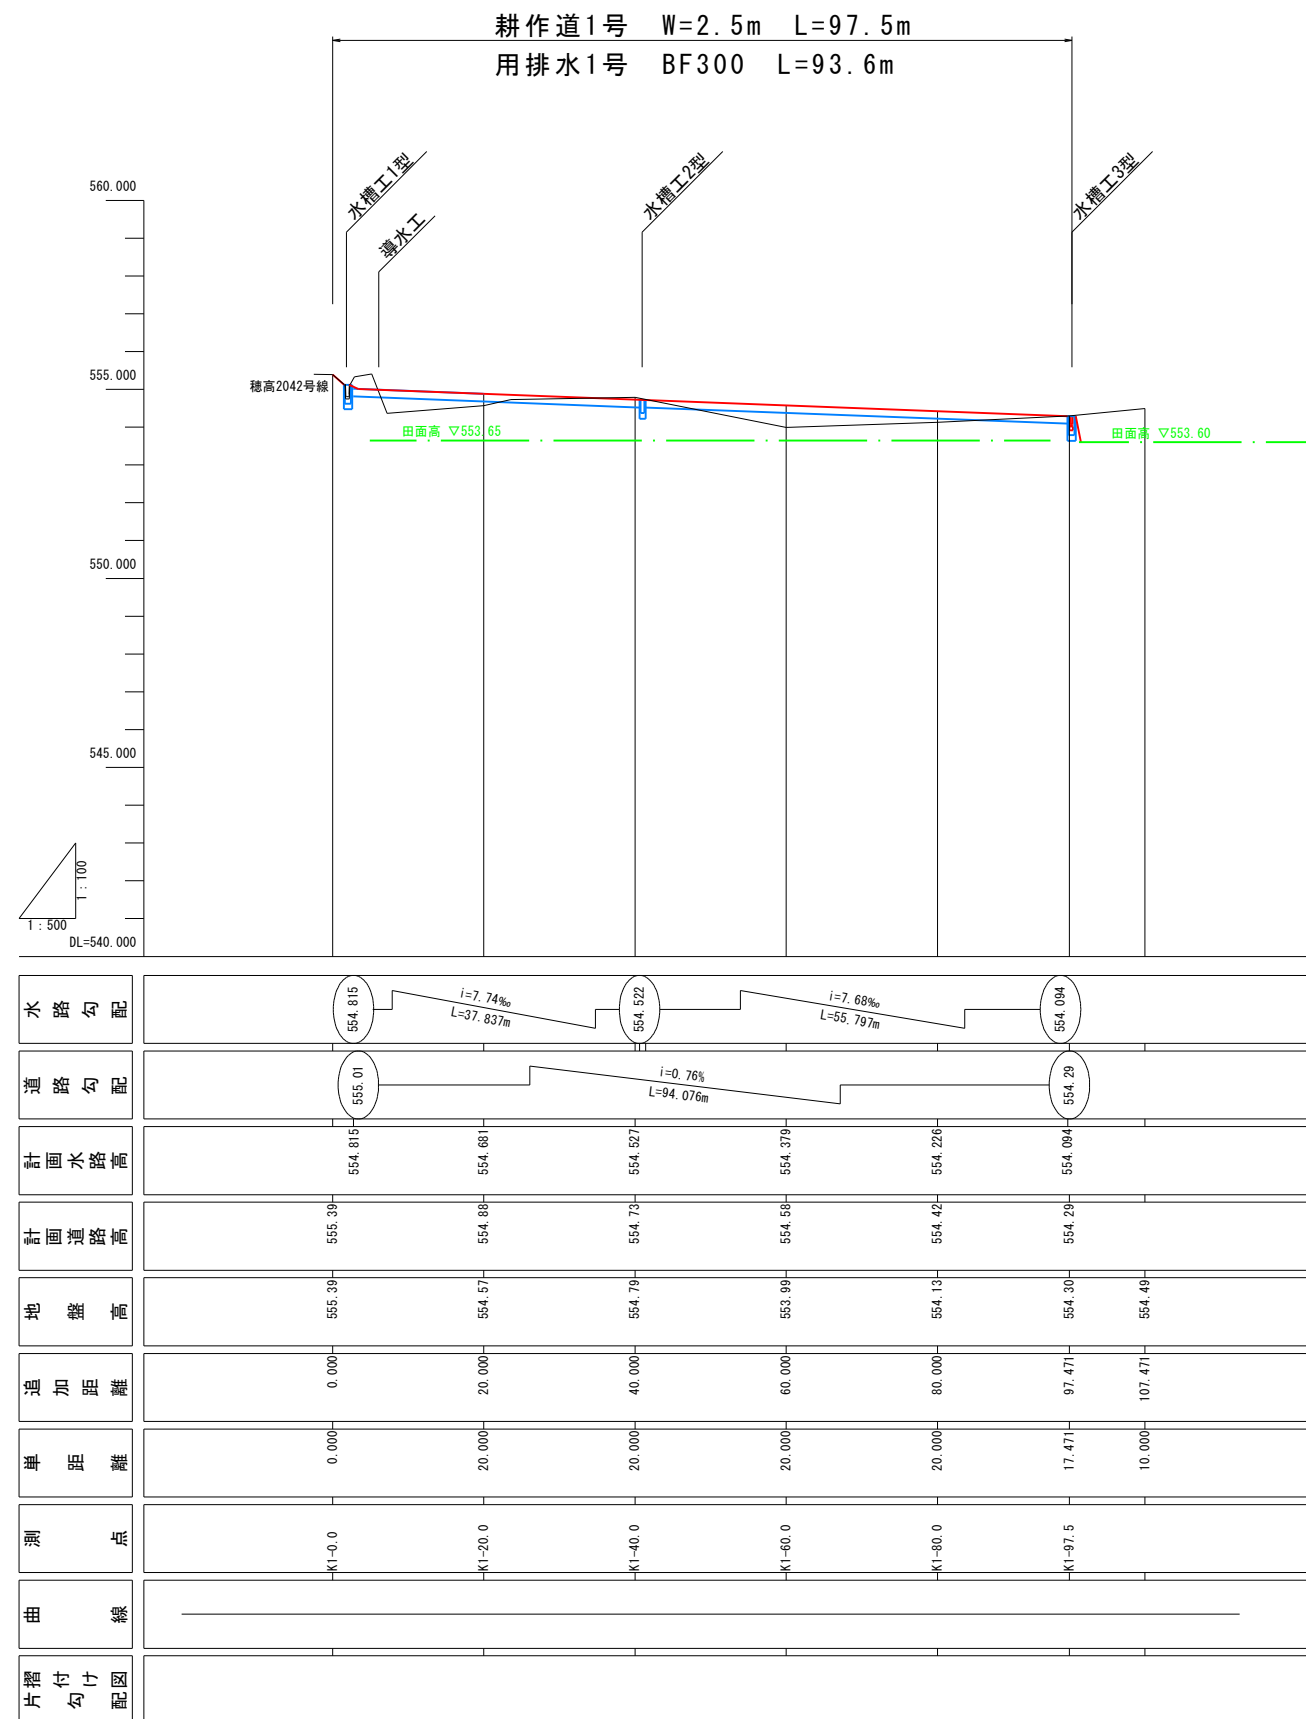

実施図

令和5年度 穂高ブルー跡地農地復旧造成工事				
番 号	9 / 22	掘作道1号・用排水1号 仮設断	縮 尺	図 示
安曇野市 穂高ブルー跡地				
設計会社				
測量会社		有限会社 サン・コンサルタンツ		
調査会社				
安 曇 野 市 役 所				


耕作道1号・用排水1号

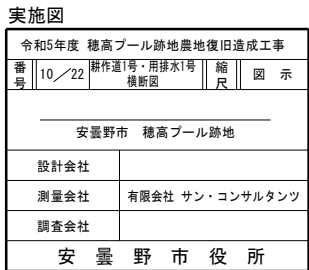

縦断図


V=1 : 100 H=1 : 500 (A1)
V=1 : 200 H=1 : 1000 (A3) (参考図)

耕作道2号

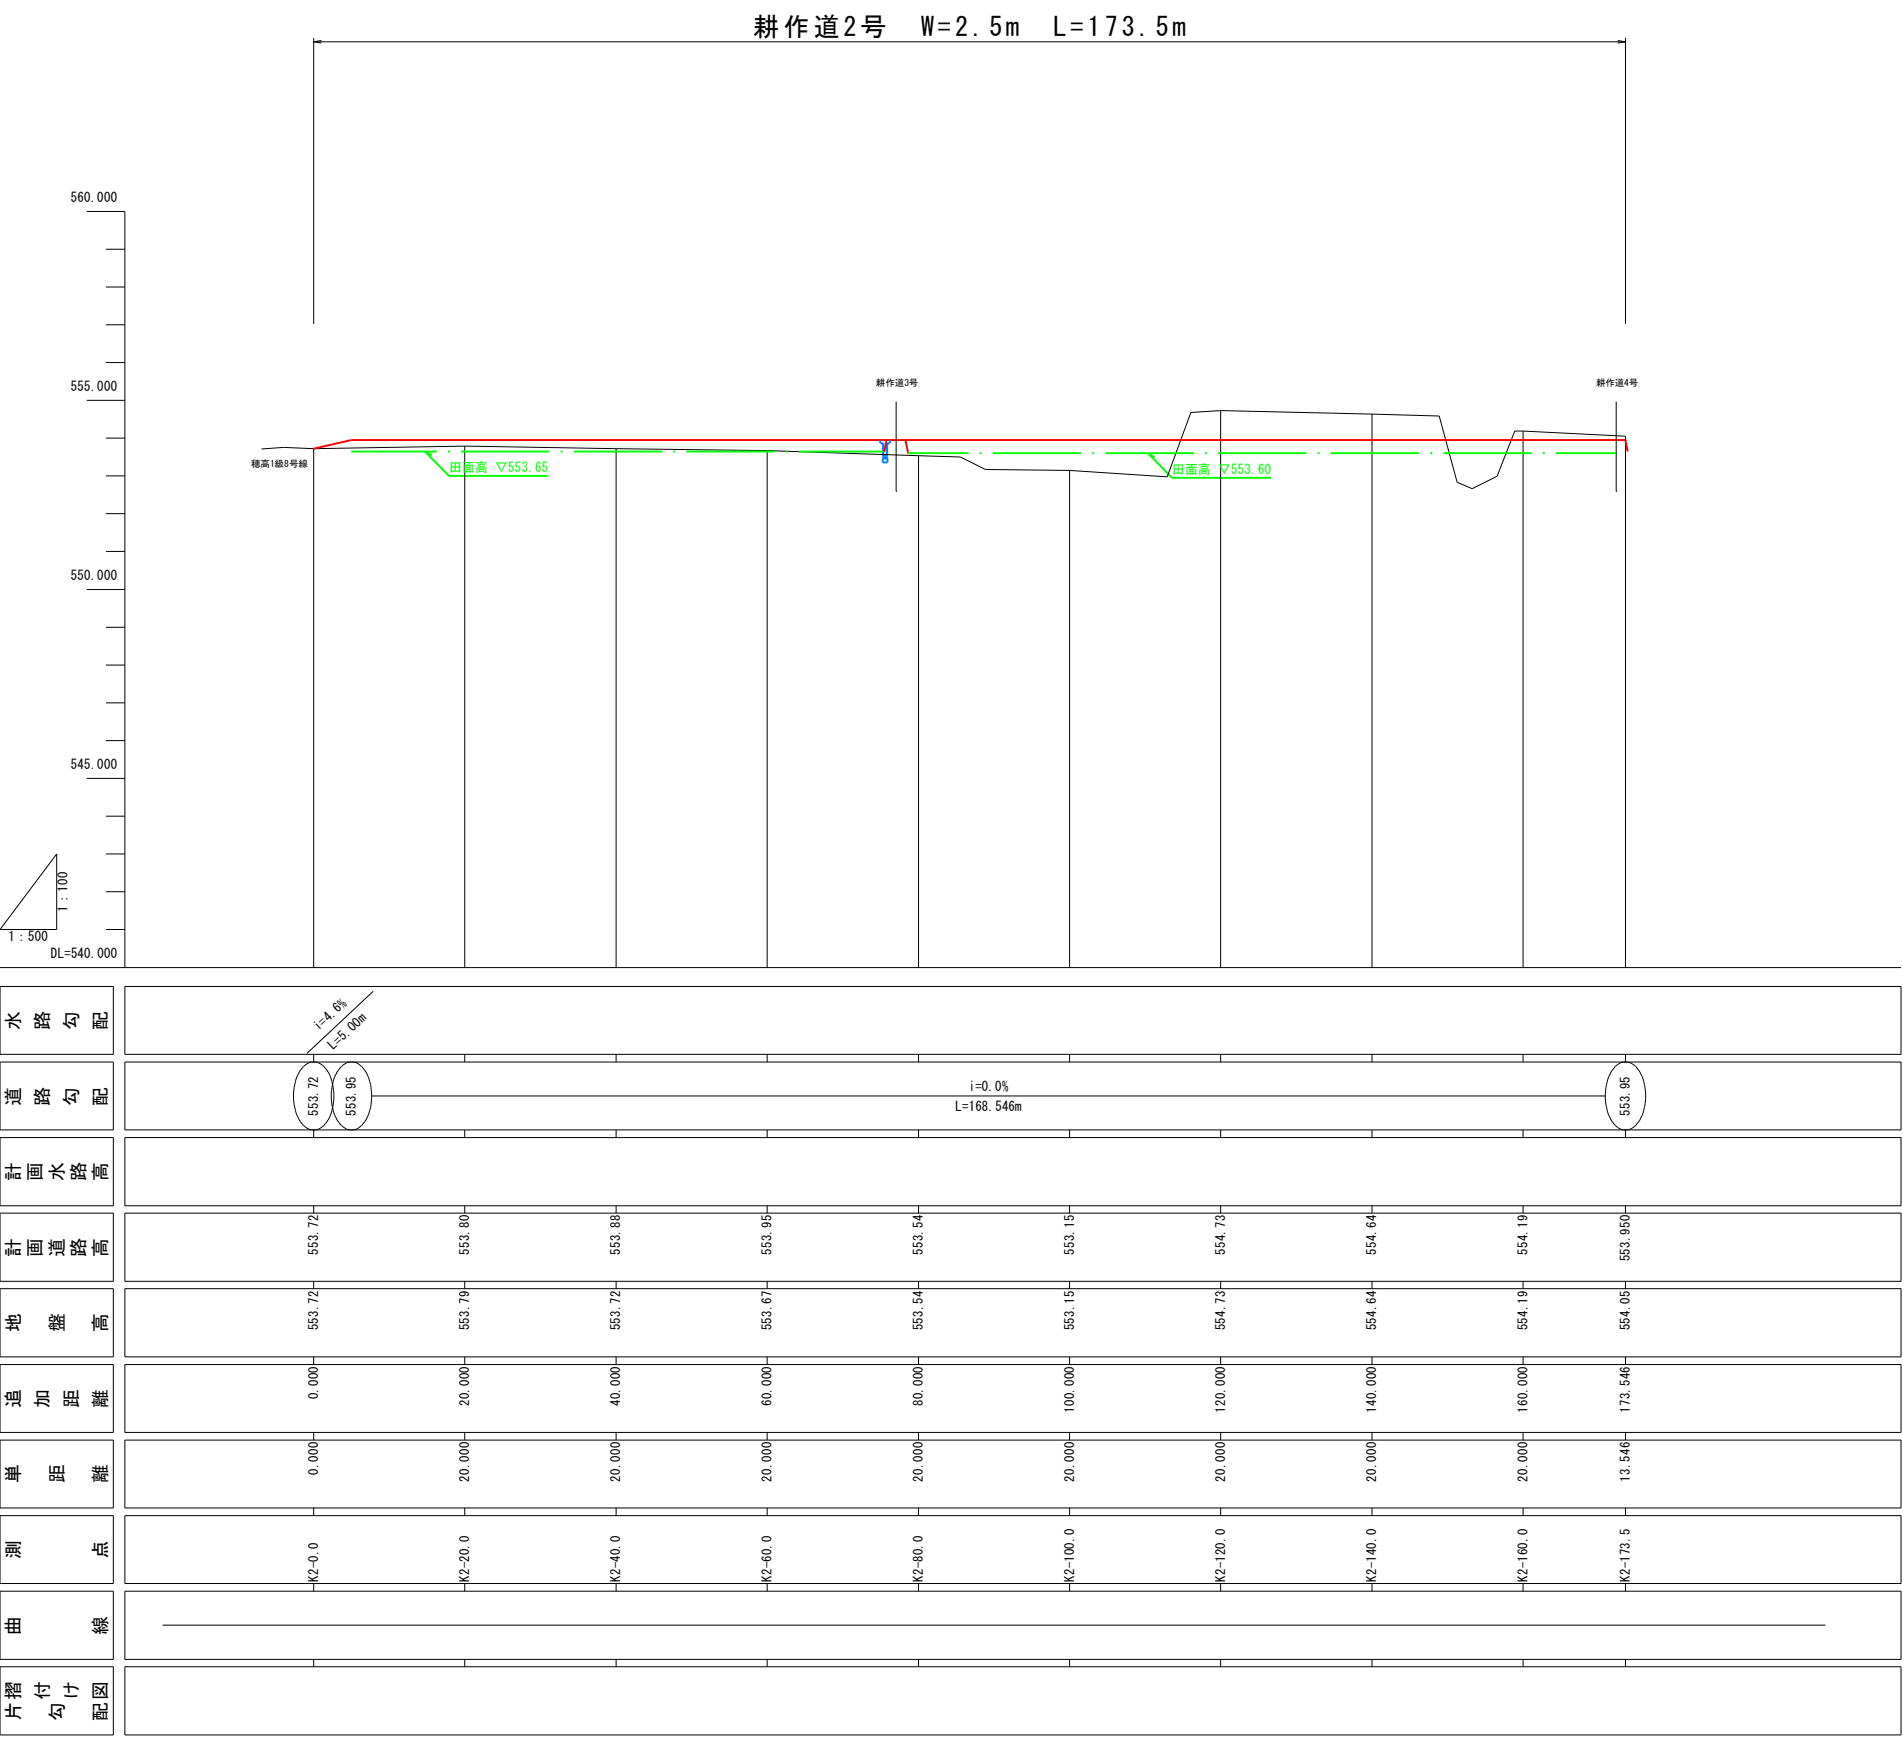


実施図				
令和5年度 穂高プール跡地農地復旧造成工事				
番 号	11/22	耕作道2号 縦断図	縮 尺	図 示
安曇野市 穂高プール跡地				
設計会社				
測量会社		有限会社 サン・コンサルタンツ		
調査会社				
安 曇 野 市 役 所				

S=1 : 100 (A1) (参 考 図)
S=1 : 200 (A3)

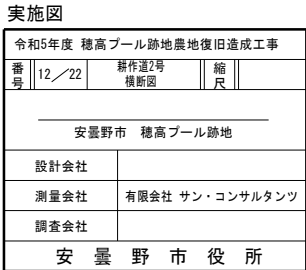

縦断図 V=1 : 100 H=1 : 500 (A1) (参考図)
V=1 : 200 H=1 : 1000 (A3)

耕作道3号・用排水2号

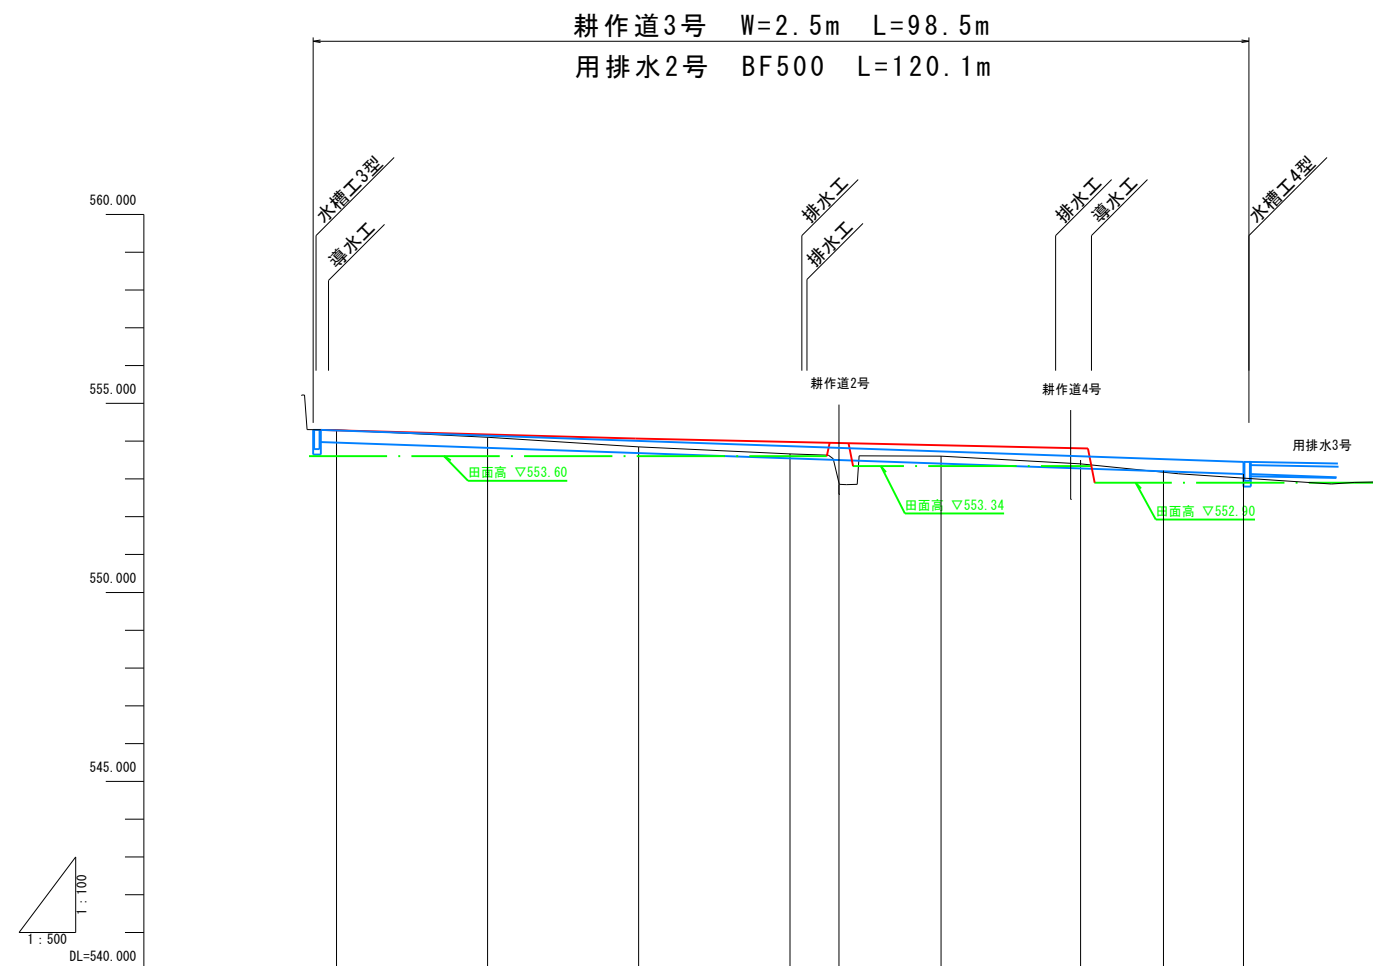








片簪付勾付配図	曲線	測点	単距離	追加距離	地盤高	計画道路高	計画水路高	道路勾配	水路勾配	
		K3+0.0	0.000	0.000	554.30	554.27	554.085 553.960	554.27	554.085	
		K3+20.0	20.000	20.000	554.10	554.17	553.822			
		K3+40.0	20.000	40.000	553.95	554.07	553.684			
		K3+60.0	20.000	60.000	553.86	553.98	553.546			
		K3+TP.1	6.508	66.508	552.85	553.95	553.501			
		K3+80.0	13.492	80.000	553.60	553.89	553.408			
		K3+80.5	18.463	98.463	553.40	553.81	553.281		553.81	553.133

実施図

令和5年度 穂高ブルー跡地農地復旧造成工事				
番号	13/22	耕作区3号、用排水2号 縦断面	縮尺	図 示
安曇野市 穂高ブルー跡地				
設計会社				
測量会社		有限会社 サン・コンサルタンツ		
調査会社				
安 曇 野 市 役 所				

横断図 S=1 : 100 (A1)
S=1 : 200 (A3) (参考図)


耕作道3号・用排水2号

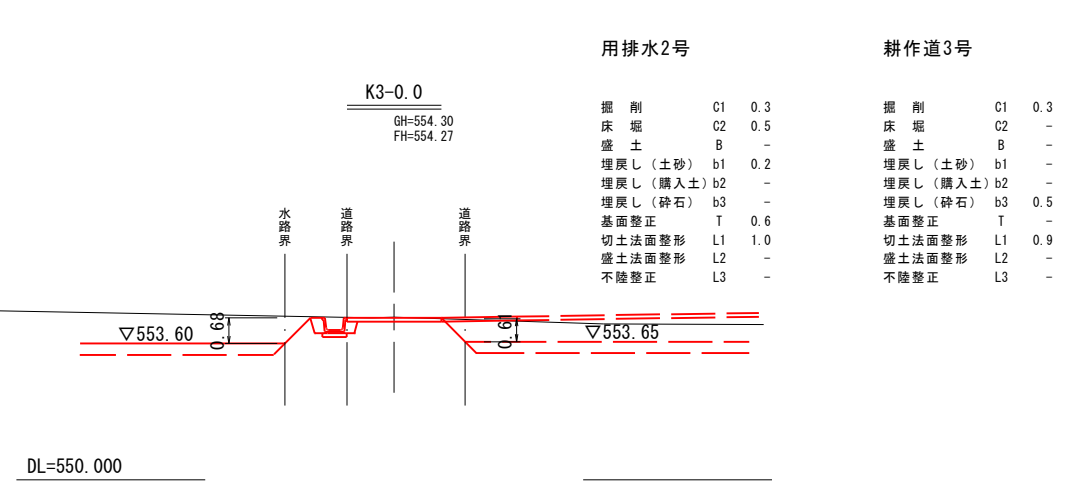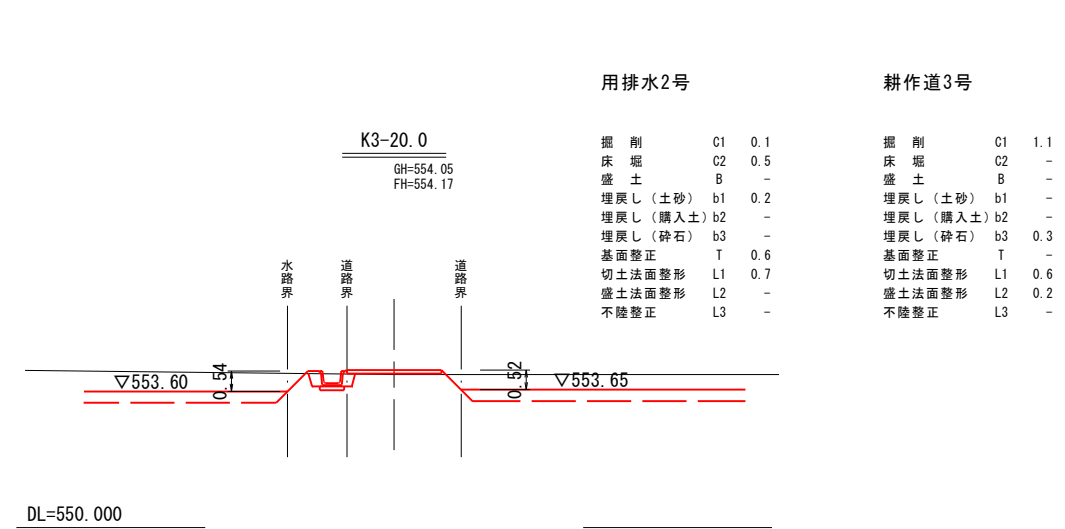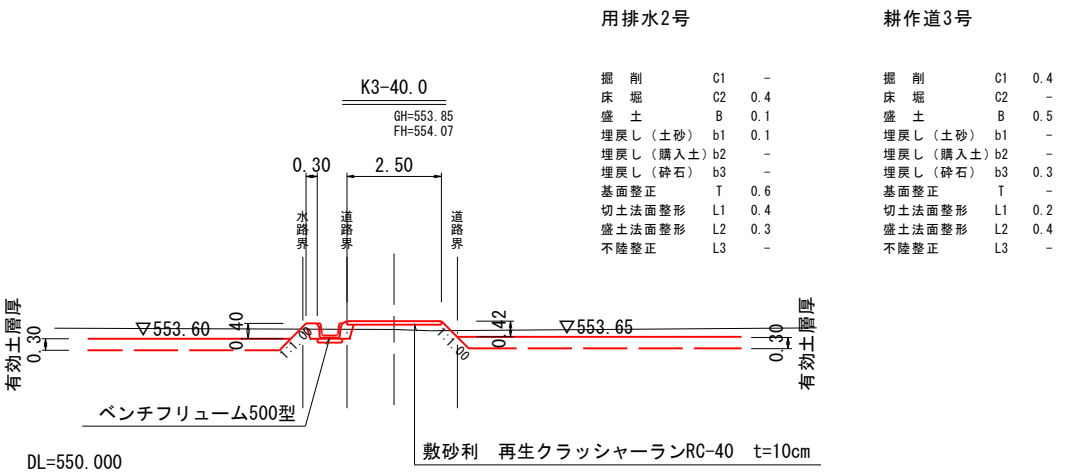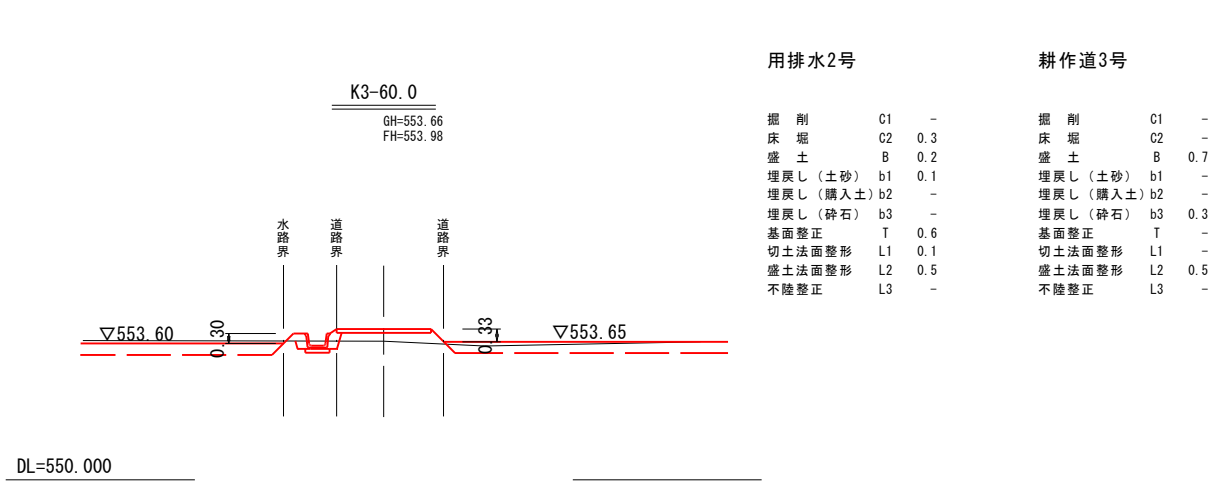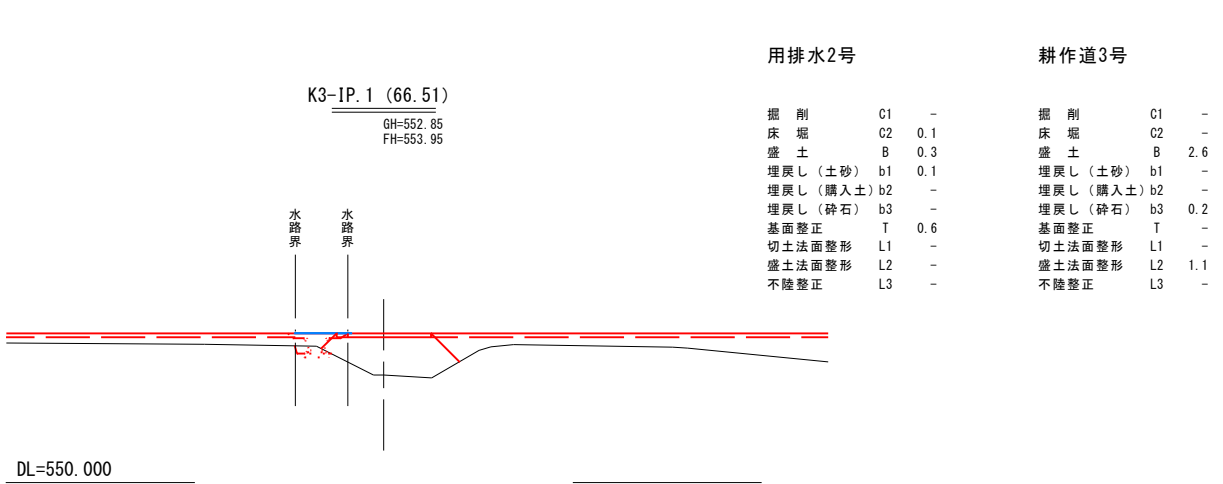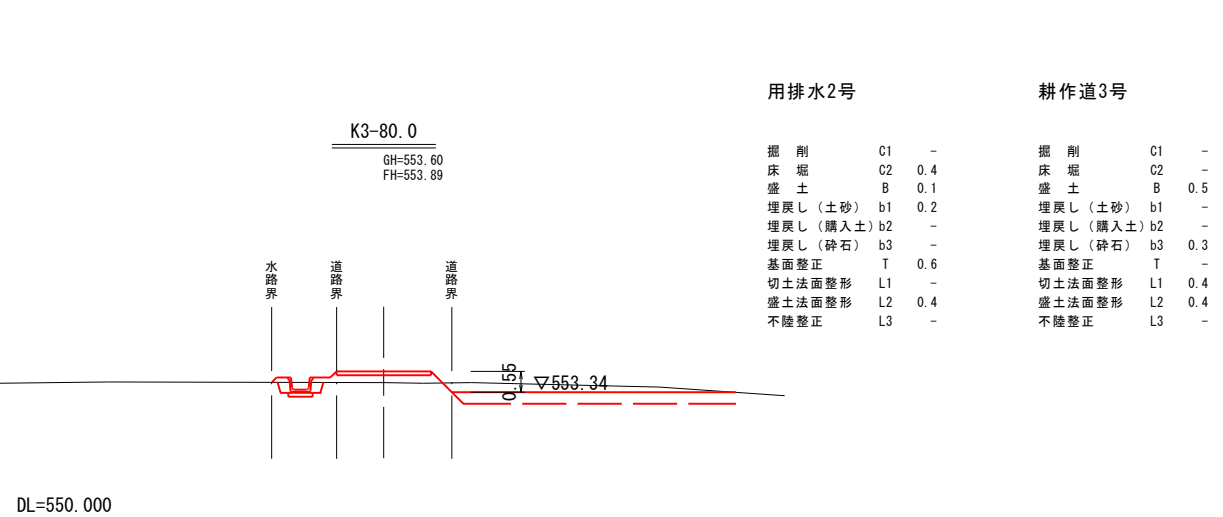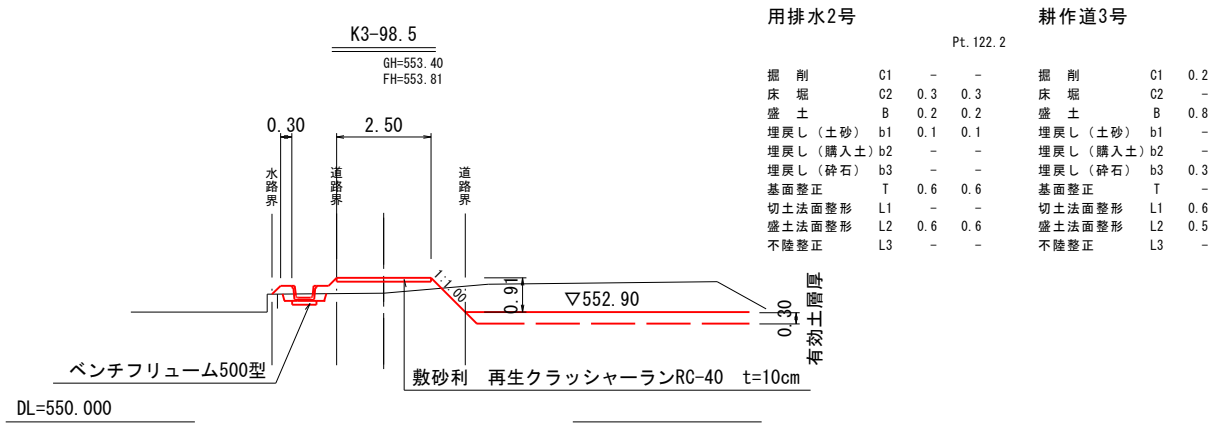

実施図

令和5年度 穂高プール跡地農地復旧造成工事			
番号	14/22	耕作道3号・用排水2号 横断図	縮尺 1:100 (A1) 1:200 (A3)
安曇野市 穂高プール跡地			
設計会社			
測量会社	有限会社 サン・コンサルタンツ		
調査会社			
安曇野市役所			










V=1 : 100 H=1 : 500 (A1) (参 考 図)
V=1 : 200 H=1 : 1000 (A3)

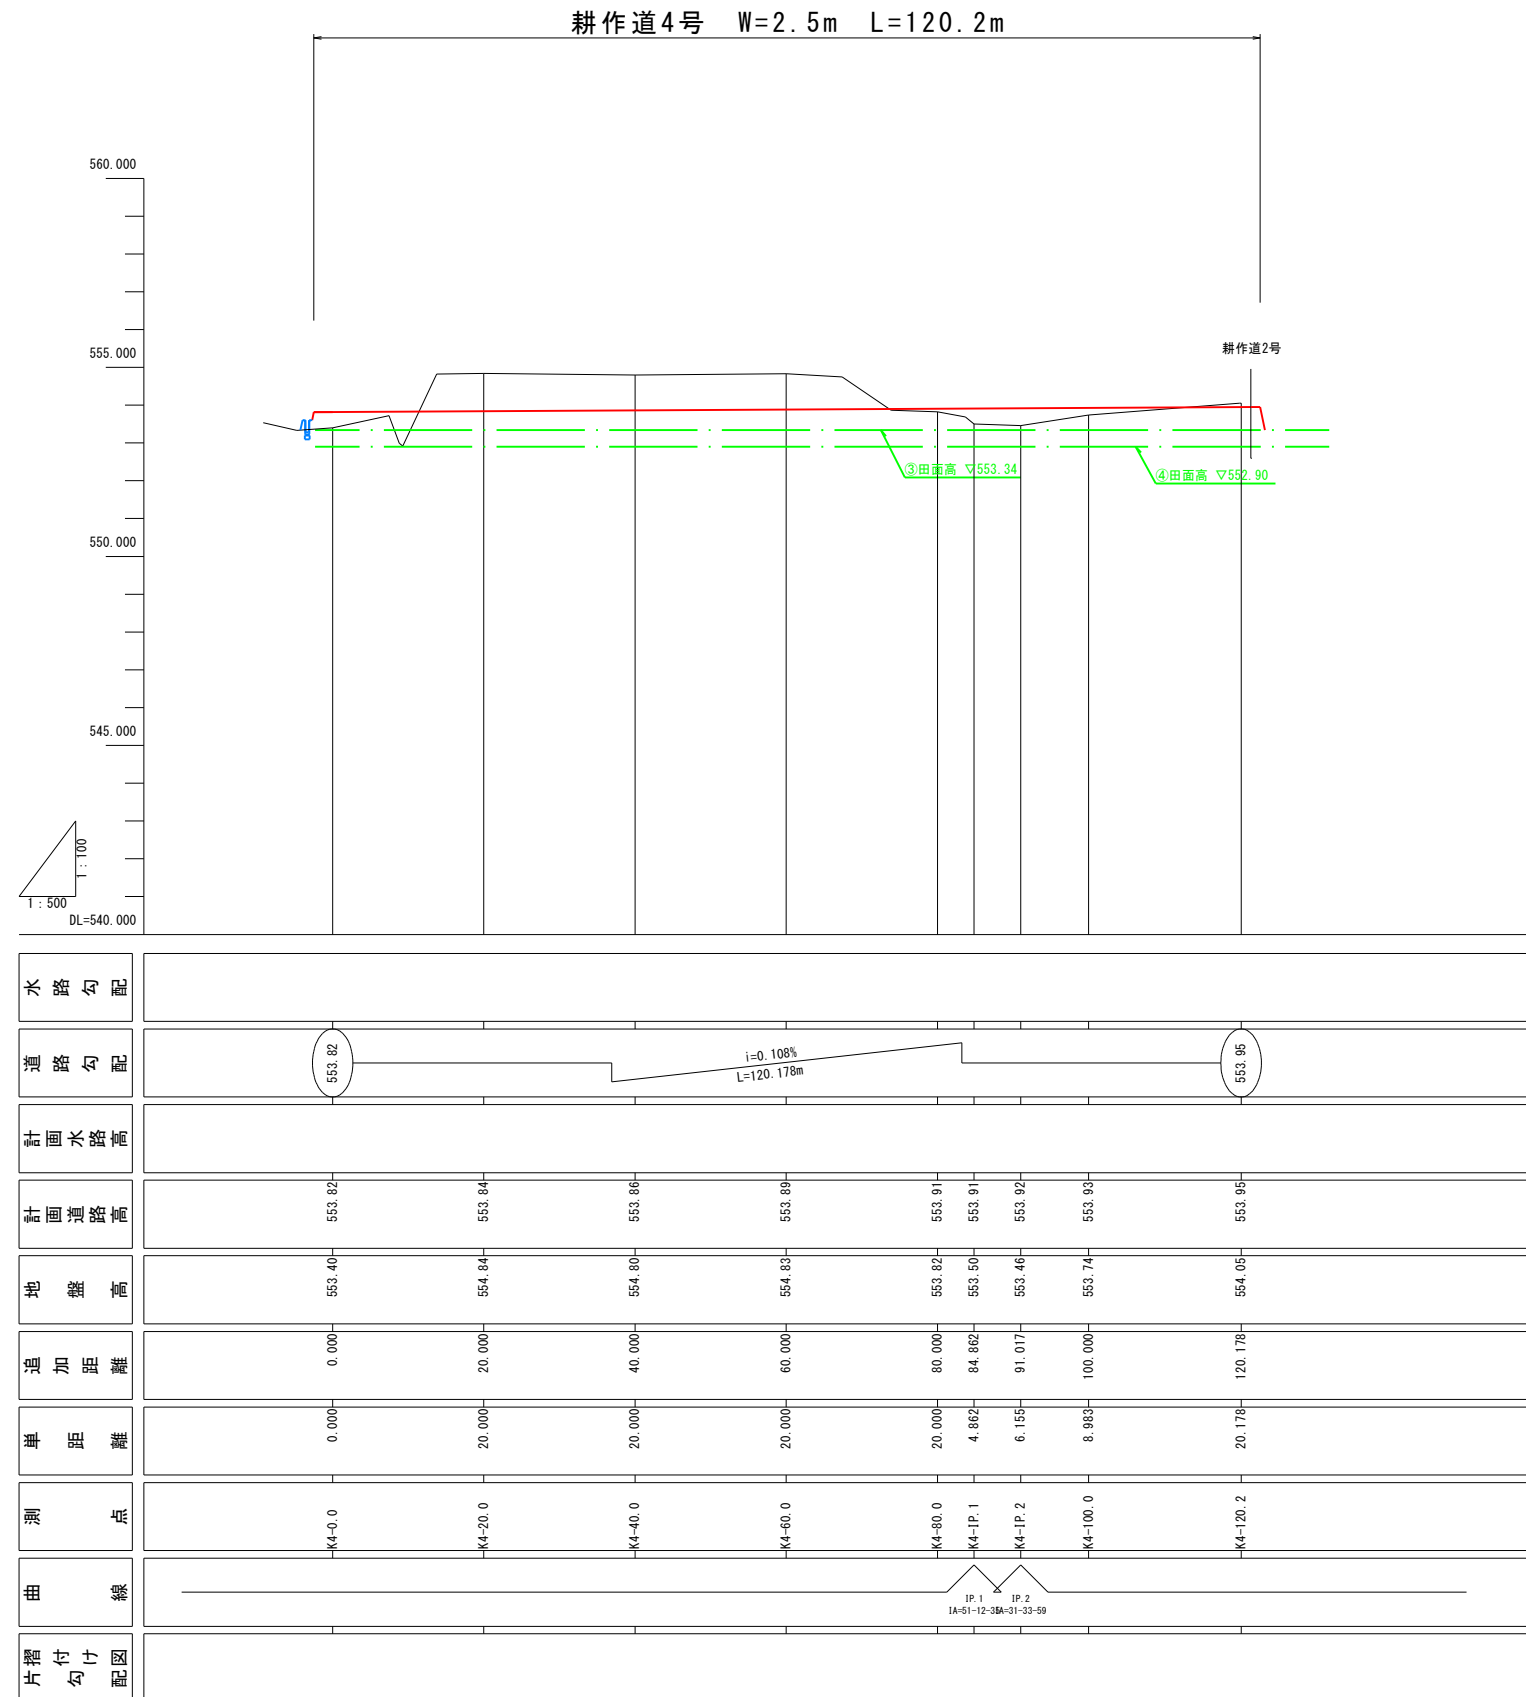

実施図				
令和5年度 穂高プール跡地農地復旧達成工事				
番号	15／22	耕作道4号 概測図	縮尺	図 示
安曇野市 穂高プール跡地				
設計会社				
測量会社				
調査会社				
安 曇 野 市 役 所				

横断図 S=1:100 (A1)
S=1:200 (A3) (参考図)


耕作道4号

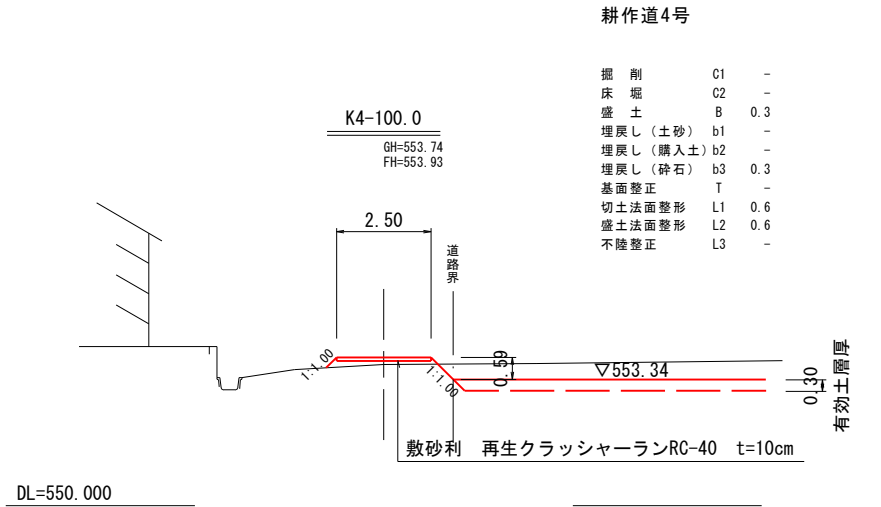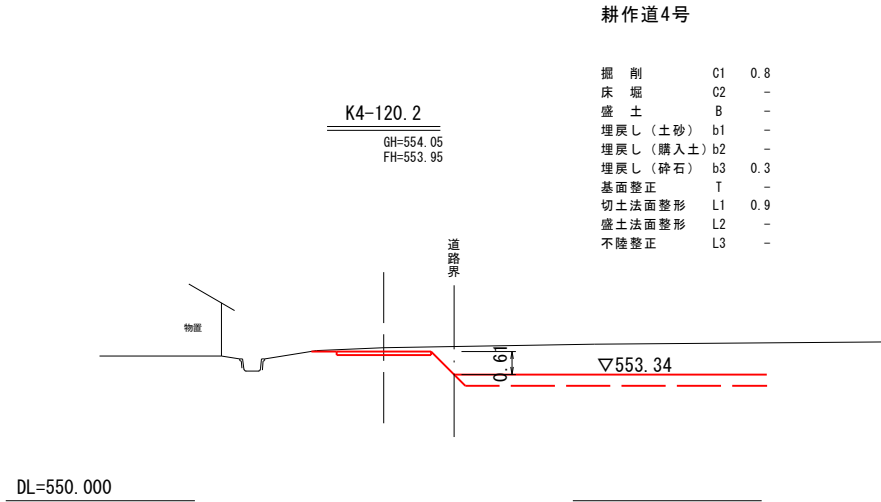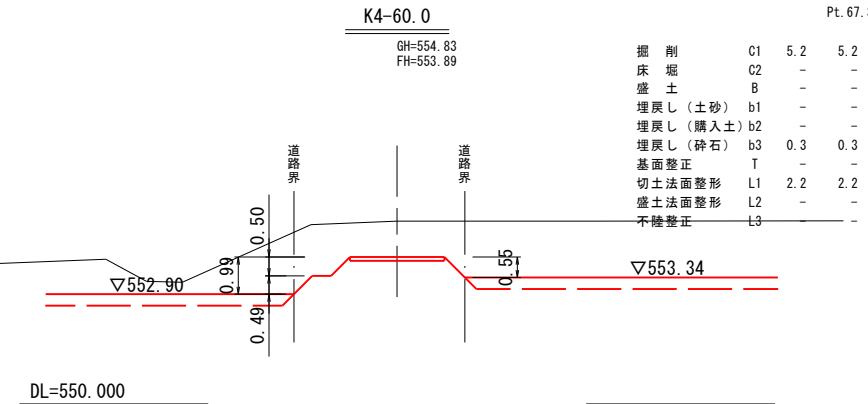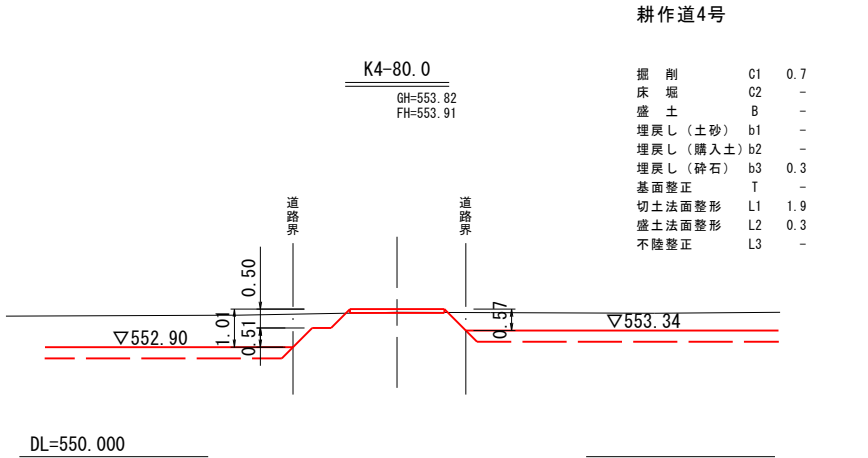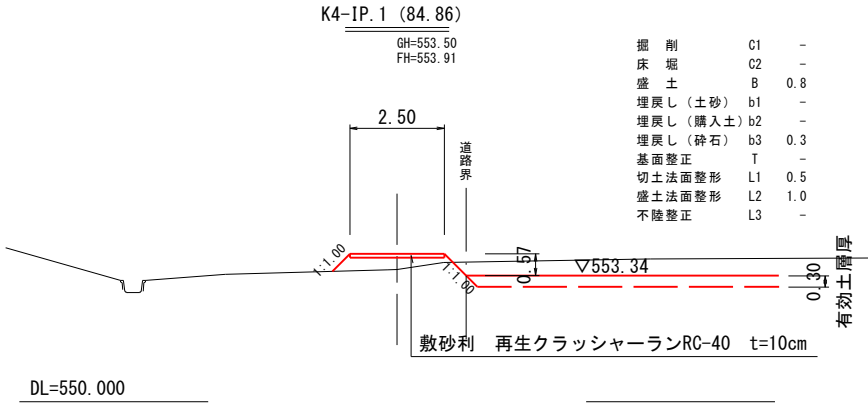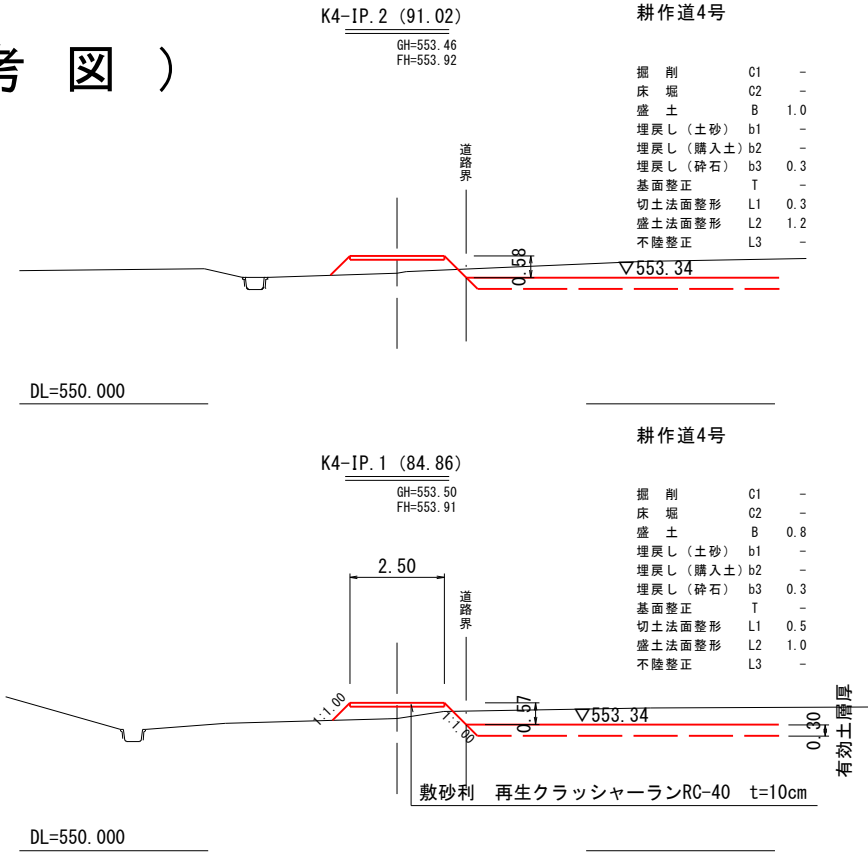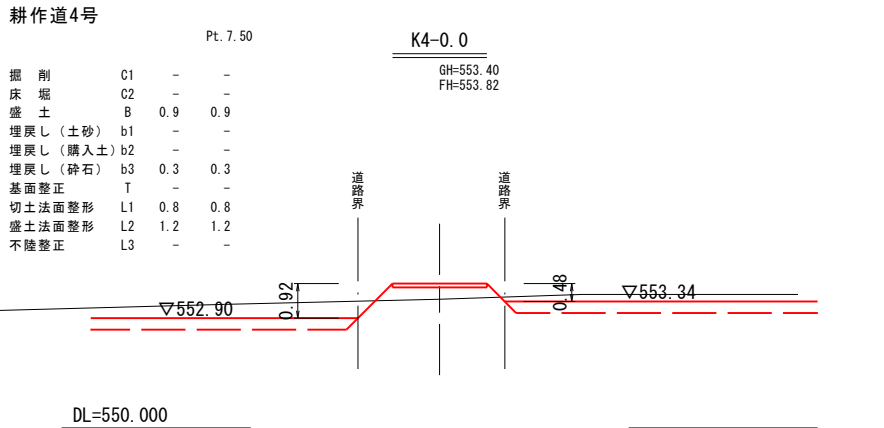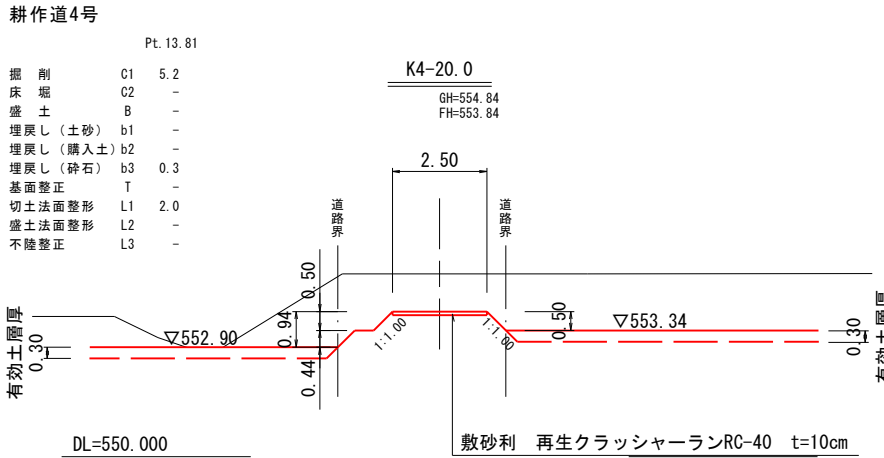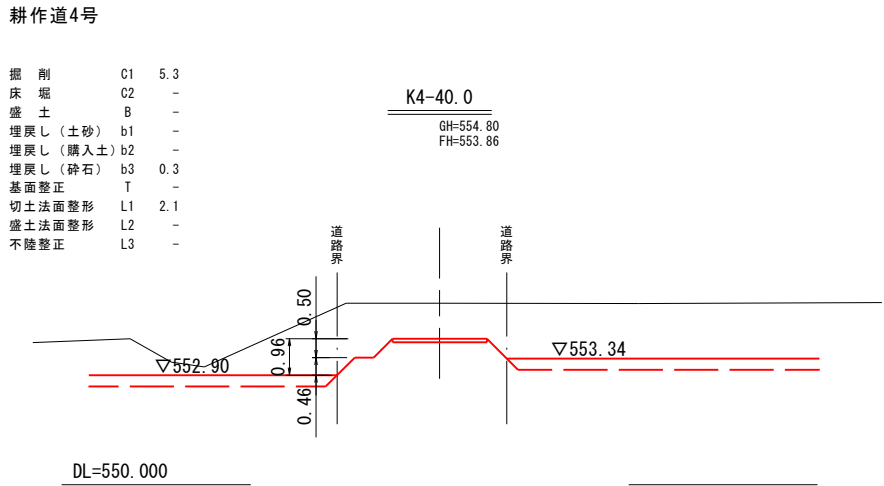



実施図			
令和5年度 穂高ブル跡地農地復旧造成工事			
番号	16/22	耕作道4号 横断図	縮尺 1:100 (A1) 1:200 (A3)
安曇野市 穂高ブル跡地			
設計会社			
測量会社	有限会社 サン・コンサルタンツ		
調査会社			
安 曇 野 市 役 所			

縦断図 V=1 : 100 H=1 : 500 (A1) (参考図)
V=1 : 200 H=1 : 1000 (A3)

用排水3号

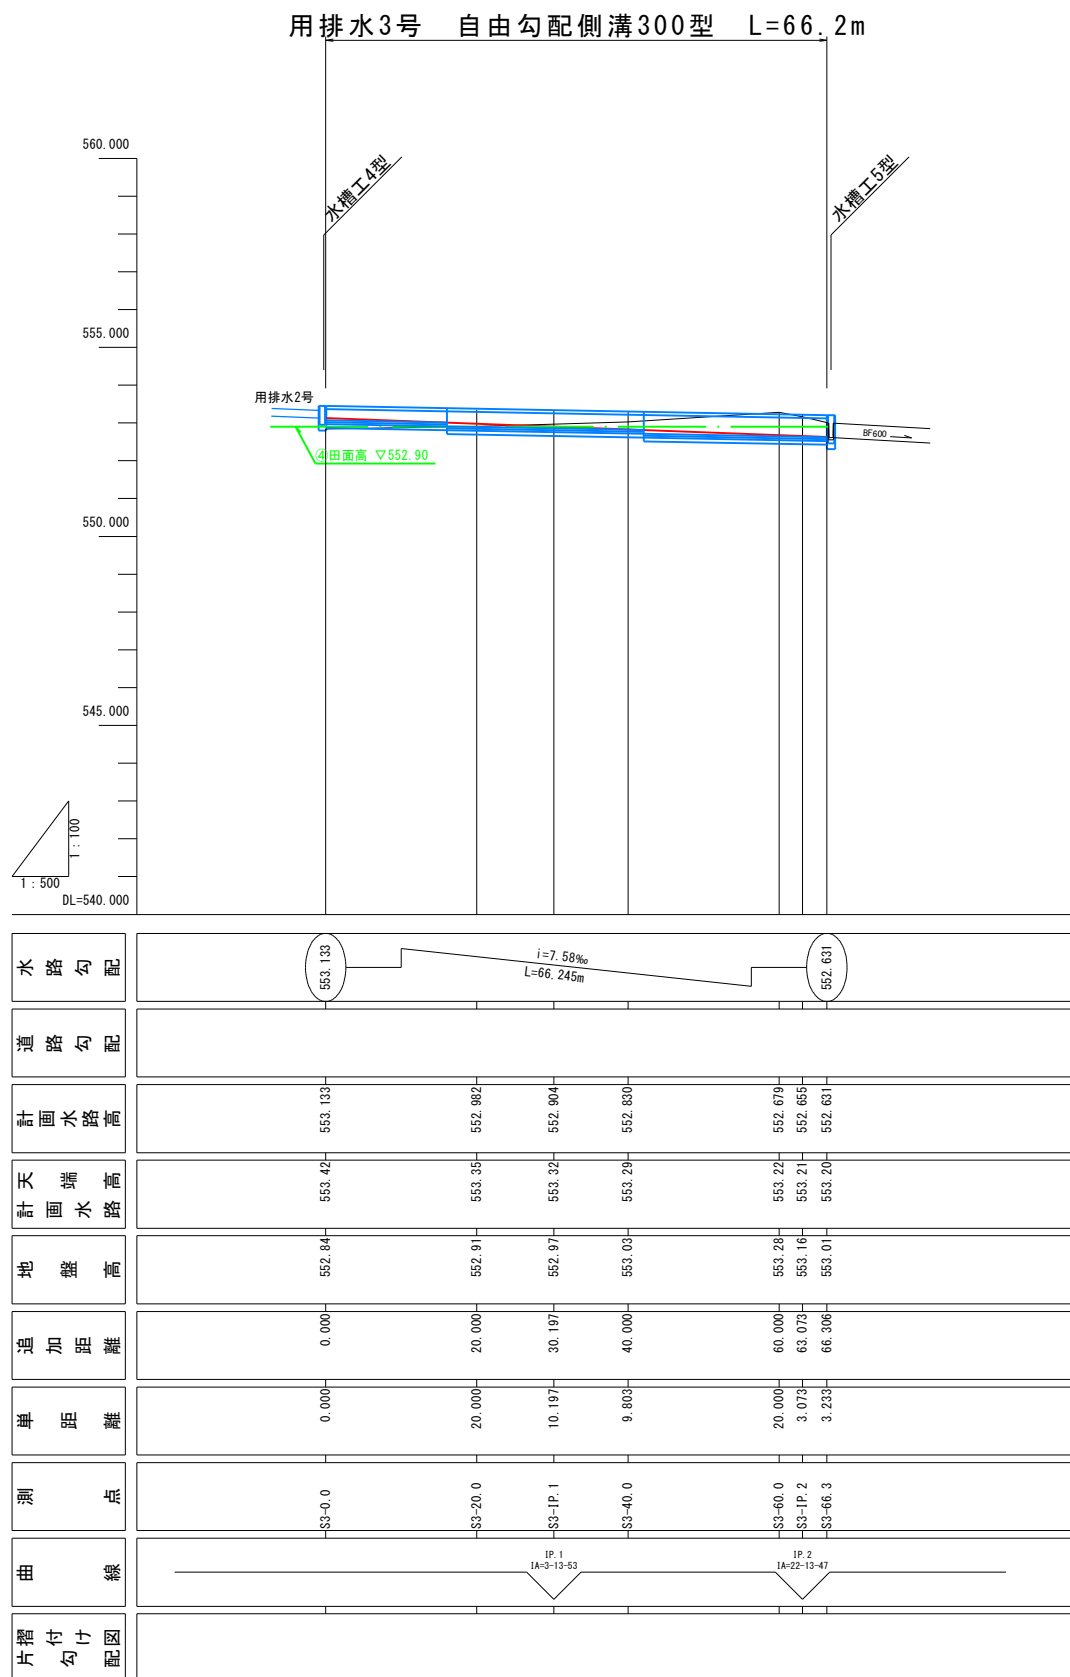

横断図 S=1 : 100 (A1) (参考図)
S=1 : 200 (A3)

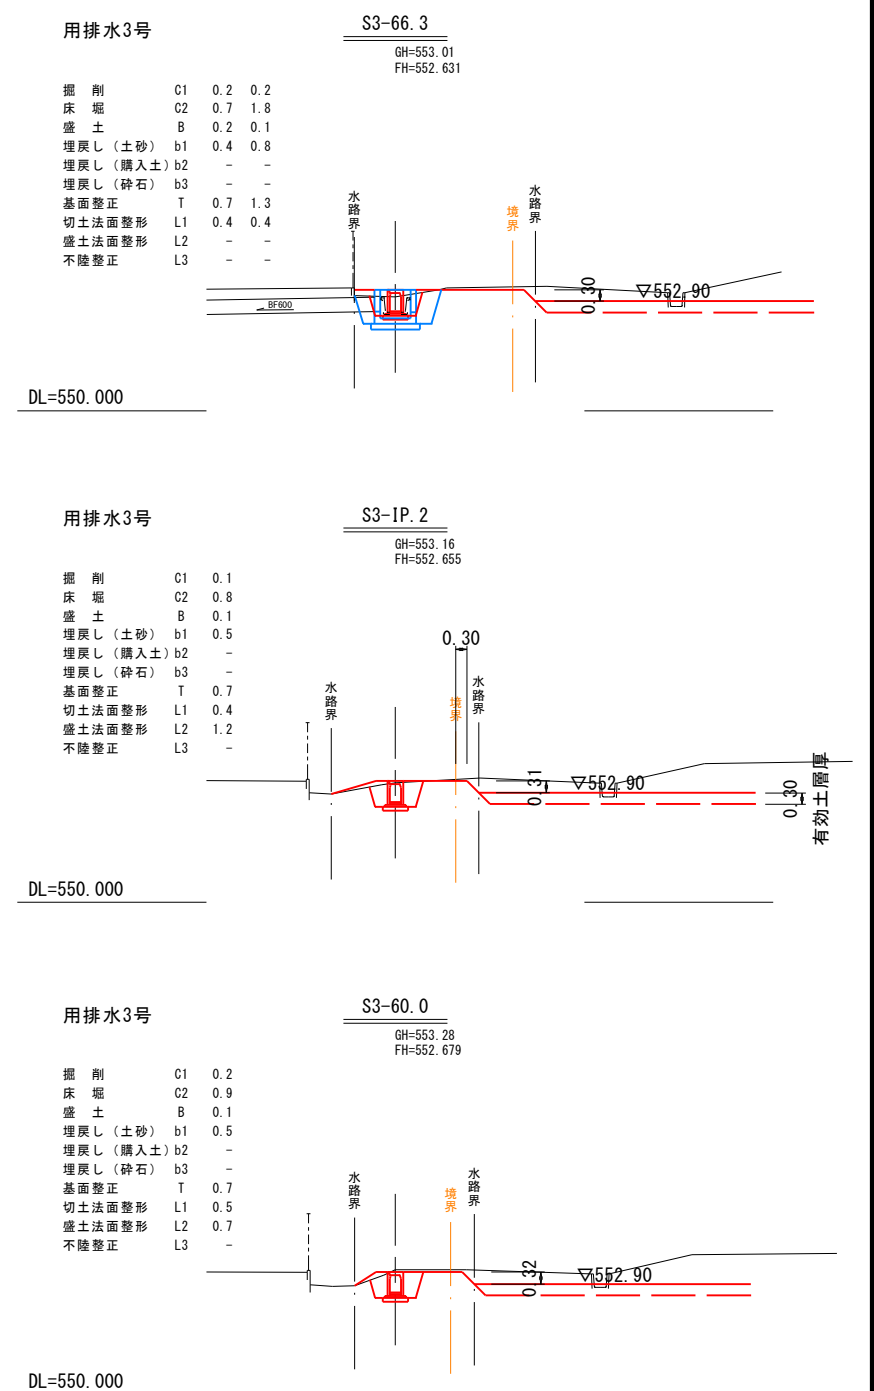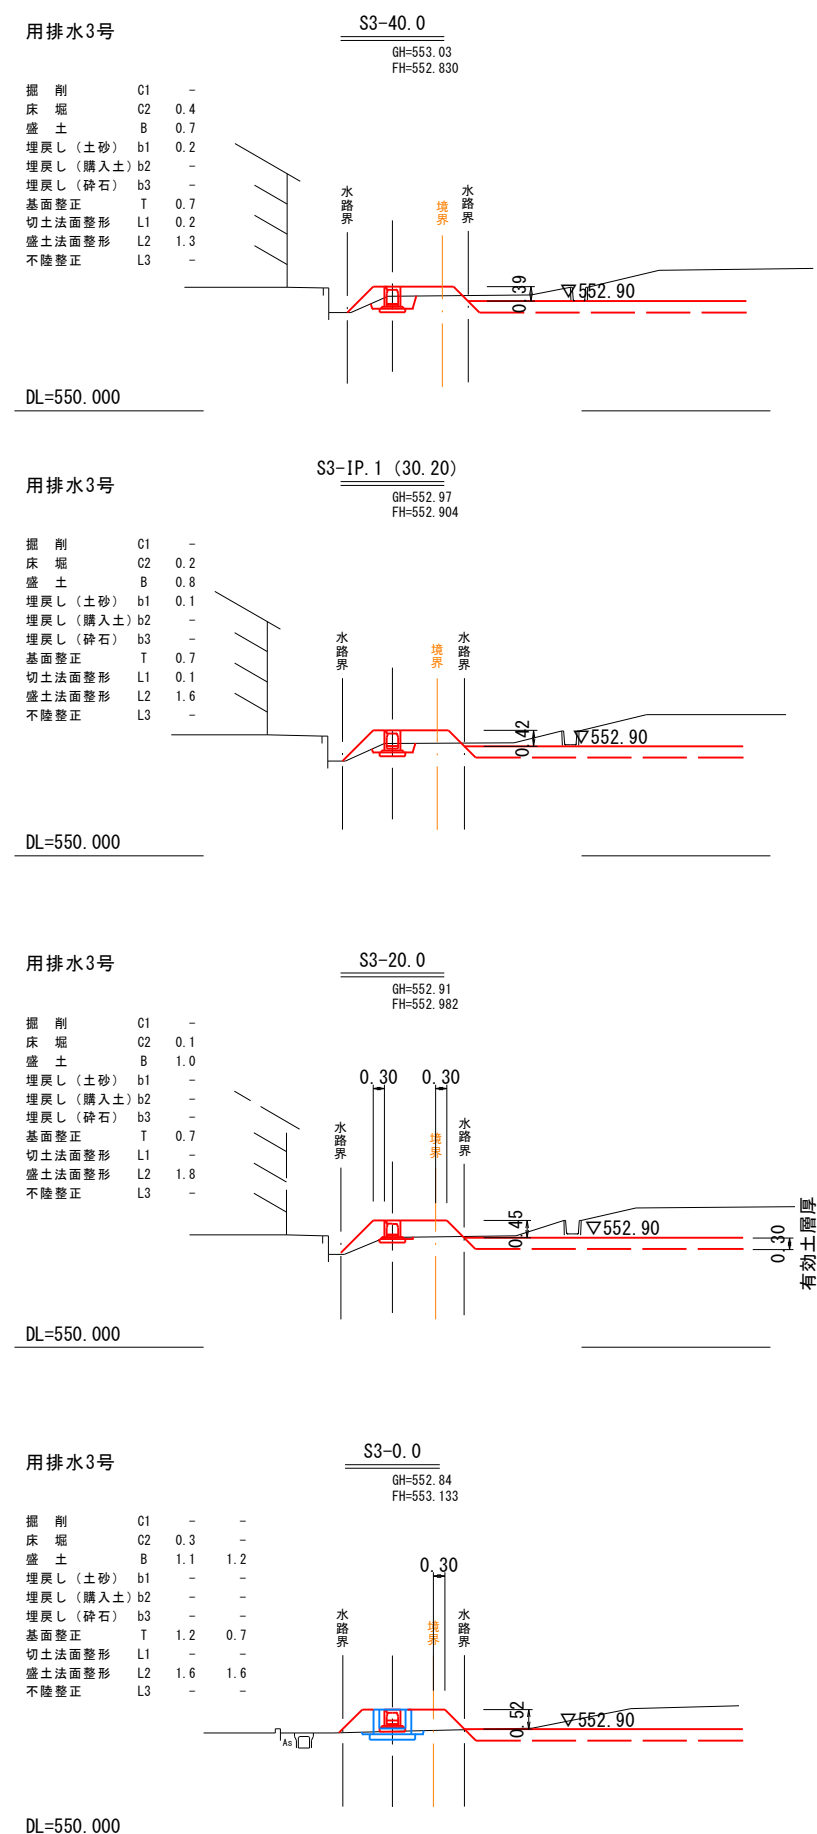


実施図

令和5年度 穂高ブルー跡地農地復旧造成工事			
番号	17/22	用排水3号 縦断面・横断面	縮尺 図示
安曇野市 穂高ブルー跡地			
設計会社			
測量会社	有限会社 サン・コンサルタンツ		
調査会社			
安曇野市役所			

構造図 1


S=1 : 20 (A1)
S=1 : 40 (A3)

BF300

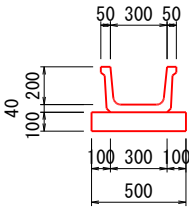


BF300数量表					10m当り
名称	規格	算式	単位	数量	
ベンチフリューム	BF300	L2000	本	5	
基礎材	RC-40 t=10cm	0.50×10.0	m ²	5.0	

BF500

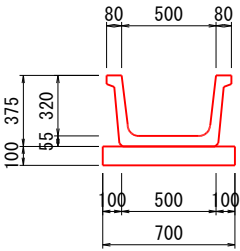

BF500数量表					10m当り
名称	規格	算式	単位	数量	
ベンチフリューム	BF500	L2000	本	5	
基礎材	RC-40 t=10cm	0.70×10.0	m ²	7.0	


ベンチフリューム補強工

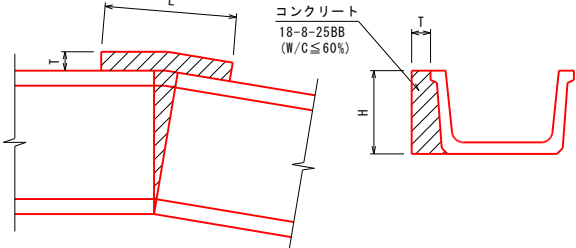

ベンチフリューム補強工数量表					100箇所当り
規格	寸法			数量	
	T	H	L	型枠 (m ²)	コンクリート・養生 18-8-25BB(m ³)
BF250	100	210	700	18.90	1.47
BF300	100	240	700	21.60	1.68
BF400	100	310	700	27.90	2.17
BF500	100	375	700	33.75	2.63
BF600	100	440	700	39.60	3.08


土地改良工事標準設計P1-13より

掛口工 (300)

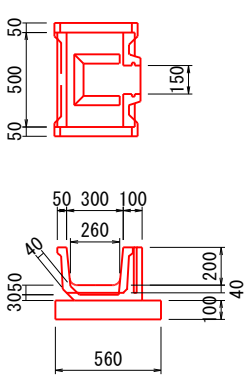


掛口工 (300) 数量表					1箇所当り
名称	規格	算式	単位	数量	
普通掛口 (FK)	300用	L500	本	1	
基礎材	RC-40 t=10cm	0.56×1.0	m ²	0.6	

掛口工 (500)

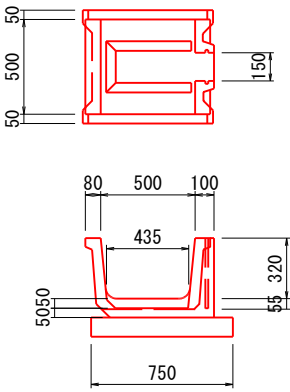

掛口工 (500) 数量表					1箇所当り
名称	規格	算式	単位	数量	
普通掛口 (FK)	500用	L500	本	1	
基礎材	RC-40 t=10cm	0.75×1.0	m ²	0.8	

自由勾配側溝W300×H300~500

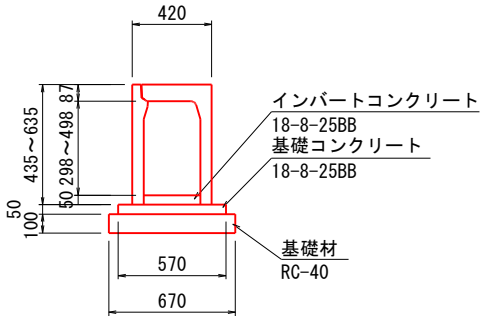

自由勾配側溝300×300~500数量表					10m当り
名称	規格	算式	単位	数量	
自由勾配側溝	標準用W300×H300~500	標準L=2000	本	5	
インバートコンクリート	18-8-25BB	0.30×0.05×10.0	m ³	0.15	
基礎コンクリート	18-8-25BB	0.57×0.05×10.0	m ³	0.29	
基礎コンクリート型枠	簡易型枠	0.05×2×10.0	m ²	1.0	
基礎材	t=10cm RC-40	0.67×10.0	m ²	6.7	
コンクリート蓋	L500		枚	8	
グレーチング蓋	L500		枚	2	

SGP φ100 (白)




SGP φ100 (白) 数量表					10m当り
名称	規格	算式	単位	数量	
配管用炭素鋼鋼管	SGP φ100	L4000	本	2.5	

高密度ポリエチレン管 φ100




高密度ポリエチレン管 φ100数量表					10m当り
名称	規格	算式	単位	数量	
高密度ポリエチレン管	φ100	L4000	本	2.5	

畦畔工

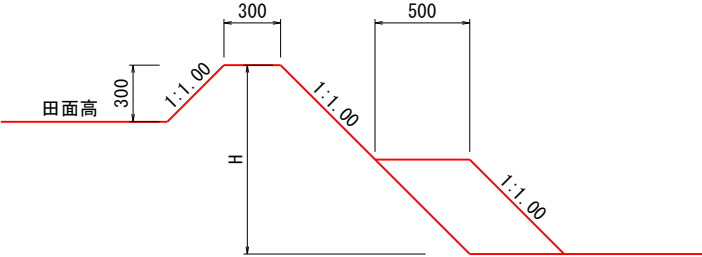

※ H=1.0m以上については適切に小段を設けること。

導水工

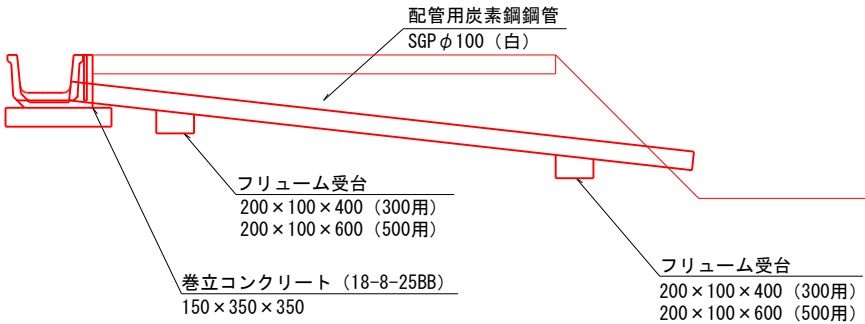

巻立コンクリート数量表					100箇所当り
名称	規格	単位	数量		
コンクリート	18-8-25BB	m ³	1.52		
型枠		m ²	22.75		

土地改良工事標準設計P1-12より




フリューム受台300用数量表					100箇所当り
名称	規格	単位	数量		
コンクリート	18-8-25BB	m ³	0.80		
型枠		m ²	16.00		

※現場打ちコンクリートの場合


フリューム受台500用数量表					100箇所当り
名称	規格	単位	数量		
コンクリート	18-8-25BB	m ³	1.20		
型枠		m ²	28.00		

※現場打ちコンクリートの場合

田排水工

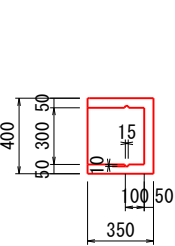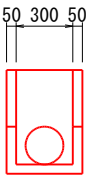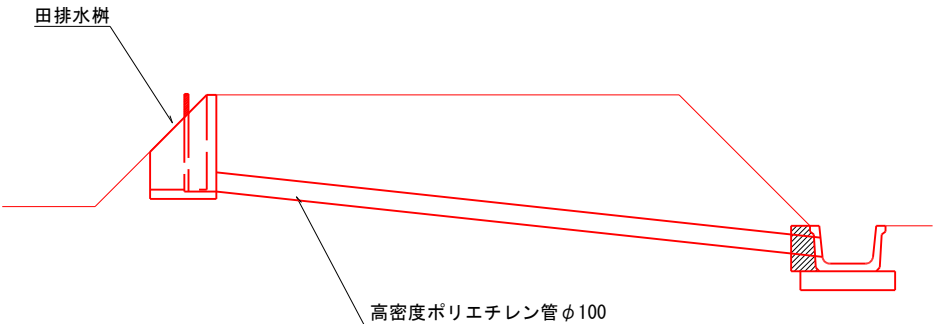

進入路工

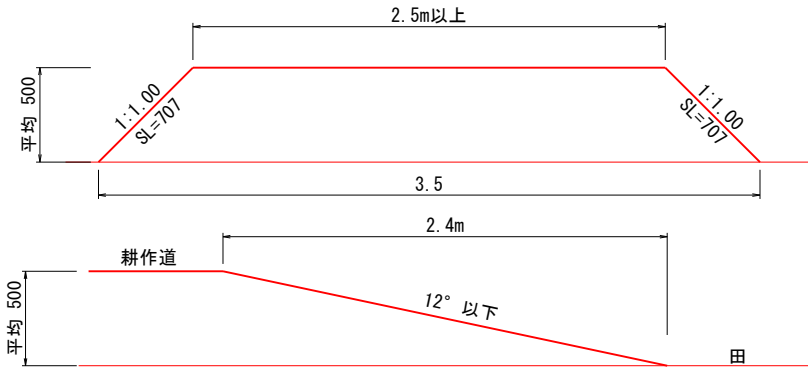

進入路工 1箇所当り
盛土: (2.5+3.5)÷2×0.50×2.4=3.6m²
法面整形: 0.707×2.4÷2×2=1.7m²




実施図			
令和5年度 穂高プール跡地農地復旧造成工事	番号 18/22	構造図 1	縮尺 1:20(A1) 1:40(A3)
安曇野市 穂高プール跡地			
設計会社	測量会社	有限会社 サン・コンサルタンツ	
調査会社	安曇野市役所		

構造図 2 S=1 : 20 (A1)
S=1 : 40 (A3)

水槽工 1 型

水槽工 2 型

水槽工 3 型

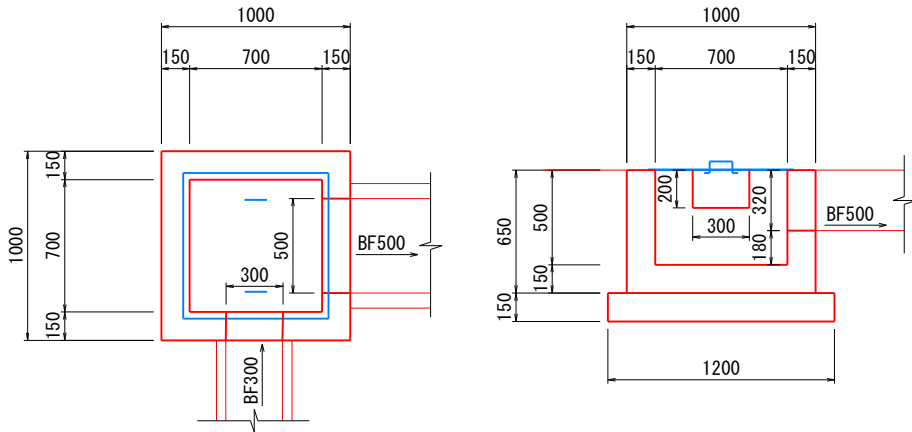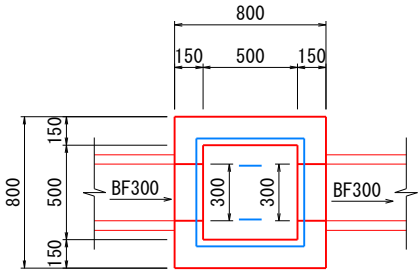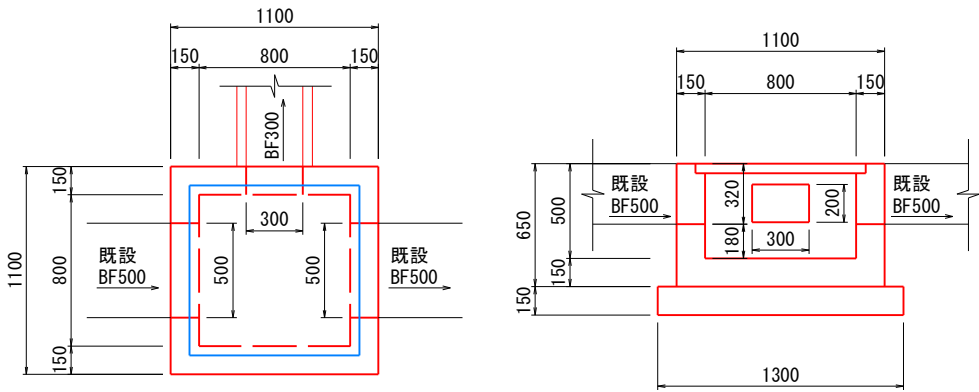




水槽工 1 型 数量表		1箇所当り	
名 称	規 格	算 式	単位 数 量
コンクリート	18-8-25BB	$1.10 \times 1.10 \times 0.65 - 0.80 \times 0.80 \times 0.50$ $- 0.30 \times 0.20 \times 0.15 - 0.50 \times 0.32 \times 0.15 \times 2$	m3 0.41
型 枠	小型構造物	$1.10 \times 0.65 \times 4 + 0.80 \times 0.50 \times 4$ $+ 0.30 \times 0.15 \times 0.20 \times 0.15 \times 2$ $+ 0.32 \times 0.15 \times 2 \times 2 + 0.50 \times 0.15 \times 2$	m2 4.91
基礎材	RC-40 t=15cm	1.30×1.30	m2 1.7
鋼鉄板蓋	T-2用 受枠供 内空800×800		組 1

水槽工 2 型 数量表		1箇所当り	
名 称	規 格	算 式	単位 数 量
コンクリート	18-8-25BB	$0.80 \times 0.80 \times 0.50 - 0.50 \times 0.50 \times 0.35$ $- 0.30 \times 0.20 \times 0.15 \times 2$	m3 0.21
型 枠	小型構造物	$0.80 \times 0.50 \times 4 + 0.50 \times 0.35 \times 4$ $+ 0.30 \times 0.15 \times 2 \times 0.20 \times 0.15 \times 2 \times 2$	m2 2.51
基礎材	RC-40 t=15cm	1.00×1.00	m2 1.0
鋼鉄板蓋	編鋼板t4.5 アングル50×50×4 取手φ13		kg 15.67

水槽工 3 型 数量表		1箇所当り	
名 称	規 格	算 式	単位 数 量
コンクリート	18-8-25BB	$1.00 \times 1.00 \times 0.65 - 0.70 \times 0.70 \times 0.50$ $- 0.30 \times 0.20 \times 0.15 - 0.50 \times 0.32 \times 0.15$	m3 0.37
型 枠	小型構造物	$1.00 \times 0.65 \times 4 + 0.70 \times 0.50 \times 4$ $+ 0.20 \times 0.15 \times 2 + 0.50 \times 0.15 + 0.32 \times 0.15 \times 2$	m2 4.23
基礎材	RC-40 t=15cm	1.20×1.20	m2 1.4
鋼鉄板蓋	編鋼板t4.5 アングル50×50×4 取手φ13		kg 26.81

水槽工 4 型

水槽工 5 型

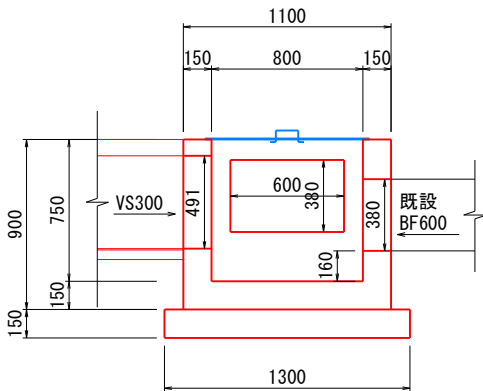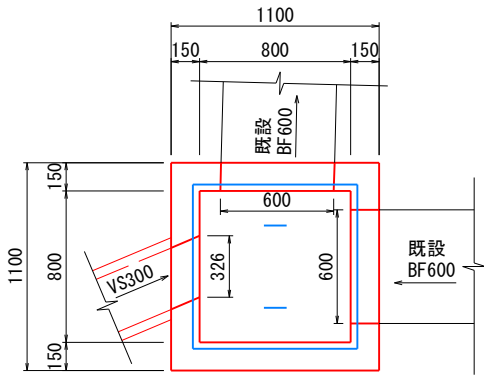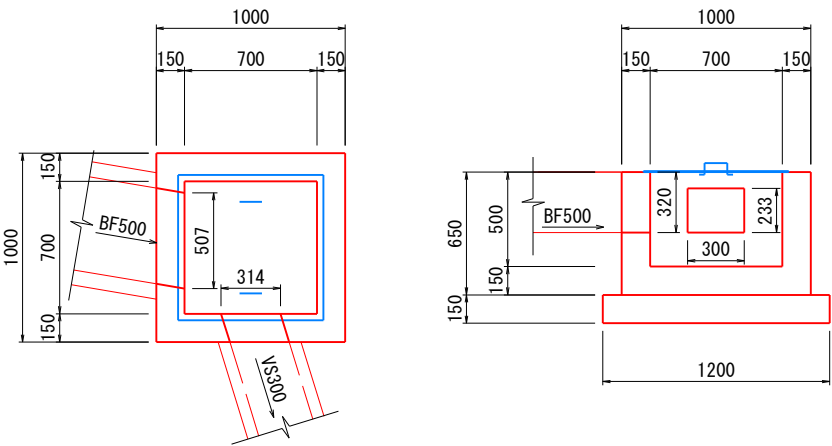

水槽工 3 型 数量表		1箇所当り	
名 称	規 格	算 式	単位 数 量
コンクリート	18-8-25BB	$1.00 \times 1.00 \times 0.65 - 0.70 \times 0.70 \times 0.50$ $- 0.50 \times 0.32 \times 0.15 - 0.30 \times 0.233 \times 0.15$	m3 0.37
型 枠	小型構造物	$1.00 \times 0.65 \times 4 + 0.70 \times 0.50 \times 4$ $+ 0.32 \times 0.15 \times 2 + 0.50 \times 0.15$ $+ 0.30 \times 0.15 + 0.233 \times 0.15 \times 2$	m2 4.29
基礎材	RC-40 t=15cm	1.20×1.20	m2 1.4
鋼鉄板蓋	編鋼板t4.5 アングル50×50×4 取手φ13		kg 26.81

水槽工 5 型 数量表		1箇所当り	
名 称	規 格	算 式	単位 数 量
コンクリート	18-8-25BB	$1.10 \times 1.10 \times 0.90 - 0.80 \times 0.80 \times 0.75$ $- 0.60 \times 0.38 \times 0.15 \times 2 - 0.326 \times 0.491 \times 0.15$	m3 0.52
型 枠	小型構造物	$1.10 \times 0.90 \times 4 + 0.80 \times 0.75 \times 4$ $+ 0.60 \times 0.15 \times 2 + 0.38 \times 0.15 \times 2 \times 2$ $+ 0.326 \times 0.15 + 0.491 \times 0.15 \times 2$	m2 6.96
基礎材	RC-40 t=15cm	1.30×1.30	m2 1.7
鋼鉄板蓋	編鋼板t4.5 アングル50×50×4 取手φ13		kg 33.49


実施図

令和5年度 穂高プール跡地農地復旧造成工事			
番号	19/22	構造図 2	縮尺 1:20 (A1) 1:40 (A3)
安曇野市 穂高プール跡地			
設計会社			
測量会社	有限会社 サン・コンサルタンツ		
調査会社			
安 曇 野 市 役 所			


水路工展開図1

S=1 : 100 (A1)
S=1 : 200 (A3)

用排水1号展開図

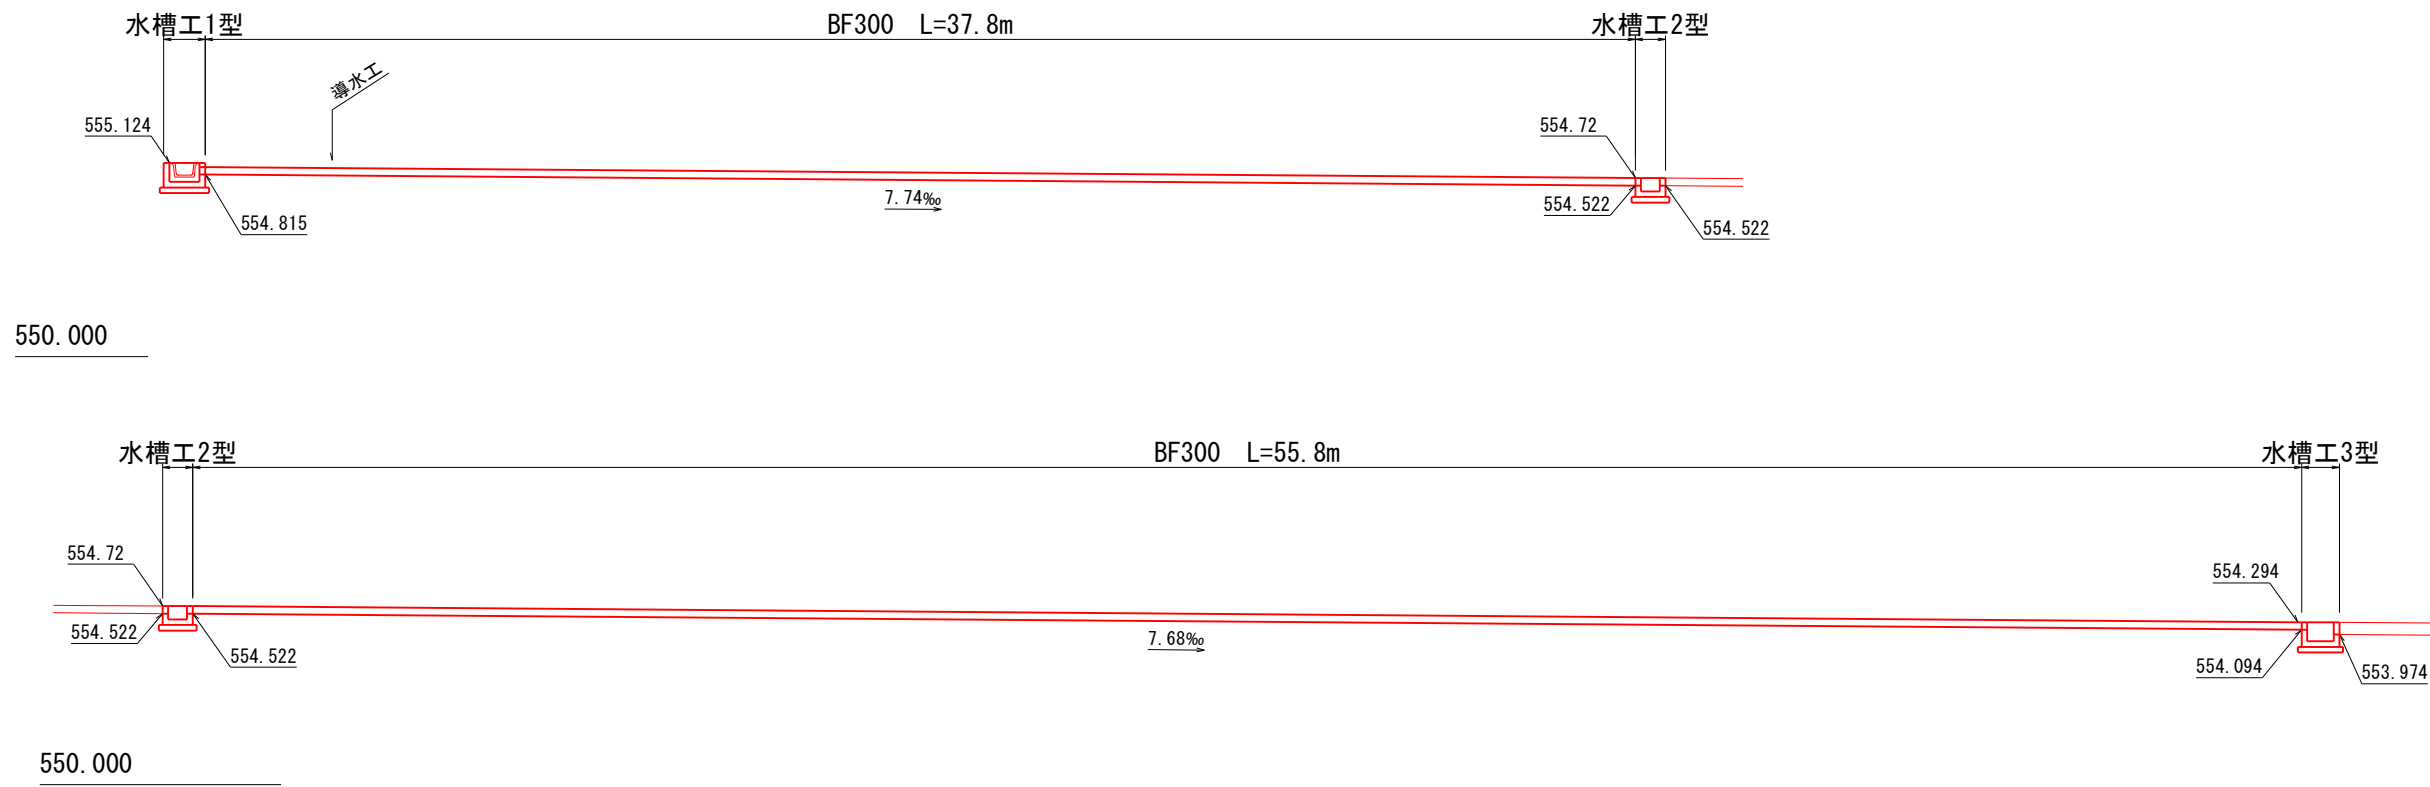


用排水2号展開図

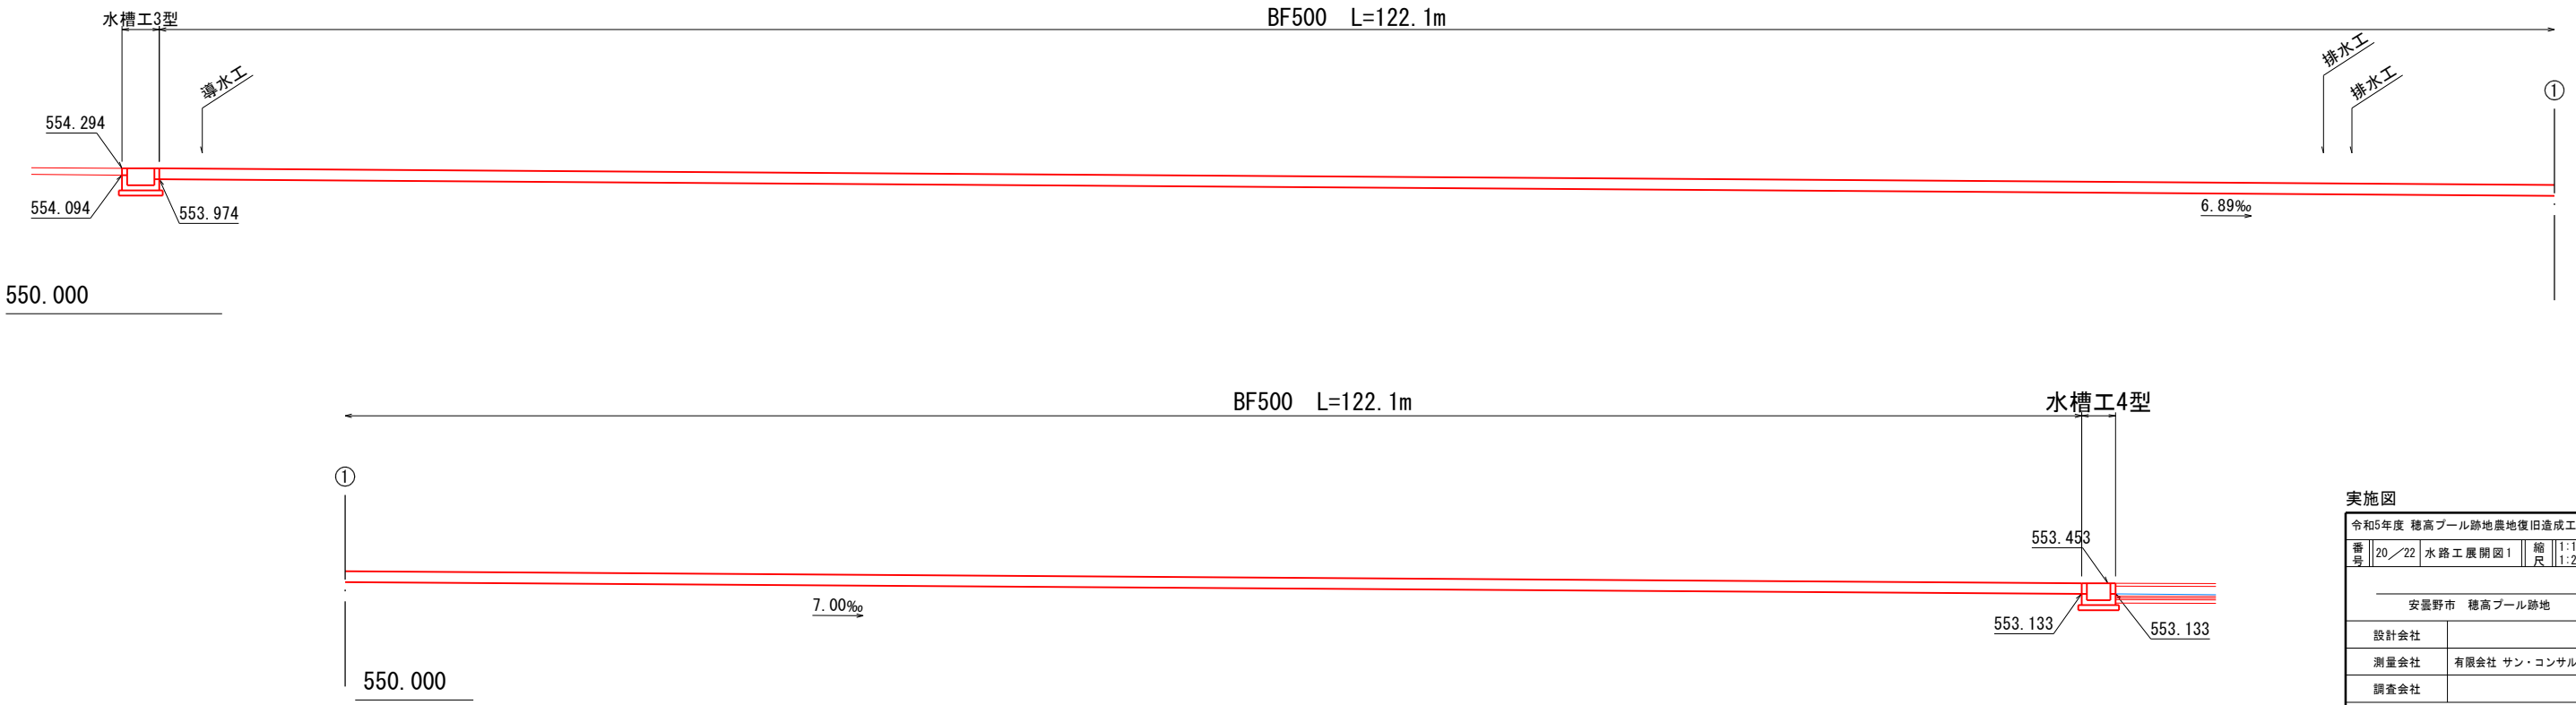

実施図			
令和5年度 穂高プール跡地農地復旧造成工事			
番号	20／22	水路工展開図1	縮尺 1:100 (A1) 1:200 (A3)
安曇野市 穂高プール跡地			
設計会社			
測量会社	有限会社 サン・コンサルタンツ		
調査会社			
安 曇 野 市 役 所			

水路工展開図2 S=1 : 100 (A1)
S=1 : 200 (A3)

用排水3号展開図

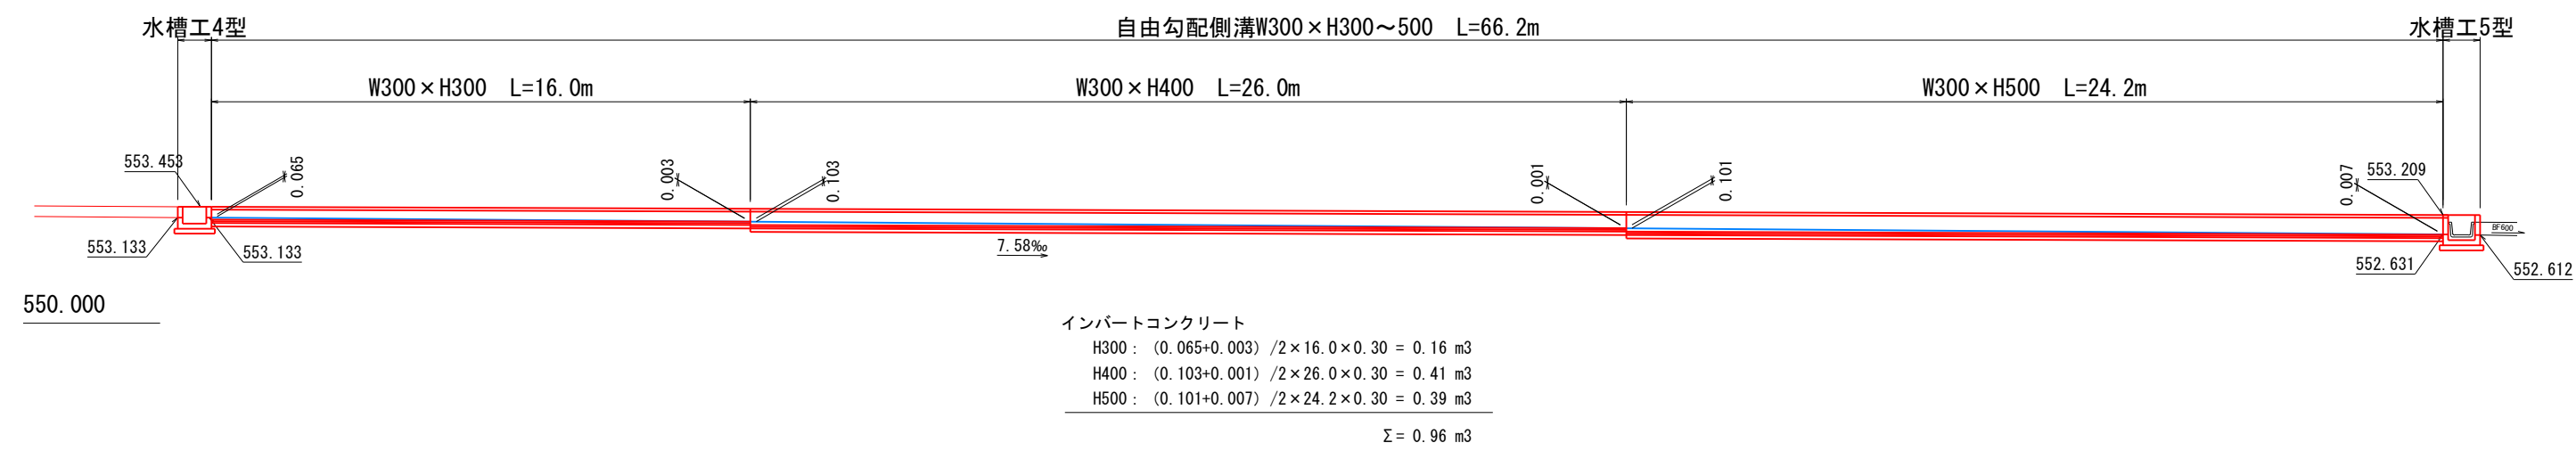

実施図			
令和5年度 穂高プール跡地農地復旧造成工事			
番 号	21/22	水 路 工 展 開 図 2	縮 尺 1:100 (A1) 1:200 (A3)
安曇野市 穂高プール跡地			
設計会社			
測量会社	有限会社 サン・コンサルタンツ		
調査会社			
安 曇 野 市 役 所			


砂利舗装面積計算図 S=1: 500(A1)
S=1:1000(A3)

安曇野市 穂高プール跡地



耕作道1号 A=246.86 m2
耕作道2号 A=437.91 m2
耕作道3号 A=169.20+80.77=249.97 m2
耕作道4号 A=304.47 m2

砂利舗装工 ΣA=1239.21 m2

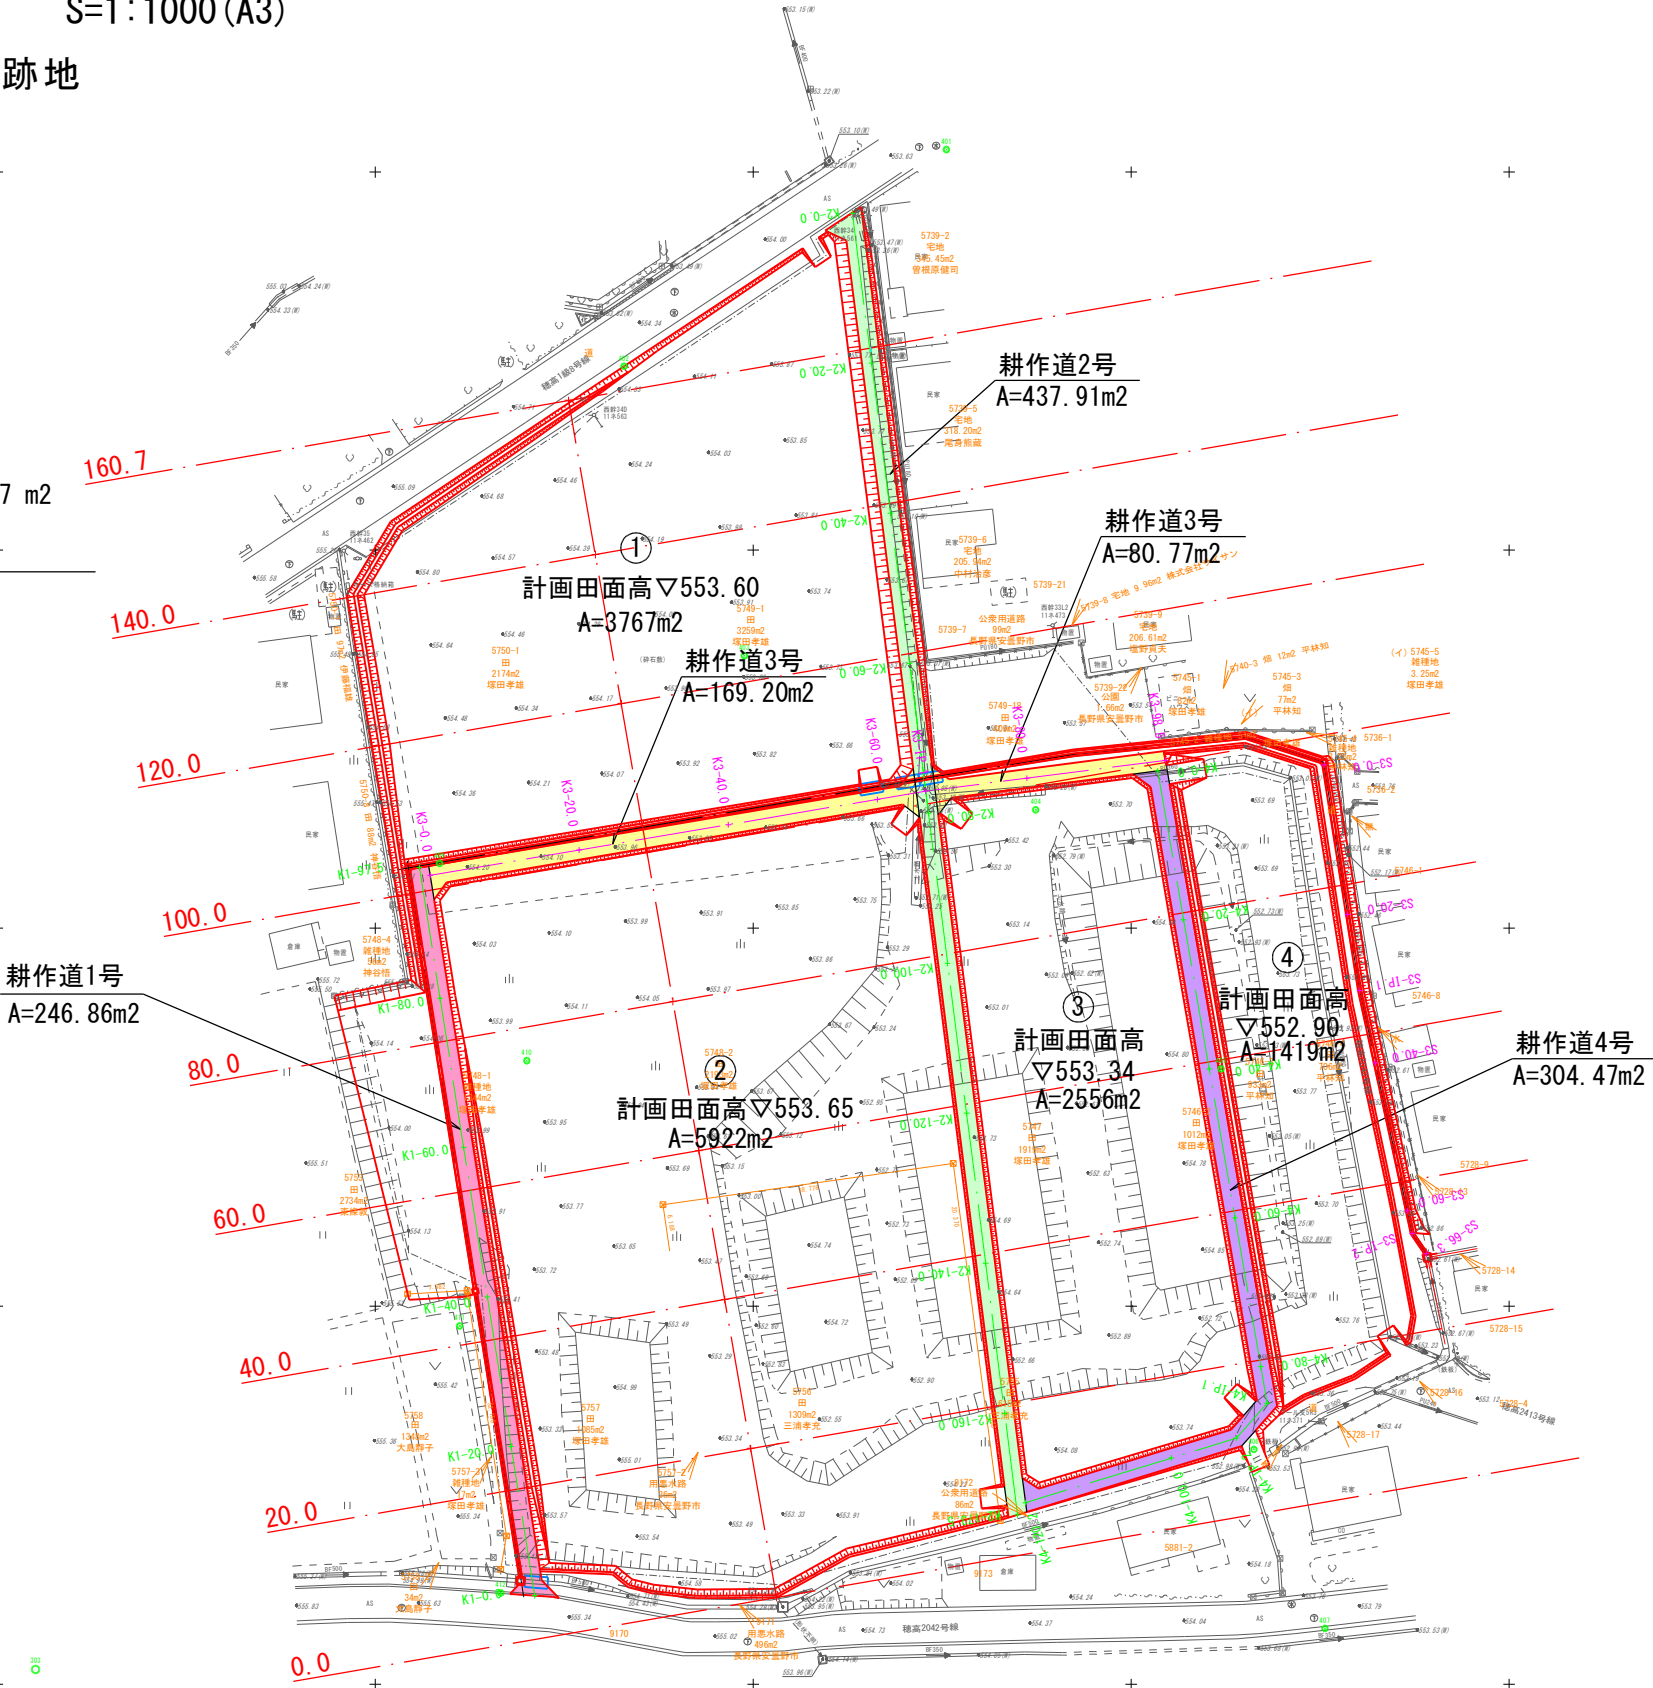

基準点座標			
点名	X座標	Y座標	Z座標(標高)
301	38112.191	-56145.413	553.417
302	37868.280	-55978.585	552.578
303	37851.967	-56244.947	556.376
401	38052.981	-56124.448	553.510
402	38024.322	-56167.098	554.304
403	37866.052	-56151.180	553.867
404	37965.665	-56112.639	553.762
405	37871.402	-56096.100	554.919
406	37881.067	-56082.769	553.592
407	37857.382	-56074.375	553.831
408	37860.827	-56025.850	553.317
409	37858.571	-56191.505	554.261
410	37852.487	-56179.963	554.090
411	37897.400	-56188.844	555.573
412	37862.091	-56183.409	555.478

実施図			
令和5年度 穂高プール跡地農地復旧造成工事			
番 号	22/22	砂利舗装面積計算図	縮 尺 1: 500 (A1) 1:1000 (A3)
安曇野市 穂高プール跡地			
設計会社			
測量会社		有限会社 サン・コンサルタンツ	
調査会社			
安曇野市役所			