工事番号	(様式 - 1) 課 長 係 長
令和 7年度 市道新設改良事業 市道三郷2級16号線	泉道路改良工事 閲覧設計書
市道三郷 2 級16号線 安曇	量野市 三郷明盛
設 計 大 要	施工方法請負
道路改良 L=23.3m 排水工 自由勾配側溝400×400 L=15.7m 路側工 歩車道境界ブロックC種 L=8.2m 地先境界ブロックB種 L=19.4m 舗装工 (再)密粒度As13F t=4cm A=82.3㎡	施工期間日間
舗装工 (再)密粒度As13F t=4cm A=82.3m ²	起工予定年月日 令和 年 月 日
	竣工予定年月日 令和 8年 3月 23日
	契約保証方法 金銭的保証

総括情報表

事務所名 変更回数 適用単価区分 単価適用地区 実施設計単価表等の適用日	61 安曇野市 0 1 実施単価 49 1 0 中信(1) 07.11.01	
前払率(%) 消費税率(%) 工種 施工地域区分(共通仮設) 施工地域区分(現場管理) 現場環境改善費率計上分 契約保証方法 豪国制増 週休2日補正 冬期補正(現管)	当世代 40 10% 04 道路改良 06 一般交通影響有り(2)-2 06 一般交通影響有り(2)-2 03 計上なし 01 金銭的保証 02 豪雪割増無し 09 週単位(土日) 1004	前世代

費目・工種・種別・細別・施工名称など	数量	単 位	単	価	金	額	備考
費目・工種・種別・細別・施工名称など **本工事費***			•				
道路改良							
建始以及							
		-					
		式					
道路土工							
		式					
掘削工		10					
of eng 1 d o management							
 		式					
掘削							
	20	m 3					工種 第0001号表
床掘り							
	40	2					工籍 第0000日末
	10	m 3					工種 第0002号表
· · · · · · · · · · · · · · · · · · ·							
	10	m 3					工種 第0003号表
土砂等運搬							
	20	m 3					工種 第0004号表
残土等処分	20	111.5					エ1年 お000すうね
1	20	m 3					工種 第0005号表

費目・工種・種別・細別・施工名称など	数量	単位	単	価	金	額	備考
黄造物撤去工							
							-
		式					
構造物取壊し工		10					
		式					
品でなれていり四							
4 5 4 7 4 7 4 7 4 7 4 7 4 7 4 7 4 7 4 7	9	m					工種 第0006号表
舗装版破砕							
							-
	98	m 2					工種 第0007号表
運搬(As舗装版)							
		-					
	4	m 3					工種 第0008号表
	4	111 3					工性 另00005农
							T. 55 00000 D. T.
コンクリート構造物取壊し	9	t					工種 第0009号表
コングリード悔煙物収場し							
	1	m 3					工種 第0010号表
殻運搬(無筋コンクリート)							
							-
	1	m 3					工種 第0011号表
殻処分 (無筋コンクリート)							
							-
	2	_					工程 第0012日本
I .		t t					工種 第0012号表

費目・工種・種別・細別・施工名称など	数量	単位	単	価	金	額	備考
U型側溝撤去							
							-
	14	m					工種 第0013号表
歩車道境界ブロック撤去	17	111					工程 30010 5 亿
							工任 签0044日本
運搬(二次製品)	8	m					工種 第0014号表
建城(二人农阳)							
							-
	2	m 3					工種 第0015号表
処分 (二次製品)							
							-
	4	t					工種 第0016号表
ネットフェンス撤 去							
							-
	2	m					工種 第0017号表
非水構造物工		111					工程 330017 与权
					ļ		_
		<u></u>					
		式					
							-
		式					
自由勾配側溝(400×400)							
					 		-
	16	m					工種 第0018号表
グレーチング							
		-					-
	2	枚					│ │ 丁秳 第0010 只 妻
1							工種 第0019号表

費目・工種・種別・細別・施工名称など	数量	単位	単	価	金	額	備考
費目・工種・種別・細別・施工名称など コンクリート蓋							
	12	枚					
調整コンクリート							-
W. N	1	m 3					工種 第0021号表
巻き立てコンクリート(1型)							-
W. N.	2	箇所					工種 第0022号表
巻き立てコンクリート (2型)							
	1	箇所					工種 第0023号表
路側工							-
		式					
路側工							-
		式					
歩車道境界ブロック							_
	8	m					工種 第0024号表
地先境界ブロック							
	19	m					工種 第0025号表
舗装工							
		式					

3	数	量	単 位	単	価	金	額	備考
				-				
								_
								
			式					+
						1		-
	82	2	m 2					工種 第0026号表
								-
		8	m 2					工種 第0027号表
								_
		0	m 2					丁括 第0000日末
	(8	m 2					工種 第0028号表
						1		1
	82	2	m 2					工種 第0029号表
								-
			式					
						<u> </u>		
		_	_					
	7	7	m 2					工種 第0030号表
						1		1
	6	5	m 2					工種 第0031号表
Jcm								-
	G	_	m 2					工種 第0032号表
Ocm	69	5	m 2					

費目・工種・種別・細別・施工名称など	数量	単 位	単	価	金	額	備考
表層 (歩道部) (再)細粒度AS13 t = 3cm							-
	77	m 2					工種 第0033号表
オーバーレイ							-
		式					
表層(車道・路肩部) (再)密粒度AS13F t = 3cm							-
	102	m 2					工種 第0034号表
安全施設工							
							-
		式					
安全施設工							
							-
 ガードポスト設置		式					
ガードホスト設直							
	4						- 丁廷
フェンス移設	4	本					工種 第0035号表
H=1 . 5m							-
	2	m					工種 第0036号表
薄層カラー舗装 グリーンベルト		111					エ1手 お0000つな
							-
	19	m 2					工種 第0037号表
仮設工	10	2					工法 200001 3.66
							-
		式					

費目・工種・種別・細別・施工名称など	数量	単位	単	価	 金	 額	備考
	<u> </u>	<u> </u>		ІЩ	312	口只	IMB 5
大起日建工							
							-
		式					
交通誘導警備員							
							-
	72	人日					工種 第0038号表
直接工事費							
* * 共通仮設費率計算額 * *							
							_
į							
							_
補正無の率 0.1278		補正後の፯	率 0.1565				
* * 共通仮設費計 * *							
1							-
純工事費							
							-
**現場管理							
事 ★ ★ 		····					-
補正無の率 0.3409			枢 0.3986				
* * 丁東原価 * *							
工事原価							
			-				-
<u> </u>							

費目・工種・種別・細別・施工名称など	数量	単位	単 価	金額	備考
*一般管理費 等 *		3611 			
等 *			E1.0000 甫正 0.0004		
			HIL 0.0004		
工事価格計					
* * 消費税等					
相当額計 * *					
* * 工事費計 * *					
(参考)予定 価格に占める 法定福利費概 率 0.0363 算額					
算額					
<u> </u>					

工 種 ・ 施 工 名 称 な ど	数量	単位	単 価	金 額	備考
工 種 ・ 施 工 名 称 な ど 掘削 土砂 小規模(標準以外) 小規模(標準以外)					
小規模(標準以外)	1	m 3			施工 第0 -0001号表
*** 単位当り ***	1	m 3			
	1	111 3			
		-			

工種・施工名称など	数量	単位	単	価	金	額	備考
工 <u>種・施工名称など</u> 床掘り 土砂 小規模							
小規模	1	m 3					施工 第0 -0002号表
* * * 単位当り * * *							
	1	m 3					

T 種 ・ 施 T 夕 称 か ビ	数量	単位	単	価	 金 額	備 考
			# # · · · ·	ТЩ	立 銀	
小規模						
<u>工種・施工名称など</u> 埋戻し 小規模 土砂						
	1	m 3				施工 第0 -0003号表
* * * 単位当り * * *						-
	1	m 3				
						-
						_
						1
						-
						-
						-

工種明細表 工種 第0004号表

頁0-0014

工 種 ・ 施 工 名 称 な ど 土砂等運搬	数量	単位	単	価	金	額	備考
土砂等運搬							
小規模 DID区間なし 5.5km以下 パックホウ 山積0.13m3(平積0.1m3)							
(), a, a digeriome () igerime)	1	m 3					施工 第0 -0004号表
* * * 単位当り * * *							
1 1 2 2	1	m 3					
		-					
		-					
		-					
		-					
		- -					

工 種 ・ 施 工 名 称 な ど	数量	単 位	単	価	金	額	備	考
<u>工 種 ・ 施 工 名 称 な ど</u> *処分費等*								
		- -						
残土等処分								

	1	m 3					施工 第0 -0005号表	
* * * 単位当り * * *		-						
	1	m 3						
		- -						
		-						
		-						
		- -						

工種明細表 工種 第0006号表

工種	第0006号表	;
	7170000 71	•

工種・施工名称など	数量	単位	単	価	 金	額	
工種・施工名称など 舗装版切断 アスファル・舗装版 15cm以下	<u> </u>			1,004		нл	1178
15cm以下	1	m					施工 第0 -0006号表
*** 単位当り ***							
	1	m					

工種明細表 工種 第0007号表

厂種	第0007号	. 夫
L T 里	カいいょう	1.

	数量	単位	単	価	金	額	備考
舗装版破砕 アスファルト舗装版	*** =	<u> </u>				нл	TIME 5
障害等なし 	1	m 2					施工 第0 -0007号表
* * * 単位当り * * *							
	1	m 2					
	工種・施工名称 など 舗装版破砕 アスファルト舗装版 障害等なし ***単位当り ***		* * * 単位当り * * *				

運搬(As舗装版)

工種明細表 工種 第0008号表

I	種・施工名称など	数量	単位	単	価	金	額	備考
	種・施工名称など 殻運搬 舗装版破砕 DID区間なし 22.0km以下 機械積込(騒音対策不要、舗装版厚15cm以下)	~~ =				<u></u>		ing 3
	機械積込(駐首对東个要、舗装版厚15cm以下)	1	m 3					施工 第0 -0008号表
	* * * 単位当り * * *							
		1	m 3					
	1							

処分(As舗装版)

工種明細表 工種 第0009号表

頁0-0019

I	種 ・ 施 <u>工 名 称 な ど</u> 1分費等*	数	量	単	位	単	価	金	額	備考
* 如	1分費等 *									
										-
	l分費(As舗装版)									
										-
			1	t						施工 第0 -0009号表
*	・** 単位当り ***									-
			1	t						
										-
1										

コンクリート構造物取壊し

工種明細表 工種 第0010号表

 _ 種 ・ 施 エ 名 称 な ど	数量	単位	単	 金	額	備考
<u>種・施工名称など</u> 構造物とりこわし 無筋構造物 機械施工 低騒音・低振動対策 不要				 		
仏騒首・仏振動対束 小要	1	m 3				施工 第0 -0010号表
*** 単位当り ***	1	m 3				

殻運搬 (無筋コンクリート)

工種明細表 工種 第0011号表

<u> 工 種 ・ 施 工 名 称 な ど</u>	数	量単位	単	価	金	額	備考
工 種 ・ 施 工 名 称 な ど 殻運搬 コンクリート(無筋)構造物とりこわし 機械積込 DID区間なし 5.7km以下					_		
゚コンクリート(無筋)構造物とりこわし							
機械積込 DÍD区間なし 5.7km以下							
	1	m 3					施工 第0 -0011号表
* * * 単位当り * * *							
	1	m 3					

殻処分(無筋コンクリート)

工種明細表 工種 第0012号表

工 種 ・ 施 工 名 称 な ど *処分費等*	数量	単位	単	価	金	額	備考
処分費等							
処分費 (無筋コンクリート)							
	1	t					施工 第0 -0012号表
*** 単位当り ***							
,,	1	t					
							-
					1		
					1		

U型側溝撤去

工種明細表 工種 第0013号表

頁0-0023

	夕称かど	数 量	単位	単	価	 金	額		<u> </u>	 考
工 <u>種 施工</u> ∪型側溝撤去	11 11 4 C	女 里	<u> </u>	— 丰	ТЩ	<u> </u>	台!	Ĭ/Ħ	<u> </u>	
0 1 MJ/4 IM/ 2										
		1	m							
* * * 単位当り	* * *									
		1	m							
	-									
	-									
i										
	-									
	_									
	-									

歩車道境界ブロック撤去

工種明細表 工種 第0014号表

□ 種 ・ 施 コ 名 称 な ど	数量	単位	単	価	金	額	備考
<u>「種・施工名称など</u> 歩車道境界ブロック撤去 処分							
	1	m					施工 第0 -0013号表
							-
* * * 単位当り * * *	1	m					
1							

運搬(二次製品)

工種明細表 工種 第0015号表

工 種 ・ 施 工 名 称 な ど	数量	単 位	単	価	金	額	備考
工種・施工名称など 殻運搬 コンクリート(無筋)構造物とりこわし 機械積込 DID区間なし 14.4km以下							
機械積込 DID区間なし 14.4km以下	1	m 3					施工 第0 -0014号表
ተተተ አለትጠህ ተተተ							
* * * 単位当り * * *	1	m 3					

処分(二次製品)

工種明細表 工種 第0016号表

工 種 ・ 施 工 名 称 な ど *処分費等*	数量	単位	単	価	金	額	備考
処分費等							
処分費 (二次製品)							
	1	t					施工 第0 -0015号表
*** 単位当り ***							
1 1 2 3	1	t					
					1		
							-
							-
							-

ネットフェンス撤去

工種明細表 工種 第0017号表

<u>工 種 ・ 施 工 名 称 な ど</u> ネットフェンス撤去(支柱)	数量	単 位	単の	金	額	備考
ネットフェンス撤去(支柱)						
	1	本				施工 第0 -0016号表
ネットフェンス撤去(金網)						
	1	m				施工 第0 -0017号表
*** 単位当り ***						
	1	m				

自由勾配側溝(400×400)

工種明細表

_	作里	叫	川	रर	工種	第0018号表
---	----	---	---	----	----	---------

数	量	単位	単	価	金	額	備考
	1	m					施工 第0 -0018号表
	1	m					
		1	1 m	1 m	1 m	1 m	1 m

工種明細表 工種 第0019号表

工種・施工名称_など	数	量	単位	単	価	金	額	備考
工 種 ・ 施 工 名 称 な ど 排水構造物工 蓋版据付 グレーチング蓋版各種 40kg/枚以下								
4 0 k g / 枚以ト	1		枚					施工 第0 -0019号表
*** 単位当り ***								
	1		枚					

コンクリート蓋

工種明細表 工種 第0020号表

頁0-0030

	数量	単位	単		金	額	
工 <u>種・施工名称など</u> 排水構造物工 蓋版据付 コンクリート蓋版各種	<u> </u>	7 12		1144	312	HA	ins 3
40を超え170kg/枚以下	1	枚					施工 第0 -0020号表
*** 単位当り ***							
	1	枚					

T 種 ・ 旃 T 夂 称 か ど	数量	単位	単	価		額		 考
工 種 ・ 施 工 名 称 な ど 生コン 18-8-25(20)-BB (W/C=60%以下)	<u></u> <u> </u>	<u>+ 14</u>			<u> </u>	· · · · · · · · · · · · · · · · · · ·	l#B	₽
	1	m 3						
*** 単位当り ***	1	m 3						

巻き立てコンクリート(1型)

工種明細表

一个里中门、洲、花 木 工種 第00225

工 種 ・ 施 工 名 称 な ど 巻き立てコンクリート(1型)	数量	単 位	単	価	金	額	備考
巻き立てコンクリート (1型)							
	1	箇所					施工 第0 -0021号表
	-	四771					加出 另0 -0021 与42
* * * 単位当り * * *	1	箇所					
		<u> </u>					

巻き立てコンクリート (2型)

工種明細表

り	細	衣	工種	第0023号表
---	---	---	----	---------

 T 種 ・ 施 T 名 称 か ど	数量	単位	単	価	金	額	備考
工 <u>種・施工名称など</u> 巻き立てコンクリート(2型)	<u> </u>	+ 12		ІЩ	علد	12	/#B
	1	箇所					施工 第0 -0024号表
*** 単位当り ***							
	1	箇所					
1							
		-					
		-					

歩車道境界ブロック

工種明細表 工種 第0024号表

工種・施工名称など	数量	単位	単	価	金	額	備 考	
工 種 ・ 施 工 名 称 な ど 歩車道境界ブロック(標準)								
	1	m					施工 第0 -0025号表	
* * * 単位当り * * *	1	m						
	I	m						

地先境界ブロック

工種明細表 工種 第0025号表

頁0-0035

T 15 16 T 5 16 18	14.L	*** (1	""	/117	^	÷Ξ	/4t
工種・施工名称など 地先境界プロック 設置 B種(150×120×600) 養生工あり	数量	単位	単	価	金	額	備 考
地方境界プロック							
□ □ □ □ □ □ □ □ □ □ □ □ □ □ □ □ □ □ □							
B健(150×120×000) 差件工士は	1						佐丁 笠0 0000 □丰
(食土上のリ	l	m					施工 第0 -0028号表
* * * 単位当り * * *							
十二十二十二十二十二十二十二十二十二十二十二十二十二十二十二十二十二十二十二	1	m					
1	I	111					

不陸整正

工種明細表 工種 第0026号表

頁0-0036

補足材なし 工種・施工名称など 量 単位 金 額 備 考 基面整正 施工 第0 -0029号表 m 2 *** 単位当り *** m 2

下層路盤工

工種明細表 工種 第0027号表

頁0-0037

(再)クラッシャーラン40-0 t = 20cm <u>工種・施工名称など</u> 数 量単位 価 金 額 備 考 下層路盤(歩道部) 全仕上り厚200mm 1層施工 施工 第0 -0030号表 m 2 *** 単位当り *** m 2

上層路盤工

工種明細表 工種 第0028号表

頁0-0038

<u>粒度調整砕石M-25 t=10cm</u> 工種・施工名称など 数 量 単位 価 金 額 備 考 上層路盤(歩道部) 全仕上り厚100mm 1層施工 施工 第0 -0031号表 m 2 *** 単位当り *** m 2

表層(車道・路肩部)

工種明細表 工種 第0029号表

(再)密粒度AS13F t = 4cm	•		. Hull C		0029亏衣
工種・施工名称など	数量	単 位	単 価	金 額	備考
(再)密粒度AS13F t = 4cm 工種・施工名称など 表層(車道・路肩部) 3.0m超 平均仕上り厚40mm					
平均仕上り厚40mm	1	m 2			施工 第0 -0032号表
* * * 単位当り * * *	1	m 2			
				1	
		-			
į					

基面整正

工種明細表 工種 第0030号表

頁0-0040

補足材なし 工種・施工名称など 量 単位 金 額 備 考 基面整正 施工 第0 -0029号表 m 2 *** 単位当り *** m 2

凍上抑制層

工種明細表 工種 第0031号表

頁0-0041

(再)クラッシャーランRC-40 t=15cm <u>工種・施工名称など</u> 数 量単位 価 金 額 備 考 下層路盤(歩道部) 全仕上り厚150mm 1層施工 施工 第0 -0033号表 m 2 *** 単位当り *** m 2

路盤工

工種明細表 工種 第0032号表

頁0-0042

(再)クラッシャーランRC-40 t = 10cm 工 種 ・ 施 工 名 称 な ど 数 量単位 価 金 額 備 考 上層路盤(歩道部) 全仕上り厚100mm 1層施工 施工 第0 -0034号表 m 2 *** 単位当り *** m 2

表層 (歩道部)

工種明細表 工種 第0033号表

工 括 . 佐 T 夕 む か	数量	出法	出 /エ	◆ ☆ ☆ ☆ ☆ ☆ ☆ ☆ ☆ ☆ ☆ ☆ ☆ ☆ ☆ ☆ ☆ ☆ ☆ ☆	/# **
立度AS13 t = 3cm <u>工種・施工名称など</u> 表層(歩道部) 1.4m未満(1層当り平均仕上り厚50mm以下) 平均仕上り厚30mm	数 重	単位	単 価	金額	備考
平均仕上り厚30mm					
	1	m 2			施工 第0 -0035号表
*** 単位当り ***					
・・・ 単位ヨリー・・・	1	m 2			
	'	111 2			
1					

表層(車道・路肩部)

工種明細表 工種 第0034号表

(再)密粒度AS13F t = 3cm			: HAW CV		50034亏衣
工種・施工名称など	数量	単位	単 価	金 額	備考
(再)密粒度AS13F t = 3cm 工種・施工名称など 表層(車道・路肩部) 3.0m超 平均仕上り厚30mm					
平均仕上り厚30mm	1	m 2			施工 第0 -0036号表
* * * 単位当り * * *	1	m 2			
				1	
		-			

ガードポスト設置

工種明細表 工種 第0035号表

壬	笙0035足夷	
油	出しいくりたった	

I	_ 種 ・ 施 <u>工 名 称 な ど</u> 車止めポール	数量	単位	単 1	西	金 額	備考
	車止めポール						
		1	本				施工 第0 -0037号表
	1. 1. 1. 24 (A-2)(12						
	* * * 単位当り * * *	1	本				
	1						
	1 1 1						
	1 1 1						
	1						

頁0-0045

フェンス移設

工種明細表 工種 第0036号表

頁0-0046

H=1.5m工 種 ・ 施 工 名 称 な ど 金網・支柱(立入防止柵) 基礎プロック 数 量 単位 価 金 額 備 考 施工 第0 -0040号表 m *** 単位当り *** m

薄層カラー舗装 グリーンベルト

工種明細表 工種 第0037号表

エ 種 ・ 施 エ 名 称 な ど	数量	単位	単	<u></u>	金	額		
工 種 ・ 施 工 名 称 な ど 塗布式樹脂系カラー舗装 速乾水性 2回塗り W=80cm アスファルト舗装施工			•		_		110	
アスファルト舗装施工	1	m 2						
1. 1. 1. W/AW/10 1. 1. 1. 1.								
*** 単位当り ***	1	m 2						

交通誘導警備員

工種明細表 工種 第0038号表

頁0-0048

丁 挿 ・ 施 丁 名 称 か ど	数量	単位	単	価	 金	額	備考
工 <u>種・施工名称など</u> 交通誘導警備員A	<u> </u>	<u>+ 14 </u>		ІЩ	<u> </u>	디	/ffs
	1	人・日					施工 第0 -0041号表
		<u> </u>					116T 310 0011-340
+ + + - + + + + + + + + + + + + + + + +							
* * * 単位当り * * *	1	人日					
	·	/\L					

施工内訳表 施工第0-0001号表

土砂 小規模(標準以外)	小規模(標準	≣以外)				1	m 3	当り
機械構成比: 20.13% 労務構成比:	71.97%	材料構成比:	7.90%	市場単価構成比:	0.00%	標準単価:		
代表機労材規格	構成比	単位	単 価	代表機労を	力 規 格(東京地区)	単価(東京地区)	備	考
小型バックホウ(クローラ型)[標準型] 排ガス2次 山積0.13m3	20.13%	供用日		小型バックホウ (クロー 排ガス 2 次	- ラ型)[標準型]			
運転手(特殊)	71.97%	A		運転手(特殊)				
軽油 小型ロ・リ・ パトロール給油	7.90%	L		軽油パトロール給油				
積算単価		式		積算単価				
*** 単位当り ***								
土質:土砂 施工数量:小規模(標準以外)				施工方法:上記以外(小規模) 豪雪割増:豪雪割増 工種条件	‡と同じ			

床掘り

施工内訳表 施工第0-0002号表

m 3 当り

頁0-0050

土砂 小規模 1 標準単価: 材料構成比: 7.11% 市場単価構成比: 0.00% 代表機労材規格 構成比単位 代表機労材規格(東京地区) 備考 単価(東京地区) バックホウ(クローラ型)「後方超小旋回) 18.73% 供用日 バックホウ(クローラ型)「後方超小旋回」 排ガス2次 山積0.28m3 排ガス2次 運転手(特殊) 40.26% 運転手(特殊) 普通作業員 33.90% 普通作業員 軽油 7.11% L 軽油 小型ロ・リ・ パトロール給油 パトロール給油 力 積算単価 積算単価 * * * 単位当1) * * * *

床掘り

施工内訳表 施工第0-0002号表

m 3 当り

頁0-0051

土砂 小規模 材料構成比: 7.11% 市場単価構成比: 0.00% 標準単価: 代表機労材規格 構成比単位 単 価 代表機労材規格(東京地区) 備考 単価(東京地区) 土質:土砂 施工方法:上記以外(小規模) 豪雪割増:豪雪割増 工種条件と同じ

施工内訳表 施工第0-0003号表

埋戻し

+ **Z**/N

小規模	土砂					1	m 3	当り
機械構成比: 8.87%	87.15%	材料構成比:		市場単価構成比:	0.00%	標準単価:		
代表機労材規格	構成比	単位	単 価	代 表 機 労	材 規 格(東京地区)	単価(東京地区)	備	考
バックホウ(クローラ型)[後方超小旋回] 排ガス2次 山積0.28m3	8.27%	供用日		バックホウ (クローラ 排ガス 2 次	型)[後方超小旋回]			
タンパ及びランマ [ランマ] 質量 6 0 ~ 8 0 k g	0.60%	供用日		タンパ及びランマ [ラ	ンマ]			
普通作業員	50.03%	Α		普通作業員				
特殊作業員	19.35%	A		特殊作業員				
運転手(特殊)	17.77%	A		運転手(特殊)				
軽油 小型ロ・リ・ パトロール給油	3.14%	L		軽油パトロール給油				

埋戻し

施工内訳表 施工 第 -0003号表

頁0-0053

小規模 土砂 m 3 当り 1 材料構成比: 3.98% 市場単価構成比: 0.00% 標準単価: 代表機労材規格(東京地区) 備考 代表機労材規格 構成比単位 単価(東京地区) ガソリン 0.84% L ガソリン レギュラー スタンド レギュラー スタンド 積算単価 力 積算単価 * * * 単位当I) * * * 施工方法:上記以外(小規模) 土質:土砂 豪雪割増:豪雪割増 工種条件と同じ

施工内訳表 施工第0-0004号表

土砂等運搬 小規模 DID区間なし 5.5km以下

工沙式建洲					I J H/\ U\	加工 第0 -00045			_
小規模 DID区間なし 5.5km以下	ハ゛ックホウ 山タ	債0.13m3(平	ヹ積0.1m3)				1	m 3	当り
機械構成比: 20.25% 労務構成比:	71.03%	材料構成	比:	8.72%	市場単価構成比:	0.00%	標準単価:		
代表機労材規格	構成比	単位	単	価	代表機労	材 規 格(東京地区)	単価(東京地区)	備	考
ダンプトラック [オンロード・ディーゼル]		供用日			ダンプトラック [オン	ロード・ディーゼル 1	,		
2 t 積級		,,,,,,,				,,			
P=- イ / 加 \	74 000				retractions				
運転手(一般)	71.03%	人			運転手(一般)				
軽油	8.72%	L			軽油				
小型口・リ・ パトロール給油		_			パトロール給油				
					/ \ \ \ \ \ \ \ \ \ \ \ \ \ \ \ \ \ \ \				
(± 66 ½ /T					イキケケンソ / エ				
積算単価		式			積算単価				
* * * 単位当り * * *									
十四日 7									
					# 10 1	+			
土砂等発生現場:小規模					真込機種・規格:バックホウ 山積				
土質:土砂(岩塊・玉石混り土含む)					ID区間の有無:DID区間なし				
運搬距離:5.5km以下					雪割増:豪雪割増 工種条	件と同じ			

残土等処分

施工内訳表 施工 第 -0005号表

m 3 当り

頁0-0055

標準単価: 材料構成比: _ 0.00% 市場単価構成比: 0.00% 代表機労材規格 構成比単位 単 価 代 表 機 労 材 規 格(東京地区) 単価(東京地区) 備考 処分費 m 3 処分費 *** 単位当り ***

施工内訳表 施工第0-0006号表

舗装版切断

日間もくが入り」は「			.,				
アスファルト舗装版	15cm以下				1	m	当り
機械構成比: 15.05%	58.43%	材料構成比:	26.52%	市場単価構成比: 0.00%	標準単価:		
代表機労材規格	構成比	単位	単 価	代表機労材規格(東京地区)	単価(東京地区)	借	考
コンクリートカッタ[バキューム式・湿式]	10 24%	供用日	— іщ	コンクリートカッタ [バキューム式・湿式]	十四(水水)200)	ľHJ	
	10.24%	が出口					
超低騒音 切削深20cm級 B径56c	m			超低騒音			
4+T+1F-2F-D	40.000			#+T+ /b- 24 C			
特殊作業員	19.96%	人		特殊作業員			
土木一般世話役	10.88%	人		土木一般世話役			
普通作業員	8.92%	人		普通作業員			
ブレード (コンクリートカッタ)	22.39%	枚		ブレード (コンクリートカッタ)			
径18インチ(45cm)				径18インチ(45cm)			
,_ ,_ ,							
ガソリン	2.81%	L		ガソリン			
レギュラー スタンド				レギュラー スタンド			

舗装版切断

施工内訳表 施工第0-0006号表

m 当り

頁0-0057

アスファルト舗装版 15cm以下 1 材料構成比: 26.52% 市場単価構成比: 0.00% 標準単価: 58.43% 代表機労材規格 構成比 代 表 機 労 材 規 格(東京地区) 単位 単価(東京地区) 備考 式 積算単価 積算単価 *** 単位当り *** 舗装版種別:アスファル・舗装版 アスファルト舗装版厚:15cm以下 豪雪割増:豪雪割増 工種条件と同じ

施工内訳表 施工第0-0007号表

舗装版破砕

アスファルト舗装版 障害等なし機械構成比: 12.85% 労務構成比: 81.24% 材料構成比: 5.91% 市場単価構成比: 0.00% では、 大大大大大大大大大大大大大大大大大大大大大大大大大大大大大大大大大大大	1 標準単価:	m 2	当り
一 代表機等材理格			
	西(東京地区)	備	考
バックホウ [クローラ・後方超小旋回] 賃料 12.85% 日 バックホウ [クローラ・後方超小旋回] 賃料 ~超低・~排ガス 3 次 山積 0 . 4 5 m 3 12.85% 日 バックホウ [クローラ・後方超小旋回] 賃料		115	
土木一般世話役 29.54% 人 土木一般世話役			
運転手(特殊) 27.52% 人 運転手(特殊)			
普通作業員 24.18% 人 普通作業員			
軽油 5.91% L 小型ロ・リ・ パトロール給油 パトロール給油			
積算単価 式 積算単価			

施工内訳表 施工第0-0007号表

舗装版破砕

	障害等なし 81.24% 材料構成 構成比 単 位	1 1 1 1 1 1 1 1 1 1	m 2 当り 備 考
*** 単位当り ***	情以	平 1個 10 花 1成 力 70 况 16(宋示地区) 平1個(宋示地区)	MH 15
舗装版種別:アスファルト舗装版 騒音振動対策:騒音振動対策不要 積込作業の有無:積込作業あり		障害等の有無:障害等なし 舗装版厚:15cm以下 豪雪割増:豪雪割増 工種条件と同じ	

施工内訳表 施工第0-0008号表

双理规	1461-147-111	7 			施工 第0 -0008号		_	N/4.4
舗装版破砕 DID区間なし 22.0km以下		首对東小安、	舗装版厚15cm以	(/)		1	m 3	当り
機械構成比: 44.05% 労務構成比:	39.87%	材料構成比		市場単価構成比:		標準単価:		
一 代 表 機 労 材 規 格	構成比	単 位	単 価	代表機労	材 規 格(東京地区)	単価(東京地区)	備	考
ダンプトラック [オンロード・ディーゼル]	44.05%	供用日		ダンプトラック[オン	ンロード・ディーゼル]			
1 0 t 積級								
運転手(一般)	39.87%	人		運転手(一般)				
軽油	16.08%	L		軽油				
・	10.00%	_		パトロール給油				
				/ (I I / / / / / / / / / / / / / / / /				
 積算単価		式						
復弁千		10		/ (c) 				
+ + +								
* * * 単位当り * * *								
敖発生作業:舗装版破砕					备音対策不要、舗装版厚15cm以下	·[)		
DID区間の有無:DID区間なし			j	■搬距離:22.0km以下				
豪雪割増:豪雪割増 工種条件と同じ								

佐 丁 山 = 丰

処分費(As舗装版)		施		内 計	大 表	施工	第0 -0009号表	100		-0061 <u>当り</u>
名 称 ・ 規 格 な ど	数量	単位	単	価	金	額	備	100	 考	<u> </u>
如分費 	100.000	t	•	1 June	- M-	HA			<u> </u>	
*** 合 計 ***	100	t								
 * * * 単位当り * * *	1	t								
処分費(円/t):										

構造物とりこわし

施工内訳表 施工第0-0010号表

無筋構造物 機械施工	低騒音・低振動対策	不要				<u>1 m3 当り</u>
名 称 ・ 規 格 な ど	数量	単位	単価	金額	備	
構造物とりこわし工 無筋構造物 機械施工 制約無 昼間	1.000	m 3				<u> </u>
諸雑費	1	式				
*** 単位当り ***	1	m 3				
構造物区分:無筋構造物 低騒音・低振動対策の有無:低騒音・低振動対策 時間的制約の有無:時間的制約なし	不要		施工区分: 機 夜間作業の有無	戒施工 :夜間作業(20時~6	時)なし	

出り

施工内訳表 max 第0 -0011号表 機械積込 DID区間なし 5.7km以下

コングリート(無筋)構造物とりこわし

	残忧惧 处	DID区間なし 5./KM以下		1	m 3	当り
機械構成比: 40.77%	44.82%	材料構成比: 14.41%	市場単価構成比: 0.00%	標準単価:		
代表機労材規格	構成比	単位単価	代表機労材規格(東京地区)	単価(東京地区)	備	考
ダンプトラック [オンロード・ディーゼル] 1 0 t 積級	40.77%	供用日	ダンプトラック [オンロード・ディーゼル]			
運転手(一般)	44.82%	人	運転手(一般)			
軽油 小型ロ・リ・ パトロール給油	14.41%	L	軽油パトロール給油			
積算単価		式	積算単価			
* * * 単位当り * * *						
殻発生作業:コン/リート(無筋)構造物とりこわし DID区間の有無:DID区間なし 豪雪割増:豪雪割増 工種条件と同じ			積込工法区分:機械積込 運搬距離:5.7km以下			

処分費 (無筋コンクリート)

施工内訳表 施工第0-0012号表

2万負(無助コンプラート)		<i>73</i> C	, <u>—</u> , , , , , , , , , , , , , , , , , , ,	V V NEI		t 当
名 称 ・ 規 格 な ど	数量	単 位	単 価	金 額	備	考
処分費	100.000	t				
*** 合計 ***	100	t				
*** 単位当り ***	1	t				
処分費(円/t):						

1

当り

施工内訳表 施工第0-0013号表

歩車道境界ブロック撤去

少年 垣境 か ノ ロック 版 7 処分

積算単価

標準単価: 代表機労材規格 構成比 単 位 代表機労材規格(東京地区) 備考 単価(東京地区) バックホウ [クローラ型・超小旋回] 賃料 バックホウ「クローラ型・超小旋回] 賃料 4.20% 日 排ガス2次 山積0.22m3 普通作業員 47.88% 普通作業員 土木一般世話役 土木一般世話役 19.46% 運転手(特殊) 18.15% 人 運転手(特殊) 軽油 1.56% 軽油 L 小型ロ・リ・ パトロール給油 パトロール給油

看算単価

式

歩車道境界ブロック撤去

施工内訳表 施工第0-0013号表

頁0-0066 m 当り

処分

 機械構成比:
 4.20%
 労務構成比:
 94.24%
 材料構成比:
 1.56%

 代表機労材規格
 構成比
 単位
 単価

 標準単価: 市場単価構成比: 0.00% 代表機労材規格(東京地区) 単価(東京地区) * * * 単位当I) * * * 再利用区分: 処分

施工内訳表 施工 第0 -0014号表 機械積込 DID区間なし 14.4km以下

コンクリート(無筋)構造物とりこわし	機械積込		14.4km以下			1	m 3	当り
機械構成比: 40.77%	44.82%	材料構成出		市場単価構成比	· 0.00%	標準単価:	/ !!!	_
代 表 機 労 材 規 格 ダンプトラック [オンロード・ディーゼル] 10t積級		単 位 供用日	単 価	代表機:	労 材 規 格(東京地区) オンロード・ディーゼル]	単価(東京地区)	(考
運転手(一般)	44.82%	人		運転手(一般)				
軽油 小型ロ・リ・ パトロール給油	14.41%	L		軽油 パトロール給油				
積算単価		江		積算単価				
*** 単位当り ***								
殻発生作業: コンクリート(無筋)構造物とりこわし DID区間の有無: DID区間なし 豪雪割増:豪雪割増 工種条件と同じ				込工法区分:機械積込搬距離:14.4km以下	<u>.</u>			

処分費 (二次製品)

施工内訳表 施工第0-0015号表

			_
-	- 327	~ ~ ~	15号表
Ho I	#(1 - (1()	15-7

					100	<u>t 当り</u>
名 称 ・ 規 格 な ど	数量	単位	単 価	金 額	備	考
如分費 	100.000	t				
*** 合 計 ***	100	t	_			
*** 単位当り ***	1	t				
処分費(円/t):						

ネットフェンス撤去(支柱)

施工内訳表 施工 第0 -0016号表

施丁	第0	-001	16목퀴	
HK I	71 717	- ()()	10-1	v

					100	<u> </u>
名称・規格など	数量	単 位	単 価	金額	備	<u>本当り</u> 考
名称・規格など 土木一般世話役	0.4	人				
普通作業員	2.3	人				
*** 合 計 ***	100	本				
* * * 単位当り * * *	1	本				

ネットフェンス撤去(金網)

施工内訳表 施工第0-0017号表

缸一	Γ 笙∩	-001	7号表
IV.	1 51 70	-(///	1 - 12

	w —	***	·	A	100 <u>m 当</u>
名称・規格など 土木一般世話役	数量	単 位	単 価	金 額	100 m 当 備 考
土木一般世話役 	0.3	人			
普通作業員	5.05	人			
*** 合 計 ***	100	m			
* * * 単位当り * * *	1	m			

施工内訳表 施工第0-0018号表

排水構造物工 自由勾配側溝

排水構造物工 自由勾配側溝		IJŪ	}	マコ	1 24	施工	第0 -0018号表			
縦断用 400×400×2000 基礎	<u> 砕石施工あり</u>				_	- 1		10	m	<u>当り</u>
名 称 ・ 規 格 な ど	数量	単位	単	価	金	額	備		考	
排水構造物工 自由勾配側溝(L2000) 1000kg以下 制約無 昼間	10.000	m								
自由勾配側溝 一般及び防音型蓋2枚タイプ共通 400×400 長2.0m(縦断用)	5.000	個								
生コン 18-8-25(20)-BB (W/C=60%以下)	0.424	m 3								
再生クラッシャーラン 40㎜以下	0.936	m 3								
生コン 18-8-25(20)-BB (W/C=60%以下)	0.000	m 3								
諸雑費	1	式								
*** 合 計 ***	10	m								
*** 単位当り ***	1	m								
自由勾配側溝規格:縦断用 400×400×2000 基礎コンクリート小型車割増:小型車割増なし 基礎コンクリート設計量(m3/10m):0.4			基	↓礎コンクリー ↓礎コンクリー ↓礎砕石施工の種	ト夜間割増:	夜間割増な				
基礎砕石規格:再生クラッシャラン RC-40 底部コンクリート規格:18-8-25 高炉 底部コンクリート夜間割増:夜間割増なし			基底	は は は は は は は は は は は は は は は は は は は	(m 3 / 1 0 ı ト小型車割増	m):0.78 :小型車割	増なし			
夜間作業の有無:夜間作業(20時~6時)なし				間的制約の有無						

施工内訳表 施工第0-0019号表

排水構造物工 蓋版据付グレーチング蓋版各種

Fが構造物工 盆版語的 ブレーチング蓋版各種 4	0 k g / 枚以下	<i>,,</i> ,) — I J H	, 人 加工	- 第0 -00135农	100 木	女 当
名称・規格など	サイススト 数 量	単位	単価	金額	備	100 <u>1</u> 考	<u>X = </u>
排水構造物工 蓋版(コンクリート・鋼製)	双里	<u> </u>	<u>+</u> Щ	亚 识	I/HI	75	
40 k g 以下 制約無 昼間	100.000	枚					
40人名以下 阿凯無 查问	100.000	11X					
側溝蓋							
以/再	100.000	枚					
	100.000	12					
諸雑費							
山	1	式					
	'						
* * * 合 計 * * *	100	枚					
* * * 単位当り * * *	1	枚					
F業区分:据付			蓋版の種類:グ	レーチング蓋版各種			
藍版質量:40kg/枚以下			施工箇所区分:	施工箇所区分による補正	なし		
友間作業の有無:夜間作業(20時~6時)なし			時間的制約の有	無:時間的制約なし			
툽版単価(円/枚):							
_							

排水構造物工 蓋版据付

施工内訳表 施工第0-0020号表

コンクリート蓋版各種 40	<u>を超え170k</u>	g / 枚以下				100	枚	当じ
名称・規格など	数量	単位	単 価	金額	備		考	
排水構造物工 蓋版(コンクリート・鋼製) 40超170kg以下 制約無 昼間	100.000	枚						
側溝蓋	100.000	枚						
諸雑費	1	式						
*** 合 計 ***	100	枚						
* * * 単位当り * * *	1	枚						
作業区分:据付 蓋版質量:40を超え170kg/枚以下 夜間作業の有無:夜間作業(20時~6時)なし			施工箇所区分:	ンクリート蓋版各種 施工箇所区分による補正な 無:時間的制約なし	L			
蓋版単価(円/枚):								

巻き立てコンクリート(1型)

施工内訳表 施工第0 -0021号表

巻き立てコンクリート(1型)		IJĿ	,	ע עי	1 14	施工	第0 -0021号表	4.0	**	NI.
名 称 ・ 規 格 な ど	数 量	単位	単	 価	金	 額	備	10	箇所 考	当じ
コンクリート 小型構造物 一般養生 小型車割増なし 夜間割増なし 豪雪割増 工種条件と同じ	0.5	m 3	_]Щ	<u> 717</u>	<u> </u>	人力打設	施工	第0-0022号表	
型枠 一般型枠 小型構造物	7.3	m 2					\(\/\)	施工	第0-0023号表	
*** 合 計 ***	10	箇所								
*** 単位当り ***	1	箇所								

施工内訳表 施工第0-0022号表

コンクリート 小型構造物

一般養生 小型車割増なし	夜間割増なし 豪雪割増	工種条件と同じ 人力打設	1 1	m 3 当り
機械構成比: 0.00% 労務構成比:	41.15% 材料構成比	: 58.85% 市場単価構成比: 0.00%	標準単価:	
代表機労材規格	構成比単位	単 価 代表機労材規格(東京地区)	単価(東京地区)	備考
普通作業員	22.25% 人	普通作業員		
土木一般世話役	9.19% 人	土木一般世話役		
特殊作業員	7.69% 人	特殊作業員		
		137/11/2822		
生コン 18-8-25(20)-BB	58.85% m 3	生コンクリート		
(W/C=60%以下)	36.65% 1113	ユコングリード 24-12-25 高炉 W/C55%		
((((((((((((((((((((
24 EL VI II		AT ALL WATER		
積算単価	式	積算単価		
*** 単位当り ***				

施工内訳表 施工第0-0022号表

コンクリート 小型構造物

コングリート 小型伸迫物				- 1, 7 H/		他土	弟0 -00225	5 र र		
	夜間割増な	:し 豪雪割増						1	m 3	当り
機械構成比: 0.00% 労務構成比:	41.15%	材料構成比				0.00%		標準単価:		
代表機労材規格	構成比	単位	単 価	代 表	機労	材 規格((東京地区)	単価(東京地区)	備	考
構造物種別:小型構造物				打設工法:人力技	丁設					
 養生工の種類:一般養生				現場内小運搬の	有無:現場 内	り小運搬なし				
コンクリートセメント種類: 高炉(BB)				コンクリート規格: 18-						
生コングリート小型車割増:小型車割増なし				生コンクリート夜間割り						
豪雪割増:豪雪割増 工種条件と同じ					1.121311	100				

型枠

施工内訳表 施工 第0 -0023号表

m 2 当り

頁0-0077

一般型枠 小型構造物 1 材料構成比: 0.00% 市場単価構成比: 0.00% 標準単価: 構成比 単 位 単 価 代表機労材規格(東京地区) 備考 代表機労材規格 単価(東京地区) 型わくエ 44.28% 人 型わく工 普通作業員 30.82% 普通作業員 土木一般世話役 11.86% 土木一般世話役 積算単価 積算単価 * * * 単位当I) * * * 型枠の種類:一般型枠 構造物の種類:小型構造物

巻き立てコンクリート (2型)

施工内訳表 施工第0-0024号表 10

モエ	第0	-0024号表
115 —	700	UU <u>L</u> T T 1.8

名 称 ・ 規 格 な ど	*h =							10		<u>当り</u>
1 13 7% II	数量	単位	単の	E I	金	額	備		考	
コンクリート 小型構造物 一般養生 小型車割増なし 夜間割増なし 豪雪割増 工種条件と同じ	0.3	m 3					人力打設		第0-0022号表	
型枠 一般型枠 小型構造物	4.5	m 2						施工	第0-0023号表	
*** 合 計 ***	10	箇所								
*** 単位当り ***	1	箇所								

歩車道境界ブロック(標準)

施工内訳表 施工第0-0025号表

扳一	「 筆∩	-0025号表
IK.	1 71 71/	- ()()(2)) - 42

					10) m	<u>当り</u>
名 称 ・ 規 格 な ど	数量	単位	単 価	金額	備	考	
歩車道境界ブロック 設置 C種(180/210×300×600)	10	m				第0-0026号表	
モルタル練 セメント(高炉B)バラ	0.02	m 3			施工	第0-0027号表	
コンクリート 小型構造物 一般養生 小型車割増なし 夜間割増なし 豪雪割増 工種条件と同じ	0.27	m 3			施工人力打設	第0-0022号表	
*** 合 計 ***	10	m					
*** 単位当り ***	1	m					

施工内訳表 施工第0-0026号表

歩車道境界ブロック ^{設置}

設置 機械構成比: 1.89% 労務構成比: 代表機労材規格 バックホウ[クローラ・後方超小旋回]賃料 ルーン付~超低~排ガス3次 山積0.09m3	C種(180/210 48.60% 構成比 1.89%	× 300 × 600 材料構成b 単 位 日)	市場単価構成比:	加工 第0 -0020 5 0.00% 材 規 格(東京地区) ・後方超小旋回] 賃料	1 標準単価: 単価(東京地区)	m 備	当り
特殊作業員	18.83%	人		特殊作業員				
普通作業員	16.90%	人		普通作業員				
土木一般世話役	10.31%	人		土木一般世話役				
歩車道境界ブロック (片面R) C種 180/210×300×600	48.92%	個		歩車道境界ブロック C 180/210	×300×600			
軽油 小型ロ - リ - パトロール給油	0.59%	L		軽油パトロール給油				

歩車道境界ブロック

施工内訳表 施工第0-0026号表

当り

頁0-0081

設置 C種(180/210×300×600) 材料構成比: 49.51% 市場単価構成比: 0.00% 標準単価: 代表機労材規格 構成比 単 位 単 価 代 表 機 労 材 規 格(東京地区) 備考 単価(東京地区) 式 積算単価 積算単価 *** 単位当り *** 作業区分:設置 ブロック規格: C種(180/210×300×600) 基礎砕石の有無:基礎砕石なし 均し基礎コンクリートの有無:均し基礎コンクリートなし

施工内訳表 施工第0-0027号表

モルタル練 セメント(高炉B)バラ

モルタル綵			716 —	I J H/ L	他上 第0 -002/亏			_
セメント(高炉B)バラ						1	m 3	当り
機械構成比: 0.00% 労務構成比:	82.04%	材料構成	比: 17.96%	市場単価構成比:	0.00%	標準単価:		
代 表 機 労 材 規 格	構成比	単 位	単 価	代表機 労	材 規 格(東京地区)	単価(東京地区)	備	考
普通作業員	54.42%	人		普通作業員				
土木一般世話役	27.46%	人		土木一般世話役				
上 パン・1 (京崎 B)	40.400			トリン (京崎 D)				
セメント (高炉 B)	12.48%	t		セメント(高炉B)				
バラ				2 5 k g 袋入				
 コンクリート用骨材	5.48%	m 3		コンクリート用骨材				
砂 細目(洗い)	5.46%	111 3		一砂 細目(洗い)				
				12 MAC(////)				
 積算単価		式		積算単価				
1 ,77		-0		IXYT IM				
*** 単位当り ***								

モルタル練 セメント(高炉B)バラ

施工内訳表 施工第0-0027号表

当り m 3

頁0-0083

機械構成比: 代表	0.00%		<u> </u>	<u> </u>	8	2.04%	材料	構成比	:	17.96%	市場単	单価構	成比	ረ:_		0.0	0%	京地区		7	漂準単(東京地	西:	5	
代表	機労	材	規格	3		構成比	単	位	単	価	代	表	機	労	材	規	格(夏	京地区	<u>x</u>)	単価	東京地	! <u>×</u>)	備	考
セメント種類:セメント(?	高炉B)バラ																							

施工内訳表 施工第0-0028号表

地先境界ブロック

ゼルステンロ シノ 設置	B種(150×12	20 × 600)	,, <u> </u>	養生工あり	旭工 另0 -0020与	1	m	当り
機械構成比: 0.33%	72.88%	材料構成出		市場単価構成比:	0.00%	標準単価:	/++-	 /
代表機労材規格 バックホウ [クローラ型] 賃料 ~排ガス 2 0 1 4 山積 0 . 8 m 3	構成比 0.33%	日日	単 価	代表機労権 バックホウ[クローラ型	材 規 格(東京地区)型]賃料	単価(東京地区)	備_	考
普通作業員	27.58%	人		普通作業員				
土木一般世話役	14.61%	Α		土木一般世話役				
特殊作業員	12.94%	A		特殊作業員				
型わく工	11.10%	A		型わく工				
地先境界ブロック B 150×120×600	15.85%	個		地先境界プロック B 150×120;	× 6 0 0			

施工内訳表 施工第0-0028号表

地先境界ブロック

設置	B種(150×12	0×600)		養生工あり	167 No 0070 J	1	m	当り
機械構成比: 0.33%	72.88%		七: 26.79%		0.00%	標準単価:		-, -
代表機労材規格	構成比	単位	単 価	代表機労材	規 格(東京地区)	単価(東京地区)	備	考
生コン 18-8-25(20)-BB	9.92%	m 3		生コンクリート				
(W/C=60%以下)				18-8-25 高炉	W/C60%			
再生クラッシャーラン 40㎜以下	0.71%	m 3		再生クラッシャラン				
				R C - 4 0				
軽油	0.31%	L		軽油				
小型口・リ・ パトロール給油		_		パトロール給油				
3 - 7 / / / / / / / / / / / / / / / / / /				7 1 II 77 MA7II				
		式		積算単価				
1227-1-14				15.77 T IM				
* * * 単位当り * * *								
十四日?								
			-	プロック担 t女 ・ D 括 / 4 5 0 ・・ 4 2 0 ・・ 2 2 0)				
				プロック規格:B種(150×120×600)	*¬いかり し な !^			
基礎砕石の有無:基礎砕石あり				均し基礎コンクリートの有無:均し基礎				
養生工の有無:養生工あり				基礎砕石規格:再生クラッシャラ				
均し基礎コンケリート種類: 高炉(BB)				均し基礎コンクリート規格:18-8-25(W	•			
生コンクリート小型車割増:小型車割増なし			4	生コンクリート夜間割増:夜間割増なし	,			

基面整正

施工内訳表 施工第0-0029号表

当り

頁0-0086

					1	m 2	当り
機械構成比: 0.00%	00.00%	材料構成比: 0.00%	市場単価構成比:	0.00%	標準単価:		
代表機労材規格	構成比	単位単価	代 表 機 労	材 規 格(東京地区)	単価(東京地区)	備	 考
普通作業員	100.00%	5 人	普通作業員	, , , , , , , , , , , , , , , , , , , ,	, , , , , , , , , , , , , , , , , , , ,		
1主体以上T		_15	イキケケ ツ /エ				
積算単価		式	積算単価				
*** 単位当り ***							

施工内訳表 施工第0-0030号表

下層路盤(歩道部)

全仕上り厚 2 0 0 mm	1層施工						1	m 2	当り
機械構成比: 5.00% 労務構成比:	75.15%	材料構成比:	19.85%	市場単価構成比:	0.00%		標準単価:		
代表機労材規格	構成比	単位単	鱼 価	代 表 機 労	材規格	子(東京地区)	単価(東京地区)	備	考
小型バックホウ (クローラ型)後方超小旋回	2.99%	供用日		小型バックホウ(ク	ローラ型)後	於方超小旋回			
超低騒音・排ガス3次 山積0.09m3				超低騒音・排ガス	3 次				
	4 70%			作動 口 二 「	コン・バンン	, し、井川 コ (毛 火)			
振動ローラ [搭乗式・コンバインド型] 賃料 ~ 超低・~排ガス3次 質量3~4 t	1.78%	B		振動ローラ [搭乗式	・コンハイン	/卜型] 真科			
運転手(特殊)	27.03%	人		運転手(特殊)					
特殊作業員	15.84%	人		特殊作業員					
 普通作業員	15.70%			」 普通作業員					
	10.70%								
土木一般世話役	13.01%	人		土木一般世話役					
	1	1		1			1		

施工内訳表 施工第0-0030号表

下層路盤(歩道部)

全仕上り厚200mm	1層施工						1	m 2	当じ
機械構成比: 5.00%	75.15%	材料構成比:	19.85%	市場単価構成り	<u>.</u> :	0.00%	標準単価:		
代表機労材規格	構成比	単位	単 価	代表機	労 材	規 格(東京地区)	単価(東京地区)	備	考
再生クラッシャーラン 40mm以下	17.77%	m 3		再生クラッシャラ RC-40	ラン				
軽油	1.99%	L		 軽油					
小型ロ・リ・ パトロール給油	1.33/			パトロール給油	B				
 積算単価		式							
復昇		Ιζ		(負昇半 					
*** 単位当り ***									
全仕上り厚(mm): 200 材料: 再生クラッシャラン RC-40				施工区分:1層施工 豪雪割増:豪雪割増	工種条件。	と同じ			

施工内訳表 施工第0-0031号表

上層路盤(歩道部)

全仕上り厚100mm	1層施工					1	m 2	当り
機械構成比: 4.66% 労務構成比:	69.96%	材料構成比:	25.38%	市場単価構成比:	0.00%	標準単価:		
代表機労材規格	構成比	単位	単 価	代表機労	材 規 格(東京地区)	単価(東京地区)	備	考
小型バックホウ(クローラ型)後方超小旋回	2.78%	供用日		小型バックホウ(クロ	コーラ型)後方超小旋回			
超低騒音・排ガス3次 山積0.09m3				超低騒音・排ガス3	3 次			
 振動ローラ [搭乗式・コンバインド型] 賃料	1.66%	В		 	コンバインド型] 賃料			
一一 「一一 「一一 一一 一一 一一 一一	1.00%			派割ローフし指来式・	コンハインド空」貝科			
~旭川・~排刀入3人 貝里3~4 [
運転手(特殊)	25.16%	人		運転手(特殊)				
				12.12.0 (1071)				
特殊作業員	14.75%	人		特殊作業員				
! 普通作業員	14.61%	人		普通作業員				
百世1 末貝	14.01%	^		百世仆来貝				
土木一般世話役	12.11%	人		土木一般世話役				

施工内訳表 施工第0-0031号表

上層路盤(歩道部)

全仕上り厚100mm	1層施工			1	m 2	当り
機械構成比: 4.66% 労務構成比:	69.96%	材料構成比	: 25.38% 市場単価構成比: 0.00%	標準単価:		
代 表 機 労 材 規 格	構成比	単位	単 価 代表機労材規格(東京地区)	単価(東京地区)	備考	
粒調砕石 25mm以下	23.44%	m 3	再生粒度調整砕石 RM-30			
			KIVI - 3 U			
軽油	1.85%	L	軽油			
小型ロ・リ・ パトロール給油			パトロール給油			
積算単価		式	積算単価			
A Late WANGE ALL I						
*** 単位当り ***						
全仕上り厚(mm):100			施工区分:1層施工			
材料: 粒度調整砕石 M - 2 5			豪雪割増:豪雪割増 工種条件と同じ			

施工内訳表 施工第0-0032号表

3.0m超	平均仕上り	厚40mm [・]			,,,,,,,,,,,,,,,,,,,,,,,,,,,,,,,,,,,,,,,	1	m 2	当り
機械構成比: 1.38% 学		材料構成比:	88.45%	市場単価構成比:	0.00%	標準単価:		
代 表 機 労 材 規			単 価		材 規 格(東京地区)	単価(東京地区)	備	考
アスファルトフィニッシャ[ホ		B			シャ[ホイール]賃料	,		
~ 低騒・~ 排ガス2014 舗装								
1110-321 All D								
タイヤローラ賃料	0.14%	В		タイヤローラ賃料				
	0.147	н						
	Y 0 420	日		_	・ 1 年业			
ロードローラ [マカダム]賃料	0.13%			ロードローラ [マカタ	ム」貝科			
~超低・~排ガス2次 質量								
ALAT II NIK ET				**************************************				
普通作業員	3.66%	人		普通作業員				
運転手(特殊)	2.06%	人		運転手 (特殊)				
特殊作業員	2.03%	人		特殊作業員				

施工内訳表 施工第0-0032号表

3.0m超 의	2均什上り	厚40mm			,, <u>,,,,,,,,,,,,,,,,,,,,,,,,,,,,,,,,,,,</u>	1	m 2	当り
	10.17%	材料構成比:	88.45%	市場単価構成比:	0.00%	標準単価:		_, _
代表機労材規格	構成比	単位	単 価		材 規 格(東京地区)	単価(東京地区)	備	考
土木一般世話役	0.73%	人		土木一般世話役				
再生アスファルト混合物	80.70%	t		アスファルト混合物				
密粒度(13F)[再生材混入率50%以下]				密粒度(20)				
アスファルト乳剤	7.17%	L		アスファルト乳剤				
PK - 3 プライムコート用	7.17/0	L		P K - 3 プライム	コート田			
					A 1 /13			
±₹₹₩	0 400	L		효로하				
軽油	0.49%	L		軽油				
小型ロ・リ・ パトロール給油				パトロール給油				
STATE WATER		B		4± 55 W 17				
積算単価		式		積算単価				
*** 単位当り ***								

施工内訳表 施工第0-0032号表

衣眉(早足、焰月砂)				, I J H/ \ 'V\	施工 第0 -00325			
3.0m超		厚40mm				1	m 2	当り
機械構成比: 1.38% 労務構成比:	10.17%	材料構成比:	88.45%	市場単価構成比:	0.00%	標準単価:		
代表機労材規格	構成比	単位	単 価		材 規 格(東京地区)	単価(東京地区)	備	考
平均幅員:3.0m超				1層当り平均仕上り厚(mm):	40			
標準締固め後密度:2.35t/m3				瀝青材料種類:プライムコート				
材料:再生 密粒度(13F)				瀝青材料種類:プライムコート PI				
アスファルト混合物小型車割増:小型車割増なし				アスファルト混合物夜間割増:夜	間割増なし			
豪雪割増:豪雪割増 工種条件と同じ								

施工内訳表 施工第0-0033号表

下層路盤(歩道部)

			.,		旭工 和0 0000-5			
全仕上り厚150mm	1層施工					1	m 2	当り
機械構成比: 5.00%	75.15%	材料構成比	;: 19.85%	市場単価構成比:	0.00%	標準単価:		
代表機労材規格	構成比	単位			規格(東京地区)	単価(東京地区)	備	老
小型バックホウ(クローラ型)後方超小旋回				小型バックホウ(クロー	, 别 14(永永远远)	一一四(水水下0匹)	rm.	
	2.99/0	六カロ						
超低騒音・排ガス3次 山積0.09m3				超低騒音・排ガス3次				
振動の こり投系者 コンルグノン・ドカリュ 係火	4 700	В		护手 二十世系十二	マン・ログラン・1と中川 7 任 小川			
振動ローラ[搭乗式・コンバインド型]賃料	1.78%			振動ローラ [搭乗式・コ	「ンハイント型」資料			
~ 超低・~ 排ガス 3 次 質量 3 ~ 4 t								
\\\\\\\\\\\\\\\\\\\\\\\\\\\\\\\\\\\\\\				\\\\\\\\\\\\\\\\\\\\\\\\\\\\\\\\\\\\\\				
運転手(特殊)	27.03%	人		運転手 (特殊)				
特殊作業員	15.84%	人		特殊作業員				
普通作業員	15.70%	人		普通作業員				
土木一般世話役	13.01%	人		土木一般世話役				

施工内訳表 施工第0-0033号表

下層路盤(歩道部)

全仕上り厚 1 5 0 mm	1層施工						1	m 2	当じ
機械構成比: 5.00%	75.15%	材料構成比:	19.85%	市場単価構成し	比:	0.00%	標準単価:		
代表機労材規格	構成比		单 価	一 代 表 機	<u> </u>	規 格(東京地区)	単価(東京地区)		考
再生クラッシャーラン 40㎜以下	17.77%	m 3		再生クラッシャラ R C - 4 0	ラン				
				RC - 40					
軽油	1.99%	L		軽油	· _				
小型ロ・リ・ パトロール給油				パトロール給油	·田				
積算単価		式		積算単価					
* * * 単位当り * * *									
全仕上り厚(mm): 150				施工区分:1層施工					
材料:再生クラッシャラン RC-40				豪雪割増:豪雪割増	工種条件。	と同じ			
l .									

施工内訳表 施工第0-0034号表

上層路盤 (歩道部)

			.,		110		
全仕上り厚100mm	1層施工				1	m 2	当り
機械構成比: 4.66% 労務構成比:	69.96%	材料構成比:	25.38%	市場単価構成比: 0.00%	標準単価:		
代表機労材規格	構成比		単価	代表機労材規格(東京地区)	単価(東京地区)		考
小型バックホウ(クローラ型)後方超小旋回	2 78%	供用日		小型バックホウ(クローラ型)後方超小旋回	1 12 (2143 / 52)	1113	
超低騒音・排ガス3次 山積0.09m3	2.70%	NAM		超低騒音・排ガス3次			
煌心独自・排刀入3人 山頂0.091113				には、一位に、一位に、一位に、一位に、一位に、一位に、一位に、一位に、一位に、一位に			
振動ローラ [搭乗式・コンバインド型] 賃料	1.66%	日		振動ローラ [搭乗式・コンバインド型] 賃料			
~ 超低・~排ガス3次 質量3~4 t							
運転手(特殊)	25.16%	人		運転手(特殊)			
#土 <i>叶 /</i> 广光 무	14.75%	1		#±잗/广 沙 므			
特殊作業員	14.75%	人		特殊作業員			
普通作業員	14.61%	人		普通作業員			
土木一般世話役	12.11%	人		土木一般世話役			
1	1						

施工内訳表 施工第0-0034号表

上層路盤(歩道部)

全仕上り厚100mm	1層施工							1	m 2	当じ
機械構成比: 4.66% 労務構成比:	69.96%	材料構成比:	25.38%	市場単価	構成比:		0.00%	標準単価:		
代表機労材規格	構成比	単位	単 価	一 代 表	機労_	材	規 格(東京地区)	単価(東京地区)	備	考
再生クラッシャーラン 40㎜以下	23.44%	m 3		再生粒度調 RM-3						
				IC IVI - 3	U					
+7_	4.05%			+214						
軽油	1.85%	L		軽油 パトロー	11.4公計					
小型ロ・サ・ ハドロール船油 				/\ru-	ノレ約ロ7田					
(± // W / IT		_15		1± 55 14 /T						
積算単価		式		積算単価						
*** 単位当り ***										
+ = 7										
A/I 12 F/) 400				始 て						
全仕上り厚(mm):100 材料:再生クラッシャラン RC-40				施工区分:1層旅 豪雪割増:豪雪		冬件と	同じ			
1347 · 15 ± 7 2 7 2 7 7 7 7 7 7 7 7 7 7 7 7 7 7 7			3	*=====	D)/A11	://II C	1-3 0			

施工内訳表

表層 (歩道部) 1.4m未満(1層当り平均仕上り厚50mm以下) 平均仕上り厚30mm 施工 第0 -0035号表

仅信(少坦叩)					,, <u> </u>	I J H/\		加工 第0-00	35 5 28			
1.4m未満(1層当り)平均仕上り🏻	孠50mm以下) <u>□</u>	平均仕上り	厚30mm						1	m 2	当り
機械構成比:	0.44%	労務構成比:	48.11%	材料構成比:	51.45%	市場単価構成	戊比:	0.00%		標準単価:		
	機 労 材		構成比	単位	単 価	代表機	幾分材	規格(東京地区	₹) 単価	(東京地区)	備	考
振動ローラ(舗	<u>漂用)「ハン</u>	<u>バーロー</u> ドガイド式 1		供用日		振動ローラ(舘	# 注用) [<u></u>	_/	(2)(4)31 22)	1110	
	. 5 ~ 0 . 6		0.20%	D() ()			m2(/13 / L	,,,,,,,,,,,,,,,,,,,,,,,,,,,,,,,,,,,,,,,				
建拟貝里∪	. 5 ~ 0 . 0	L										
振動コンパクタ	「前進型]		0.08%	供用日		振動コンパクタ	タ「前進型	1				
	0 ~ 6 0 kg							· -				
1/2/1/2/1	0 00 11 8											
特殊作業員			18.62%	人		特殊作業員						
 普通作業員			16.71%	人		普通作業員						
百进TF耒貝			10.71%	^		百进TF耒貝						
土木一般世話役			5.10%	人		土木一般世話役	Q					
211 MCm1X			01107				~					
再生アスファル			45.96%	t		アスファルト混	昆合物					
細粒度(13) [再生材	混入率50%以下]				細粒度(13	3)					
			·			,	•					
			1	1		1						

当り

m 2

施工内訳表 施工第0-0035号表

表層(歩道部) 1.4m未満(1層当リ平均仕上リ厚50mm以下) 機械構成と・ 0.44% 労務構成と 平均仕上り厚30mm

機械構成比: 0.44% 労務構成比:	48.11%	材料構成比:		市場単価構成比:	0.00%	標準単価:	
代表機労材規格	構成比	単位	単 価	代表機労	材 規 格(東京地区)	単価(東京地区)	備考
アスファルト乳剤 PK-3 プライムコート用	5.33%	L		アスファルト乳剤 PK-3 プライ <i>E</i>	、コート用		
ガソリン レギュラー スタンド	0.10%	L		ガソリン レギュラー スタン	, ド		
軽油 小型ロ・リ・ パトロール給油	0.04%	L		軽油パトロール給油			
積算単価		式		積算単価			
* * * 単位当I) * * *							
平均幅員:1.4m未満(1層当り平均仕上り厚50mm以下)標準締固め後密度:2.15t/m3 材料:再生 細粒度(13) 7スファルト混合物小型車割増:小型車割増なし 豪雪割増:豪雪割増 工種条件と同じ			; ;	層当り平均仕上り厚(mm): 題青材料種類:プライムコート 歴青材料種類:プライムコート PK アスファルト混合物夜間割増:夜間	-3		

施工内訳表 施工第0-0036号表

表層(車道・路肩部) 3.0m超 機械構成比: 1 44% 平均仕上り厚30mm 当り m 2 **声淮畄**/市。 **兴级楼式**比, 87 88% 古担労価様式と・ 0 00%

機械構成比:	1.44%	労務構成比:	10.68%	材料構成比:	87.88%	市場単価構成比:	0.00%	標準単価:		
代 表	機労材	規格	構成比	単位	単 価	代表機労	材 規 格(東京地区)	単価(東京地区)	備	考
アスファルト	フィニッシャ	[ホイール] 賃料 舗装幅 2 .3 ~ 6 m	0.92%	H		アスファルトフィニッ	シャ [ホイール] 賃料			
タイヤローラ 質量 1 3	賃料 ~14t		0.14%	B		タイヤローラ賃料				
ロードローラ ~ 超低・~	「マカダム] 排ガス2次	賃料 質量10~12t	0.14%	B		ロードローラ [マカダ	℃]賃料			
普通作業員			3.84%	A		普通作業員				
運転手(特殊	()		2.16%	X		運転手 (特殊)				
特殊作業員			2.13%	人		特殊作業員				

施工内訳表 施工第0-0036号表

	T 15 / 1		<i>,,</i>	1 3 M' V'	旭工 为0 -00305.		_	
		厚30mm				1	m 2	当り
機械構成比: 1.44%	10.68%	材料構成		市場単価構成比:	0.00%	標準単価:		
代表機労材規格	構成比	単位	単 価	代表機労	材 規 格(東京地区)	単価(東京地区)	備	考
土木一般世話役	0.77%	人		土木一般世話役	,	,		
		, ,						
再生アスファルト混合物	84.70%	t		アスファルト混合物				
常粒度(13F)[再生材 混入率50%以下]			密粒度(20)				
アスファルト乳剤	2.57%	L		アスファルト乳剤				
PK-4 タックコート用	2.37/0	L		PK-4 9 9 9 9 9 9 9 9 9 9	L III			
PK - 4 タックコート用				PK - 4 9901	– Г.Н.			
軽油	0.51%	L		軽油				
小型口 - リ - パトロール給油				パトロール給油				
				/ (I II / / MI/II				
<u> </u>				STATE VICTOR				
積算単価		式		積算単価				
*** 単位当り ***								
***** 単位ヨリ ****								

施工内訳表 施工第0-0036号表

衣僧(単連・路肩部)				I, J HV /	- L	施工 第0 -0036			
3.0m超		厚30mm					1	m 2	当り
機械構成比: 1.44% 労務構成比:	10.68%	材料構成比	: 87.88%	市場単価構成		0.00%	標準単価:		
代表機労材規格	構成比	単位	単 価	代表機	労 材	規 格(東京地区)	単価(東京地区)	備	考
平均幅員:3.0m超			1	層当り平均仕上り厚	₹(mm):30				
標準締固め後密度:2.35t/m3			7/	語青材料種類:タックコ・	-}				
材料:再生 密粒度(13F)			7/	語青材料種類:タックコ・	-ト PK-4				
アスファルト混合物小型車割増:小型車割増なし			7	スファルト混合物夜間割:	増:夜間割	増なし			
豪雪割増:豪雪割増 工種条件と同じ									

車止めポール

施工内訳表 施工第0-0037号表

- -	_ ^~	 	
		າດສາ	

								10	本	<u>当り</u>
名 称 ・ 規 格 な ど	数量	単位	単	価	金	額	備		考	
車止めポスト設置	10	本						施工	第0-0038号表	
車止めポスト(材料費)	10	本								
コンクリート 小型構造物 一般養生 小型車割増なし 夜間割増なし 豪雪割増 工種条件と同じ	0.64	m 3					人力打設	施工	第0-0022号表	
型枠 一般型枠 小型構造物	6.4	m 2						施工	第0-0023号表	
基礎砕石 7.5cmを超え12.5cm以下 再生クラッシャラン RC-40	2.5	m 2						施工	第0-0039号表	
*** 合 計 ***	10	本								
* * * 単位当り * * *	1	本								

車止めポスト設置

施工内訳表 施工 第 -0038号表

本 当り

1

頁0-0104

標準単価: 代表機労材規格 単 価 代表機労材規格(東京地区) 構成比単位 備考 単価(東京地区) 普通作業員 14.25% 人 普通作業員 車止めポスト 85.04% 本 車止めポスト ピラー型 取外し式 径114.3 高850 スチール 積算単価 積算単価 *** 単位当り ***

施工内訳表 施工第0-0039号表

基礎砕石

7.5cmを超え12.5cm以下	再生クラッシャラン	R C - 4 0		<u> </u>	1	m 2	当り
機械構成比: 5.33%	78.32% 材料構	龙比: 16.35 %	市場単価構成比:	0.00%	標準単価:		
代表機労材規格	構成比単位	単 価	代表機労	材 規 格(東京地区)	単価(東京地区)	備	考
バックホウ [クローラ型] 賃料	5.30% 日		バックホウ [クローラ	型]賃料			
~排ガス2014 山積0.8m3							
ALAT ILANI D			44.77 /L XIV E				
普通作業員	37.64% 人		普通作業員				
│ │特殊作業員	15.90% 人		特殊作業員				
竹が作業具	13.90%		行7水11-未具				
運転手(特殊)	14.75% 人		運転手(特殊)				
土木一般世話役	9.49% 人		土木一般世話役				
五 件力= >	44 200		五 <i>件 りこ ハ</i> ン・・ ニン・				
再生クラッシャーラン 40㎜以下	11.39% m 3		再生クラッシャラン R C - 4 0				
			K C - 4 U				

基礎砕石

施工内訳表 施工 第0 -0039号表

m 2 当り

頁0-0106

7.5cmを超え12.5cm以下 再生クラッシャラン RC-40 1 標準単価: 代表機労材規格 構成比単位 代 表 機 労 材 規 格(東京地区) 備考 単価(東京地区) 軽油 4.93% L 軽油 小型ロ・リ・ パトロール給油 パトロール給油 積算単価 力 積算単価 * * * 単位当り * * * 砕石の厚さ:7.5cmを超え12.5cm以下 砕石の種類:再生クラッシャラン RC-40

施工内訳表 施工 第0 -0040号表

頁0-0107

金網・支柱(立入防止柵)

m 当り 基礎ブロック 1 2m 標準単価: 代 表 機 労 材 規 格 単 価 代表機労材規格(東京地区) 構成比単位 単価(東京地区) 備考 普通作業員 90.31% 人 普通作業員 土木一般世話役 土木一般世話役 8.88% 積算単価 積算単価 *** 単位当り *** 基礎種別:基礎プロック 支柱間隔:2m

交通誘導警備員A

施工内訳表 施工第0-0041号表

施丁	「第0	-0041	日表

						<u>1 人・日 当り</u>
名 称 ・ 規 格 な ど	数量	単位	単 価	金 額	備	<u>1 人・日 当り</u> 考
名称・規格など 交通誘導警備員A	1.000	人				
諸雑費	1	式				
*** 単位当り ***	1	人・日				
交通誘導警備員区分:交通誘導警備員 A						

位置図 令和7年度 市道新設改良事業 市道三郷2級16号線道路改良工事 慈光院 東村集会所 郷1.87号橋 真光寺 (株)長野銀行 三郷支店 工事箇所 三郷東部保育園

特記仕様書

工事名:令和7年度 市道新設改良事業 市道三郷2級16号線道路改良工事

箇所名:安曇野市 三郷明盛

本工事の施工にあたっては指定された図書を参考にし、『安曇野市土木工事共通仕様書』(安曇野市ホームページを参照)の内容に従うとともに、以下の事項について施工条件とする。

1 工事内容

工事概要:金抜き設計書のとおり。

2 工期関係

工期は、雨天・休日等を見込み、工事開始日(契約日)から令和8年3月23日までとする。 なお、休日等には日曜日・祝日・夏期休暇及び年末年始休暇の他、作業期間内の全土曜日を含んでいる。

著しい悪天候や気象状況より工程が過去5年度分の気象庁及び環境省の最寄りの観測所のデータより年間の平均発生日数を算出した日数から著しく乖離し、かつ作業を休止せざるを得なかった場合には、受注者は発注者へ工期の延長変更を協議、請求することができる。

3 工程関係

本工事に際し、適切な工程を計画すること。

また、周辺住民、地域関係者に対しては通知・連絡等を必ず実施し、周知すること。

4 残土・廃棄物関係

(1) 本工の施工において生じる発生土の処分については処分先を指定し、その他産業廃棄物の処分 については処分先を想定して処分費、運搬費を計上している。

なお、発生土の処分に関して、受注者の都合により、指定の処分先によることができない場合 については、事前に監督員と変更協議をおこなうこと。

(2)建設発生土 【指定】

搬出先の名称	処分費	運搬距離	処理施設の所在地等
松本マテリアル(株)	1900 円/m3	3. 4km	

(3) 特定建設資材廃棄物 (建設リサイクル法)

【参考】

		•				
種別	処分条件					
777_#	来到田	処理工場名	清水口建設㈱	距離	2. 0	km
アスファルト塊	再利用	数量	8.7	Ð .	m³	

	無筋	五利田	処理工場名	清水口建設㈱	距離	2. 0	km
	Co	再利用	数量	2. 4	•	m^3	
->.bu 14th	鉄筋	来到田	処理工場名		距離		km
コンクリート塊	Co	再利用	数量		t •	m³	
	二次	来到田	処理工場名	(株)共和リテック	距離	13. 3	km
	製品	再利用	数量	4. 0	•	m³	
7.ŧ₽≘Л.♀♡. ⊬. →	-+-		処理工場名		距離		km
建設完生不	建設発生木材		数量		t •	m³	

(4) 産業廃棄物(建設廃棄物処理指針)

【参考】

種別	処分条件		処分先・運搬距離・数量・	• 金額等	
木くず	五利田	処理工場名		距離	km
(抜根・伐採材)	再利用	数量	•	t • m³	
7 70		処理工場名		距離	km
汚 泥		数量		t • m³	
スの仏(今屋方づ仏)		処理工場名		距離	km
その他(金属クズ他)		数量		t • m³	

建設工事請負契約書において、処分費・運搬費が上記(3)、(4)に明示した金額より低額の場合は、設計変更の対象とする。

(5) 建設副産物の運搬・処理について

- ア 建設副産物の運搬を廃棄物処理業者に委託する場合には、必ず書面による委託契約を締結すること。
- イ 運搬及び処分を業とする許可証を添付すること。
- ウ 下請業者が建設副産物を運搬・処分を行う場合、下請契約とは別に運搬・処分に係る委託契 約を締結すること。
- エ マニフェストにより適切に運搬・処理されているか確認を行うこと。
- オ 受注者が施工計画書に記載若しくは整備すべき事項

・記載事項

※該当するものを選択する

夂	理方法	×		1再	資源	化 2破砕処理	3焼却	処理 4 塩	建立処分場	5その他
処	分	先	業	者	名			許可番号		
	(業 者)	住		所					
運力	般委言	£ 先	業	者	名			許可番号		
(委	託の場	合)	住		所					
7	Φ.	Ш	資源	原化(の方					
そ	の	他	法な	ほど						

- 添付書類
- ア 処理先の許可書の写し及び(収集運搬を委託する場合)収集運搬業者の許可書の写し
- イ 受注者と処理又は運搬業者との契約書の写し
- ウ 処理業者の所在地及び計画運搬ルート

5 その他

(1) 関係機関・自治体等との近接協議

関係機関等事	項	制約内容	時	期
--------	---	------	---	---

安曇野市	小中学校の通学路	BB/な##BB+に送のよ 1.	契約後即対応のこと。
学校教育課	確認	関係機関指導のもと	また、工期内とする。
小中学校	関係小中学校の通 学路に係る周知。 各種行事調整。	上記と同様	上記と同様
幼稚園・ 認定こども園	バス運行、通園路 などの確認。各種 行事調整。	上記と同様	上記と同様
安曇野市 文化課	埋蔵文化財	関係機関指導のもと	契約後即対応のこと。 また、工期内とする。
地元区長など	工事内容、工事期 間、迂回路などの 説明及び調整。	区長、隣組長など指導のもと	上記と同様
地元市議会議員	工事内容、工事期 間、迂回路などの 説明。		契約後即対応のこと。
工事沿線住民	工事内容、工事期 間、迂回路などの 説明及び調整。	関係者等の指導のもと。(ただし、 要求内容が無理難題と判断される場合には、断ることも必要である。また、要求内容については監 督員へ報告すること。特に工事金額に係る内容は協議を交わすこと。)	契約後即対応のこと。 また、工期内とする。
工事区間内農地 所有者又は管理 者及び工事影響 範囲の利害関係 者など	農地については、 工事の進捗及び営 農上支障になるこ との調整。その他 利害関係者との調 整。	上記と同様	上記と同様
周辺店舗、事業所など	駐車場、案内看板 などの調整。	上記と同様	上記と同様
NTT	電柱、架空線等の 移設調整。また、 本工事事への影響 確認。	関係機関指導のもと	上記と同様
中部電力	電柱、架空線等の 移設調整。また、 本工事事への影響 確認。	上記と同様	上記と同様
あづみ野テレビ	架空線等の移設調整。また、本工事 事への影響確認。	上記と同様	上記と同様
穂高自動車 教習所	教習コースの確認	上記と同様	上記と同様
関係官公庁	本工事事に係ること	上記と同様	上記と同様

- 子(1)州 カー	状況に応じて対応 すること。	上記と同様	苦情については、即対 応のこと。要望につい ては、監督員と協議の うえ対応すること。
-------------------	-------------------	-------	---

(2) 個別事項

- 一 品質検査の場所は、別途監督員が指示する場所で行うこと。
- 二 片側交互通行を想定している。
- 三 創意工夫については、監督員と協議し、実施内容を事前に報告すること。
- IV 本工事により亡失した境界杭については、必ず復元を行うこと。また、境界復旧後は、監督員 に精度管理表を提出すること。
 - (一) 境界復元作業費用は、共通仮設費率 (準備費) に含む。
 - (二) 境界杭については、現地の物を再利用し復旧することとし、紛失した場合は請負業者の 責任において用意すること。
- V 本工事は受注者希望による電子納品の対象工事である。実施にあたっては、工事請負契約締結後に安曇野市土木工事共通仕様書**別紙-2**『実施希望調書』を監督員へ提出し、確認を受けること。
 - (一) 成果品の作成にあたっては長野県『電子納品に係る実施要領』に基づくものとする。
 - (二) 受注者の事情等により、電子納品が困難である場合は、監督員との協議により紙納品とすることができる。
 - (三) 電子納品における書類の作成費用等は共通仮設費率に含まれている。
- VI 本工事は情報共有システムを利用する対象工事である。
 - (一) 利用にあたっては、長野県『情報共有システム実施要領』によるものとする。
 - (二) 利用するシステムは、『長野県情報共有システム機能仕様書』を満たすものから、受注者 が選択し、事前に監督員の承認を得るものとする。
 - (三) 実施内容は以下の項目とし、受発注者間で確認し決定する。
 - ・受発注者間の工事打合せ簿等の受け渡し(書類によっては、紙決裁で行う場合を認める)
 - ・現場状況の共有
 - · 確認 · 立会依頼
 - ・その他 システムで利用可能な項目
 - (四)システムの利用料及び登録料は、共通仮設費率(技術管理費)に含まれている。
- ▼ 本工事は週休2日工事の対象工事である。「安曇野市週休2日工事実施要領」に従い取り組む ものとする。また、工事契約後、週休2日対象期間において、受注者の責によらず現場作業を 余儀なくされる期間が生じる場合は、受発注者間で協議して現場閉所による週休2日の対象外 とする作業と期間を決定するものとする。

(参考)「安曇野市週休2日工事実施要領」

™ その他疑義がある場合には、必要書類等を添えて監督員と協議すること。

令和7年4月1日適用版

全 体 数 量 集 計 表

工種	項目		単位	数	量	摘要
土工	, r	790 10 1		計算値	設計値	114 >
	掘削	土砂	m3	17.8	20	
	床掘	土砂	m3	11.4	10	
	機械埋戻	W<1.0	m3	7.1	10	
	残土運搬		m3	22.1	20	
	残土処理		m3	22.1	20	
 構造物撤去工						
	As舗装版切断工		m	8.7	9	
	4 A+V+-UFT+T+-T			00.4		
	As舗装版破砕工		m2	98.4	98	
	As廃材運搬工		m3	3.8	4	
	A .		,	0.7	0	
	As廃材処分		t	8.7	9	
	無筋コンクリート取壊し		m3	1.0	1	
	無筋コンクリート運搬工		m2	1.0	1	
	無筋コンクリート連放工		m3	1.0	1	
	無筋コンクリート処分		t	2.4	2	
	U型側溝撤去		m	14.0	14	
	0 王 枫 再 版 五		111	11.0	11	
	歩車道境界ブロック撤去		m	8.2	8	
	二次製品運搬工		m3	1.7	2	
	二八次加足版工		mo	1.1		
	二次製品処分		t	4.0	4	
	フェンス再利用撤去		m	2.0	2	
	7 1 1 1 1 1 1 1 1 1 1 1 1 1 1 1 1 1 1 1					
/m/3#: ¬	+亜※生工川					
側溝工	標準型自由勾配側溝工	400×400型	m	15.7	16	
		グレーチング蓋 L=1,000mm				
		縦断用 W400型	枚	2	2	
		コンクリート蓋 L=500mm 縦断用 W400型	枚	12	12	
		70277/14 11 100 14		1	10	
	インバートコンクリート工	18-8-25BB	m3	0.8	1	
	巻き立てコンクリート	1型	箇所	2	2	
					=	
	巻き立てコンクリート	2型	箇所	1	1	

全 体 数 量 集 計 表

		75 0	+H +b bb		数	量	按 冊
工	種	項目	規格等	単位	計算值	設計値	摘 要
路側工							
		歩車道境界ブロック	C種	m	8.2	8	
		地先境界ブロック	B種	m	19.4	19	
					2312		
舗装工							
HILL AX	車道	基面整正		m2	82.3	82	
		下 园	DC 40 4-20		7.0	0	
		下層路盤工	RC-40 t=20cm	m2	7.9	8	
		上層路盤工	M-25 t=15cm	m2	7.9	8	
		表層工	再生密粒度As13F t=4cm	m2	82.3	82	
	歩道		11 = 11 12 12 12 12 12 12		3213	92	
		基面整正		m2	76.8	77	
		凍上抑制層	RC-40 t=15cm	m2	65.1	65	
		四夕 郎乃 一丁	DC 40 + 10		CF 1	C.F.	
		路盤工	RC-40 t=10cm	m2	65.1	65	
		表層工	再生細粒度As13 t=3cm	m2	76.8	77	
		表層工(オーバーレイ)	再生密粒度As13F t=3cm	m2	102.0	102	
安全施調	没丁						
× 1.76	~	車止めポール		本	4.0	4	
		フェンス移設		m	2.0	2	
		7 4 7 N/9 K		111	2.0	2	
		グリーンベルト		m2	19.1	19	
仮設工		本 /本来 中					
		交通誘導員	A	人	72	72	

土量計算書

A T	-
NA	- 1
NU.	- 1

測点 模別 面積 平均 模別 面積 掘削 床掘 埋房(W<1.0) 掘削 床掘 埋房(W<1.0) 掘削 床掘 埋房(W<1.0) 掘削 床掘 埋房(W<1.0) 0.0 0.0 0.9 0.4 — — — — — — — — — — — — — — — — — — —	末 掘 埋戻(W<1.0) 1.8 0.8 6.3 2.8	
0.00 0.9 0.9 0.4 —	1.8 0.8	
2.0 2.00 1.1 9.0 9.00 1.1 0.9 0.40 2.0	1.8 0.8	
2.00 1.1 0.9 0.4 1.00 0.90 0.40 2.0 2.0 9.0 9.00 1.1 0.9 0.4 1.10 0.90 0.40 7.0 7.7		
9.0 9.00 1.1 0.9 0.4 1.10 0.90 0.40 7.0 7.7		
9.00 1.1 0.9 0.4 1.10 0.90 0.40 7.0 7.7	6.3 2.8	
	6.3 2.8	
16.0		
16.00 1.2 0.8 0.4 1.15 0.85 0.40 7.0 8.1	6.0 2.8	
小 計 16.0 17.8	14.1 6.4	

盛立=路体 : 埋戻=転圧

土量計算書

測 点		横断	面積			平均横	断 面 積		距離		体	積	
123 777	切 取	床 掘	盛 立	埋戻(W<1.0)	切 取	床 掘	盛立	埋戻(W<1.0	바다 엄마	切 取	床 掘	盛 立	埋戻(W<1.0)
											m²		m3
							機械		衣土 V=	0.0	×0.30=	0.0	
						(A	· s塊処分量)		(コンクリート塊処分量)				
										(a)			
機械掘削					17.8	_		_		=	17.8		
									(コンクリート塊処分量)	(b)			
機械床堀					14.1			_	2.7	=	11.4	29.2	(a) + (b)
						()	<u></u> 衣土分控除	量)	(締固めによる変化率)	(c)			
機械路肩盛立				(_	0.0	ı l	0.90	=	0.0	(盛立全量))
									(締固めによる変化率)	(d)			
機械路床盛立				() × 1/	0.90	=	0.0	0.0	(c) + (d)
									(締固めによる変化率)	(e)			
機械埋戻	(W < 1.0)				6.4			× 1/	0.90	=	7.1	(埋戻全量))
									(締固めによる変化率)	(f)			
機械埋戻	(1.0 < W <	(4.0)						× 1/	0.90	=	0.0	7.1	(e) + (f)
残土運搬					29.2		0.0		_	7.1	=	22.1	
残土処分												22.1	

舗装版取壊し工数量計算書

			HIN 22 /VA	収圾し上数里川ヶ	<u>r </u>		T.
名 称	品 種	形状・	寸法等	計算式等		備	考
As舗装切断工							
	AS舗装切断	A1		取壊し平面図より	5.3 m		
	110111122 77171	7.11		小気で「面凸の)	0.0 111		
	AS舗装切断	A2			3.4 m		
	A3舗表切例	AZ		取壊し平面図より	3.4 III		
				計	8.7 m		
As舗装版破砕工							
As舗装厚t=4cm	AS舗装剥取	B1		取壊し平面図より	84.7 m^2		
As舗装厚t=3cm	AS舗装剥取	B2		取壊し平面図より	13.7 m^2		
713max/子t JCIII	710111323714	102		状況と「固凶よ)	10.1 111		
				⇒1	00.4 3		
. + 112=16=				計	98.4 m ³		
As廃材運搬工					2		
As舗装厚t=4cm				84.7 × 0.04 =	3.4 m^3		
As廃材運搬工							
As舗装厚t=3cm				$13.7 \times 0.03 =$	0.4 m^3		
				 	3.8 m^3		
アスファルト舗装				рі	5.0 III		
					0.7		
廃材処理工				3.8 + 2.3 =	8.7 t		
		L	<u>l</u>				

既設構造物撤去工数量計算書

i			<u> </u>	<u>~: /-</u>	114/		<u> </u>	<u> </u>	<u> 기 </u>		
名 称	品 種	形状•	寸法等			計	算 式	等		備	考
無筋コンクリート											
取壊し工	2	歩車道境界ブロックエプロン							0.2 m^3		
	3	現場打水路							0.3m^3		
	4	補強コンクリート							0.5 m^3		
								計	1.0 m ³		
無筋コンクリート											
廃材運搬									$1.0 \mathrm{m}^3$		
無筋コンクリート											
廃材処理工					1.0	\times	2.35	=	2.4 t		
二次製品											
取壊し工	1	車U360B		L=	14.0	m			1.2 m^3		
	2	歩車道境界ブロック		L=	8.2	m			0.5 m^3		
二次製品											
廃材運搬							小計		1.7 m^3		
二次製品											
廃材処理工					1.7	X	2.35	=	4.0 t		
									2		
			土量控除		1.0	+	1.7	=	2.7 m^3		
									0.0		
フェンス再利用撤去									2.0 m		

排水構造物数量計算書

				10 /14 11	<u>1 15 </u>	1/7	<i>2</i> /\	<u> </u>	<u> 异 </u>				
名	称	品 種	形状•	沙片 / / / / / / / / / / / / / / / / / / /			<u>計</u>	算 式 等	· ·	1	甫	考	
		標準型											
側溝工		自由勾配側溝工	400×400型		L=(0.4 ~	\sim	16.1)=	15.7 m				
2 14114		自由勾配側溝		L=1,000mm				,					
			グレーチング蓋	縦断用 W300型		15.7	/	10 =	2 枚	10m/箇所			
			標準型用	L=500mm									
			コンクリート蓋	縦断用 W300型		15.7	_	$2 \times 2 =$	12 枚				
		調整コンクリート	18-8-25BB		(0.1	6+0.1)/2	2*15.7	·*0.4 =	$0.8 \mathrm{m}^3$				
		17 4 111111			`								-
		巻き立てコンクリート	1型						2 箇列	ŕ			
		BC							– 🖽 //	1			
			2型						1 箇列	ŕ			
									- 11/2	,			
				L									

路側工数量計算書


名 称	品種	形状•	万山 183 	 計算	式等		備	老	Ž.
路側工	歩車道境界ブロック				=	8.2 m			
<u>吃饭</u>	少 早 垣 児 孙 ノ ロック	〇1里				0.2 111			
	地先境界ブロック	B種			=	15.3 m			
					=	4.1 m			
					計	19.4 m			

舗装工数量計算書

			1		_	<u> 印 </u>	<u> </u>			
名	称	品 種	形状•	寸法等		計 算 コ	失 等		備	考
舗装工										
HIII 2C	年,未	プは嵌て			₩±1++ 7	교로교 FW		00 0 2		
	単 担	不陸整正			翻 装	平面図より	=	82.3 m ²		
		下層路盤工	RC-40	t=20cm	0.50	\times 15.8	=	7.9 m^2		
		1 / 6 24	10	- 200m	0.00	10.0		110 111		
		上層路盤工	M-25	t=10cm	0.50	\times 15.8	=	7.9 m^2		
		表層工	工作学标准 100	4-1	2. 计大字	T I I I I	_	82.3 m ²		
		衣眉上	再生密粒度As13F	t-4cm	胡表	平面図より	=	82.3 III		
	歩道	基面整正			11.7+	11.1+54.0	=	76.8 m^2		
		\	D G 40					2 - 2		
		凍上抑制層	RC-40	t=15cm	11.	.1+54.0	=	65.1 m²		
		路盤工	RC-40	t=10cm	11	.1+54.0	=	65.1 m^2		
		四盆上	NC 40	t-10cm	11.	.1 1 04.0		00.1 111		
		表層工	再生細粒度As13	t=3cm	11.7+	11.1+54.0	=	76.8 m^2		
. 1 8	. , ,	* B ~		. 0	7 +1/4A	### F10		1000 2		
オーハ	ーレイ	表層工	再生密粒度As13F	t=3cm		平面図より		102.0 m ²		
			1							

安全施設工数量計算書


			<u> </u>	<u> 以</u>	<u>上 </u>	<u> </u>	<u>中 首 </u>				
名 称	品 種	形状•	寸法等		<u>上数</u> 計算	式 等		(i	前	考	
安全施設工	車止めポール				平面図より	=	4.0 本				
女土旭队工	中止のが / /				一田四より		4.0 /平				
	フェンス移設						2.0 m				
	グリーンベルト				舗装平面図より	=	19.1 m²				

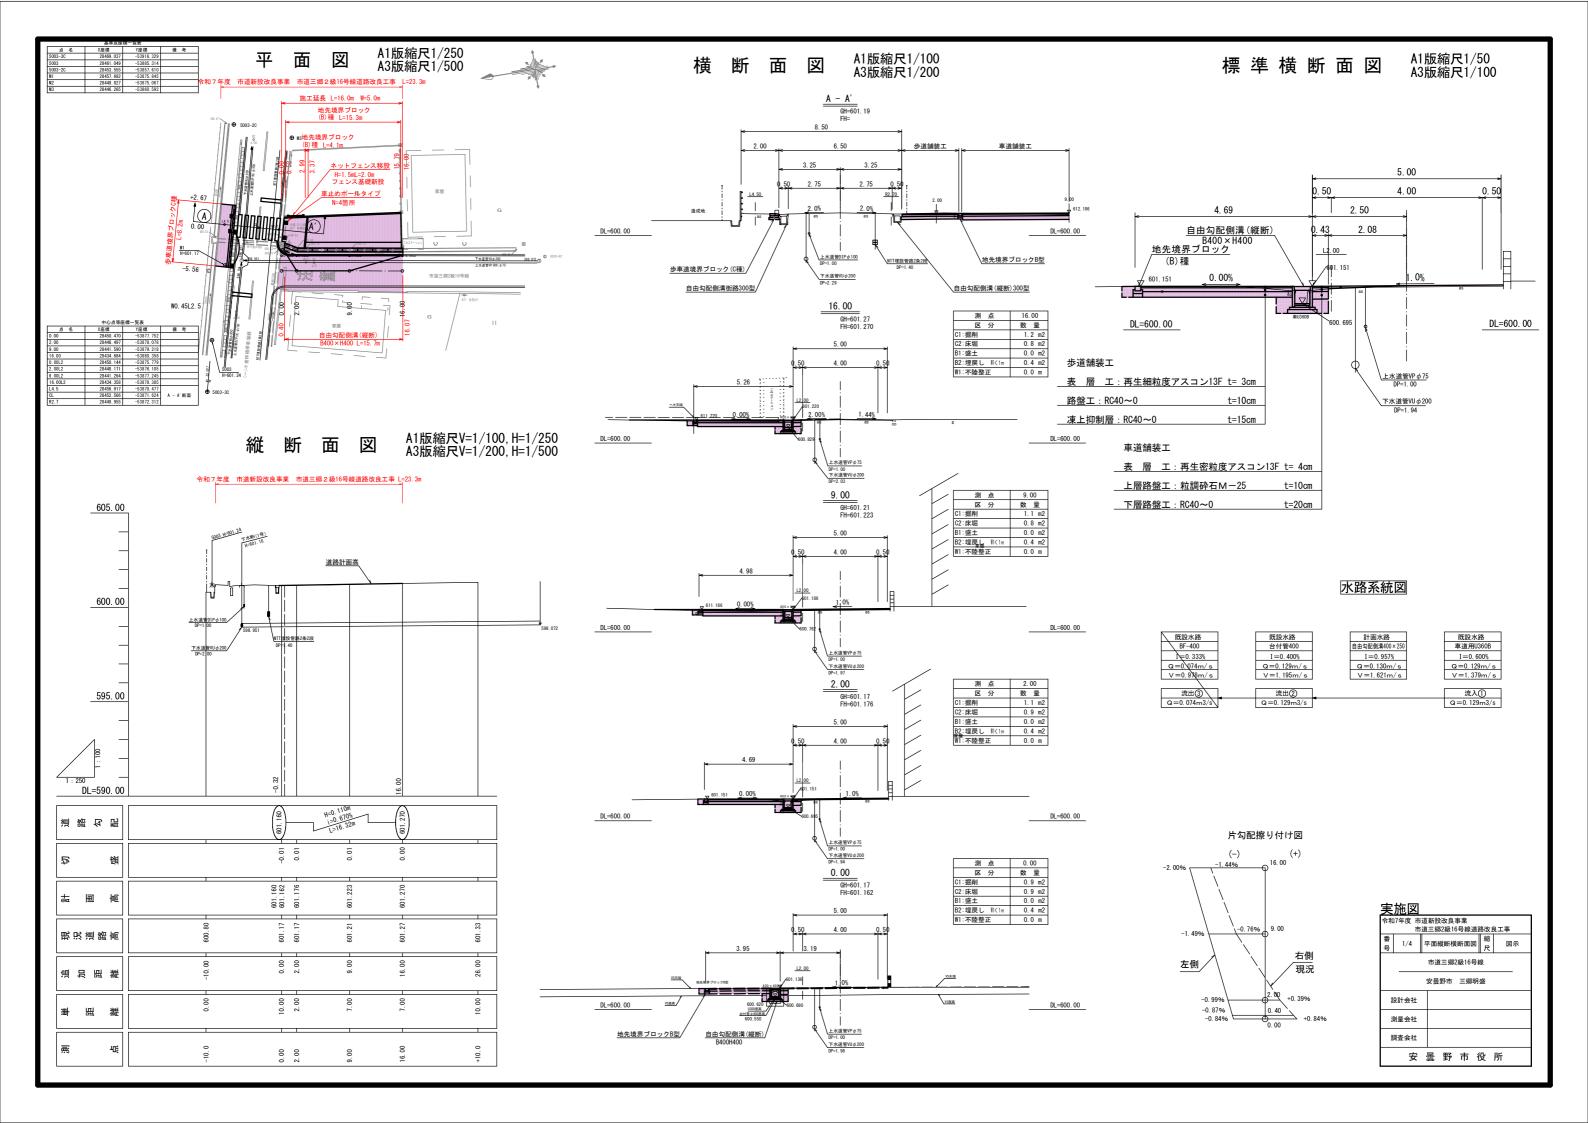


水路工・舗装平面図 縮尺1/125

構造物詳細図

縮尺1/20

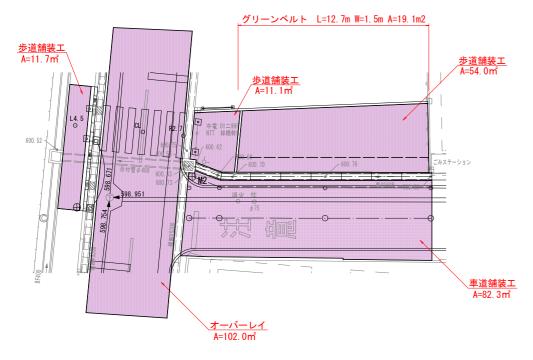


自由勾配側溝(縦断) B400×H400

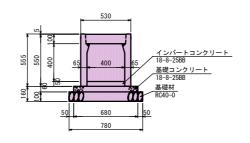


巻き立てコンクリート 1型 L=0.60m


2型 L=0.30m

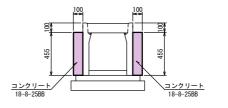

地先境界ブロック (B) 種

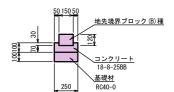

水路工縦断展開図

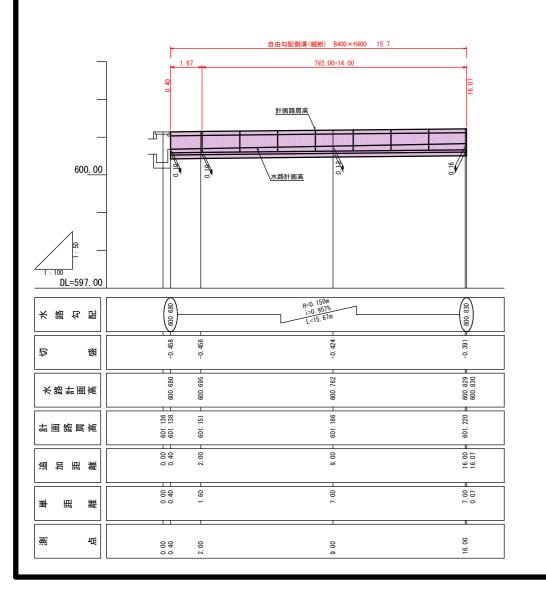

自由勾配側溝(縦断) B40	由勾配側溝(縦断) B400×H400 材料表								
種 別	規 格	単位	数 量	計算式					
側 溝	400×400×2000 参考重量 446kg	本	5. 00	10÷2					
基礎コンクリート	18-8-25BB	m³	0.408	0.06×0.68×10.0					
型枠	均しコンクリート	m ²	1. 2	0.06×2×10.0					
基礎材	RC40-0 t=100mm	m³	0. 78	0.78×10.0×0.1					
調整コンクリート	18-8-25BB	m³	0. 20	10 × 0. 4 × 0. 05					


注)基礎工の寸法及び数量は、いずれも参考値です。 調整コンクリート5cm以上及び蓋類は、別途計上。

巻き立てコンクリート1型 材料表 10個所当り									
種 別	規 格	単位	数量	計 算 式					
コンクリート	18-8-25BB	m³	0. 546	0.10 × 0.455 × 0.60 × 2 × 10					
型枠	適用範囲外コンクリート巻立てエ	m²	7.3	(0.10×2+0.60) × 0.455×2×10					

巻き立てコンクリート23	巻き立てコンクリート2型 材料表							
種別	規 格	単位	数量	計 算 式				
コンクリート	18-8-25BB	m³	0. 273	0.10 × 0.455 × 0.30 × 2 × 10				
型枠	適用範囲外コンクリート巻立てエ	m²	4.5	(0.10+0.30) × 0.455 × 2 × 10				

地先境界ブロック (B) 種 材料表								
種 別	規 格	単位	数 量	計 算 式				
地先境界ブロック(B)種	150×120×600 参考重量 25kg	本	16.5					
コンクリート	18-8-25BB	m ³	0. 205	(0.10×0.25-0.03×0.15)×10.0				
型枠	均しコンクリート	m²	2. 0	0.10×2×10.0				
基 礎 材	RC40-0 t=100mm	m²	2. 5	0. 25 × 10. 0				

甲蓋(L=500)

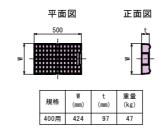

グレーチング・並目(L=995)

995 | 規格 | W | t | 重量 | (kg) |


平面図

正面図

車止め 材料表				10個所当り
種別	規 格	単位	数量	計算式
車止め	ポールタイプ H=0.90m 15kg	本	10	
コンクリート基礎	18-8-25BB	m ³	0.64	0.40×0.40×0.40×10.0
型枠	均しコンクリート	m ²	6.4	0.40×0.40×4×10.0
基礎材	RC40-0 t=100mm	m²	2.5	0.50×0.50×10.0

注)基礎工の寸法及び数量は、いずれも参考値です。


車 止 めポールタイプ(参考)

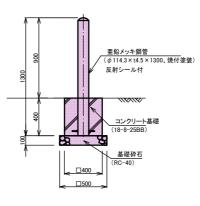


実施図										
令和7年度 市道新設改良事業										
市道三郷2級16号線道路改良工事										
番号	2/4	構造物詳細図								
市道三郷2級16号線										
安曇野市 三郷明盛										
96	设計会社									
測量会社										
910	周査会社									
	安	曇 野 市 役 所								

歩車道境界ブロック詳細図


平面図 縮尺1/30

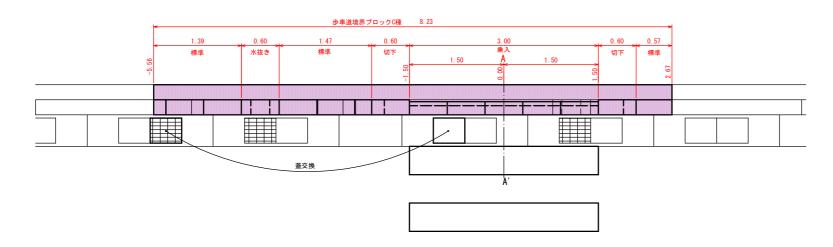


側面図 縮尺1/30

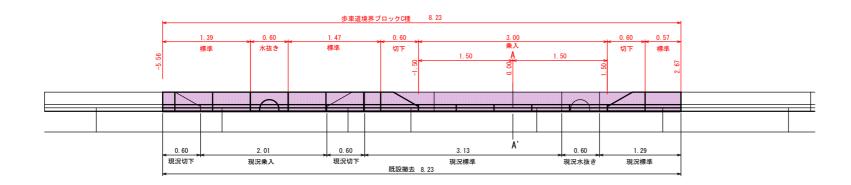

歩車道境界ブロックC種 縮尺1/20

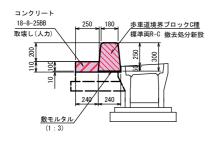


歩車道境界ブロックC種 材料表							
種 別	規 格	単位	数 量	計算式			
歩車道境界ブロック	C種面R×600 参考重量 88kg	本	16.5				
敷モルタル	(1:3)	m ³	0. 02	0. 01 × 0. 24 × 10. 0			
コンクリート	18-8-25BB	m ²	0. 27	(0. 25+0. 24) /2 × 0. 11 × 10. 0			

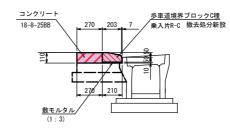


乗入部詳細図 縮尺1/20

歩車道境界ブロック 縮尺1/10


標準 両R-C

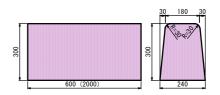


切下 両R-C or UDタイプ

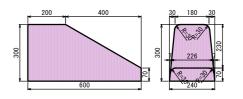

水抜き 両R-C

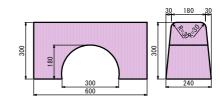


乗入 片R-C

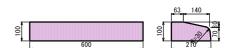

実	実施図											
令和	令和7年度 市道新設改良事業											
\vdash	市道三郷2級16号線道路改良工事											
番号	3/4	歩車道均	竟界ブロ	ック詳細	縮尺	図示						
	市道三郷2級16号線											
90	设計会社											
70	則量会社											
910	周査会社											
	安	曇	野	市	役	所						

取壊し平面図 A1版縮尺1/250 A3版縮尺1/500



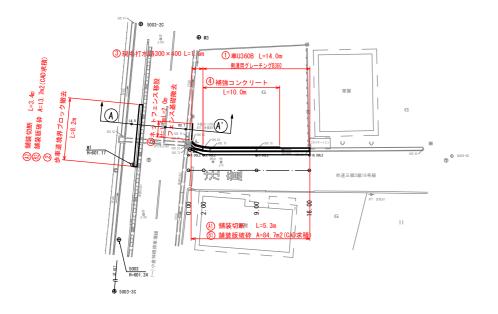

取壊し断面 縮尺1/20

